
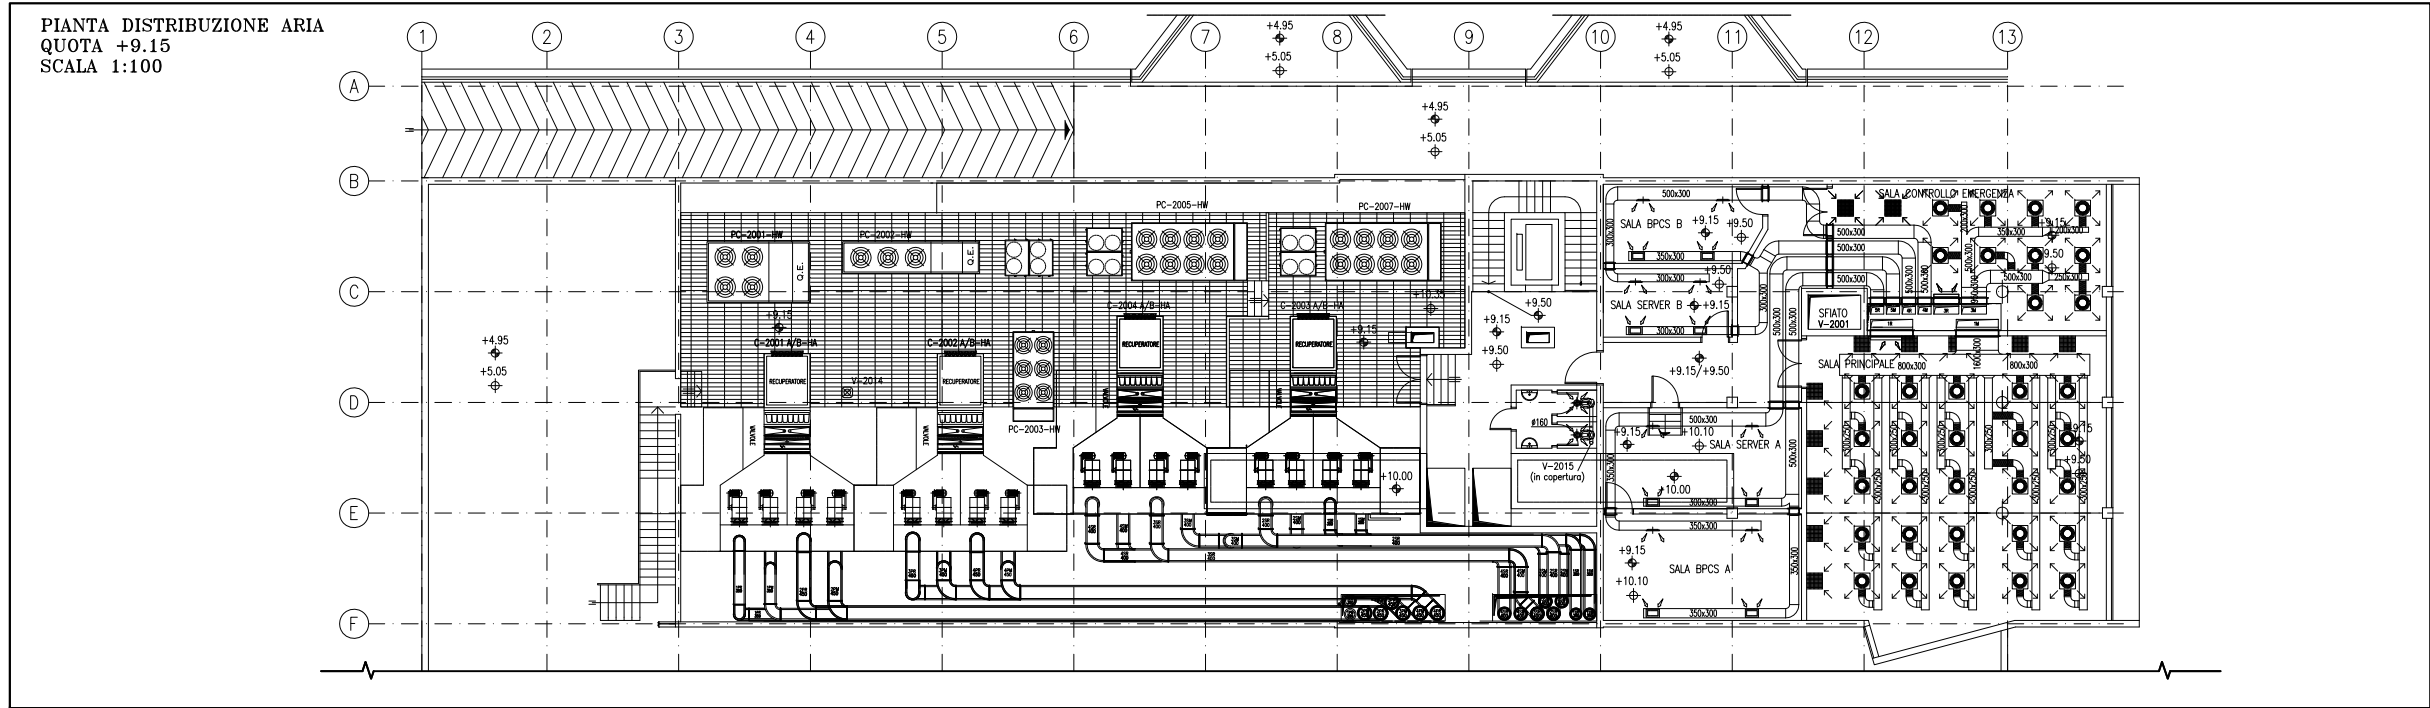
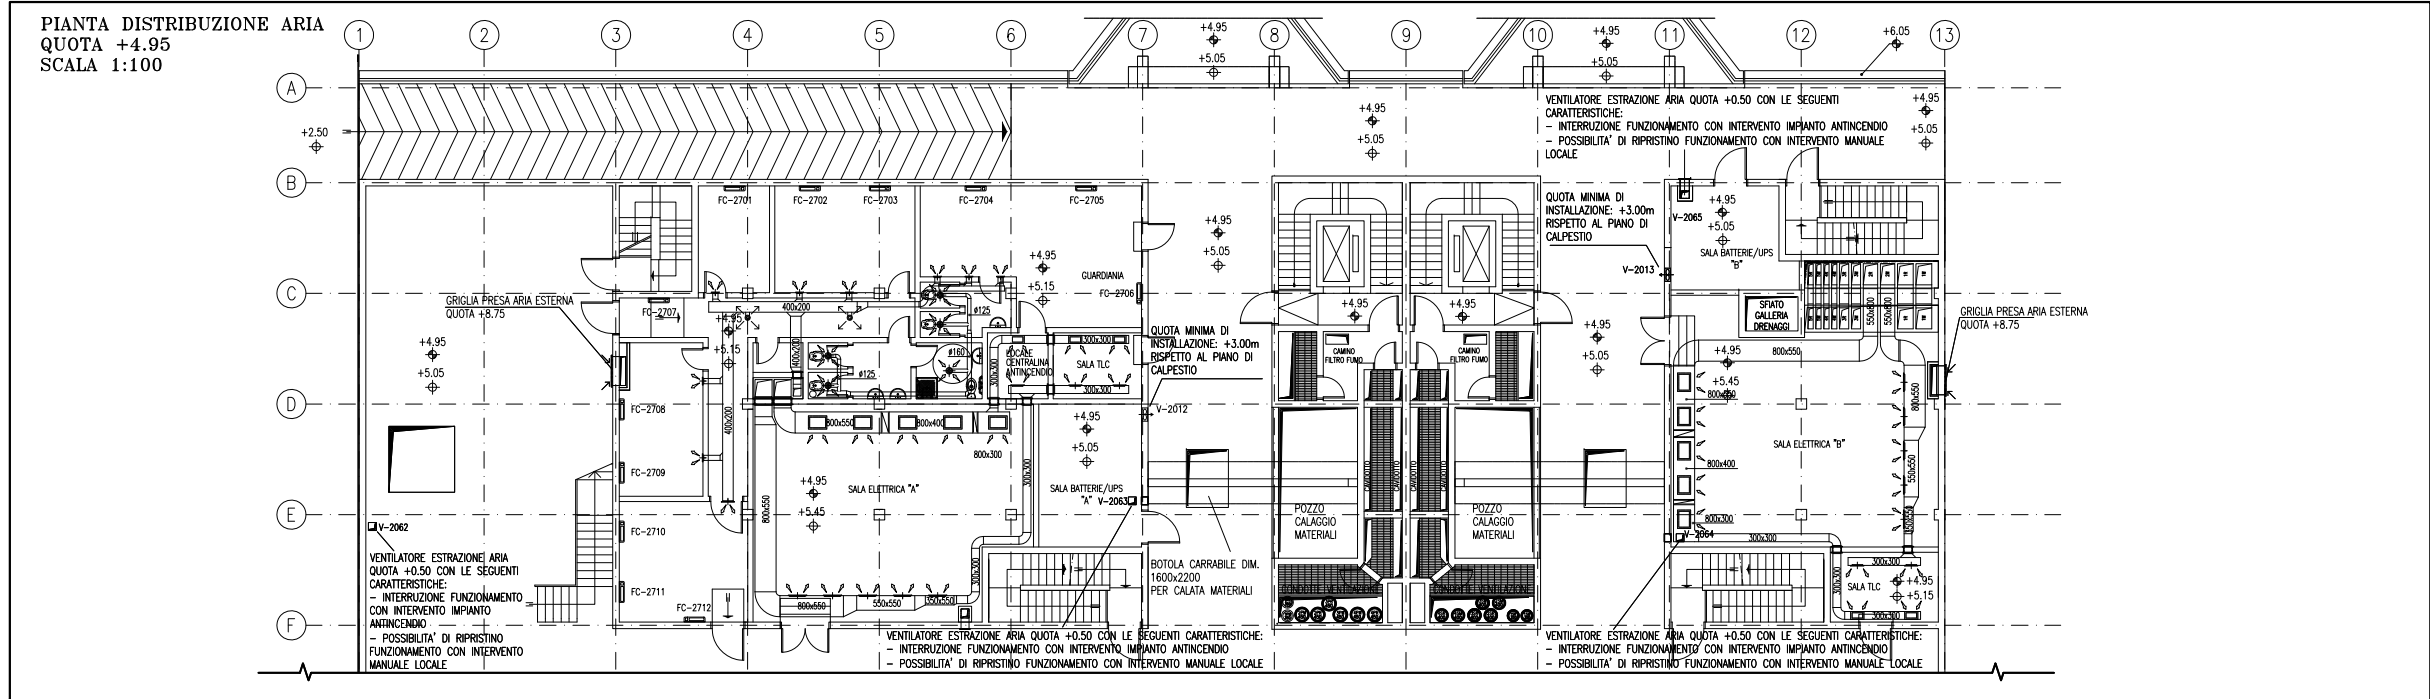


REVISIONE	DESCRIZIONE			EL.	CON.	APP.
MINISTERO DELLE INFRASTRUTTURE E DEI TRASPORTI PROVVEDITORATO INTERREGIONALE PER LE OPERE PUBBLICHE VENETO – TRENTINO ALTO ADIGE – FRIULI VENEZIA GIULIA						
NUOVI INTERVENTI PER LA SALVAGUARDIA DI VENEZIA LEGGE N. 798 DEL 29-11-1984 CONVENZIONE REP. 7191 DEL 04-10-1991 ATTO ATTUATIVO REP. 8602 DEL 08-02-2013 (LAVORI)						
INTERVENTI ALLE BOCCHE LAGUNARI PER LA REGOLAZIONE DEI FLUSSI DI MAREA CUP: D51B02000050AC1 (LAVORI)						
PROGETTO ESECUTIVO (estratto ed aggiornamento del progetto esecutivo di WBS LN.L1.50, favorevolmente esaminato dal CTM del 19.11.2008 con voto n. 176, del progetto esecutivo di WBS MA.L1.50, favorevolmente esaminato dal Comitato Tecnico di Magistratura del 21.04.2010 con voto n. 66 e del progetto esecutivo di WBS CH.L1.50, favorevolmente esaminato dal CTM del 18.09.2009 con voto n. 158) WBS: LN.L1.50 - MA.L1.50 - CH.L1.50 WBE: LN.L1.50.PE.11 - MA.L1.50.PE.15 - CH.L1.50.PE.15 BOCCH						
DI LIDO – MALAMOCCO – CHIOGGIA						
IMPIANTI						
IMPIANTI DI VENTILAZIONE E CONDIZIONAMENTO						
DISEGNI SAN NICOLO’						
ELABORATO F. Jacobelli		CONTROLLATO A. Gandini		APPROVATO Y. Ephim		
N. ELABORATO		CODICE FILE		DATA Ottobre 2014		
CONSORZIO “VENEZIA NUOVA”						
COORDINAMENTO PROGETTAZIONE VERIFICATO L. Carretta CONTROLLATO V. Ardone CONSORZIO VENEZIA NUOVA Ing. H. Redi			PROGETTAZIONE Il Responsabile Ing. Alberto Scotti c) dell'informazione n° A 9782 MILANO			
OPERA PROTETTA AI SENSI DELLA LEGGE 22 APRILE 1941 N° 633 TUTTI I DIRITTI RISERVATI QUALSIASI RIPRODUZIONE ED UTILIZZAZIONE NON AUTORIZZATE SARANNO PERSEGUITE A RIGORE DI LEGGE						

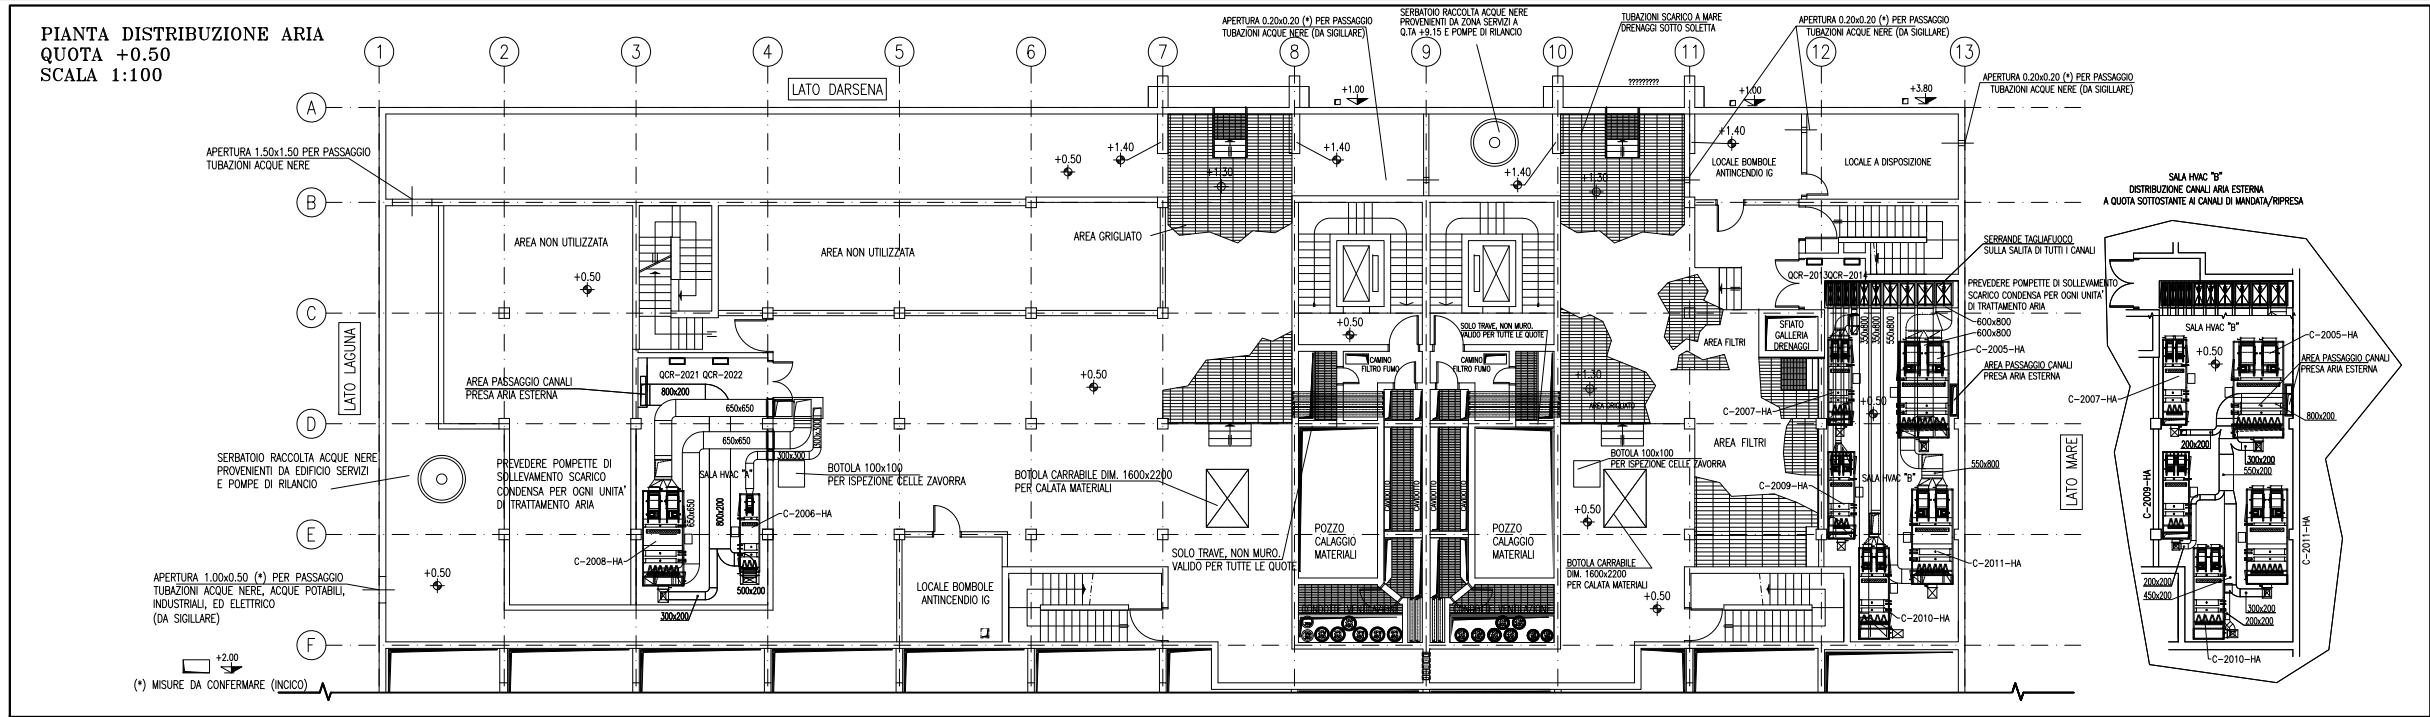

PIANTA CHIAVE

- DOCUMENTI DI RIFERIMENTO
- 1 - IMPIANTI DI VENTILAZIONE E CONDIZIONAMENTO EDIFICIO AUTOMAZIONE E CONTROLLO SPALLA NORD PIANTE DISTRIBUZIONE ACQUA - MV100P-PE-NH-4502
 - 2 - IMPIANTI DI VENTILAZIONE E CONDIZIONAMENTO GALLERIA SAN NICOLÒ - LATO SPALLA NORD DISTRIBUZIONE ARIA - SCHEMA FUNZIONALE - MV100P-PE-NH-3501
 - 3 - IMPIANTI DI VENTILAZIONE E CONDIZIONAMENTO GALLERIA SAN NICOLÒ - LATO SPALLA NORD DISTRIBUZIONE ACQUA - SCHEMA FUNZIONALE - MV100P-PE-NH-3503
 - 4 - IMPIANTI DI VENTILAZIONE E CONDIZIONAMENTO EDIFICIO AUTOMAZIONE E CONTROLLO SPALLA NORD DISTRIBUZIONE ARIA - SCHEMA FUNZIONALE - MV100P-PE-NH-3551
 - 5 - IMPIANTI DI VENTILAZIONE E CONDIZIONAMENTO EDIFICIO AUTOMAZIONE E CONTROLLO SPALLA NORD DISTRIBUZIONE ACQUA - SCHEMA FUNZIONALE - MV100P-PE-NH-3552
 - 6 - SIMBOLOGIA PER SISTEMI HVAC VEDERE ELABORATO MV100P-PE-GH-0001

- NOTE
- 1 - DISEGNO VALIDO SOLAMENTE PER IMPIANTI DI CONDIZIONAMENTO E VENTILAZIONE
 - 2 - TUTTE LE DIMENSIONI SONO ESPRESSE IN mm
 - 3 - TUTTE LE QUOTE ALTIMETRICHE SONO ESPRESSE IN m s.l.m.
 - 4 - TUTTI GLI SCARICHI CONDENSE DEVONO ESSERE CONVOGLIATI AL PUNTO DI RECAPITO PIU' VICINO
 - 5 - SULLA COPERTURA, DOVE LE TUBAZIONI SONO POSATE SUL PIANO DI CALPESTIO, DOVRANNO ESSERE PREVISTI IDONEI GRIGLIATI DI PROTEZIONE
 - 6 - TUTTI I CANALI, ALL'INTERNO DEGLI AMBIENTI, DOVRANNO ESSERE INSTALLATI IN PROSSIMITA' DEL SOFFITTO
 - 7 - I CANALI IN COPERTURA DEL SISTEMA HVAC DEDICATO ALLE GALLERIE DEVONO ESSERE REALIZZATI CON DIMENSIONI E SEZIONI ADATTE ALLA FUNZIONALITA' PREVISTA E DOVRANNO ESSERE OPPORTUNAMENTE RACCORDATI CON QUELLI DI SEZIONE CIRCOLARE NEI CAVEDI VERTICALI TENENDO CONTO DEGLI SPAZI DISPONIBILI E DEI VINCOLI ARCHITETTONICI. I CANALI E LE MACCHINE DEVONO RIMANERE BEN AL DI SOTTO DELLA QUOTA DEI MASCHERAMENTI PREVISTI.
- SCALA 1:100
-

C1	15/10/14	REVISIONE		F2	AG	YE
00	16/06/14	EMISSIONE		F2	AG	YE
REVISIONE		DESCRIZIONE		EL	CON.	APP.

MINISTERO DELLE INFRASTRUTTURE E DEI TRASPORTI
PROVVEDIMENTO INTERREGIONALE PER LE OPERE PUBBLICHE
VENETO - TRENTO ALTO ADIGE - FRIULI VENEZIA GIULIA

NOUVI INTERVENTI PER LA SALVAGUARDIA
DI VENEZIA

LEGGE N. 798 DEL 29-11-1984
CONVENZIONE REP. 7191 DEL 04-10-1991
ATTO ATTUATIVO REP. 8602 DEL 08-02-2013 (LAVORI)

INTERVENTI ALLE BOCCHE LAGUNARI PER
LA REGOLAZIONE DEI FLUSSI DI MAREA
CUP: D51B02000050AC1 (LAVORI)

PROGETTO ESECUTIVO
(estratto ed aggiornamento del progetto esecutivo di WBS LN.LI.50, favorevolmente esaminato dal
CTM del 19.11.2008 con voto n. 176, del progetto esecutivo di WBS MLI.LI.50, favorevolmente esami-
nato dal Comitato Tecnico di Magistratura del 21.04.2010 con voto n. 66 e del progetto esecutivo di
WBS CH.LI.50, favorevolmente esaminato dal CTM del 18.09.2009 con voto n. 156)

WBS: LN.LI.50 - MLI.LI.50 - CH.LI.50
WBE: LN.LI.50.PE.11 - MLI.LI.50.PE.15 - CH.LI.50.PE.15

BOCCA DI SAN NICOLÒ
IMPIANTI

IMPIANTI DI VENTILAZIONE E CONDIZIONAMENTO
EDIFICIO AUTOMAZIONE E CONTROLLO - SPALLA NORD
PIANTE DISTRIBUZIONE ARIA A QUOTE +0.50, +4.95 E +9.15


ELABORATO	F. JACOBELLI	CONTROLLATO	A. GANDINI	APPROVATO	Y. EPRIM
N. ELABORATO		CODICE FILE		DATA	
MV100P-PE-NH-4501-11-C1		MV100P-PE-NH-4501-11-C1.dwg		10 OTTOBRE 2014	

CONSORZIO "VENEZIA NUOVA"


COORDINAMENTO PROGETTAZIONE	PROGETTAZIONE
VERIFICATO: L. Carretto	CONTROLLATO: V. Ardore
CONSORZIO VENEZIA NUOVA Ing. H. Redi	Il Responsabile: Ing. Alberto Scotti

OPERA PROTETTA AI SENSI DELLA LEGGE 30 APRILE 1941 N. 1033 TUTTI I DIRITTI RISERVATI
QUALSI RIPRODUZIONE ED UTILIZZAZIONE NON AUTORIZZATE SANNO PERSEGUITE A NORMA DI LEGGE


PIANTA DISTRIBUZIONE ACQUA
QUOTA +0.50
SCALA 1:100

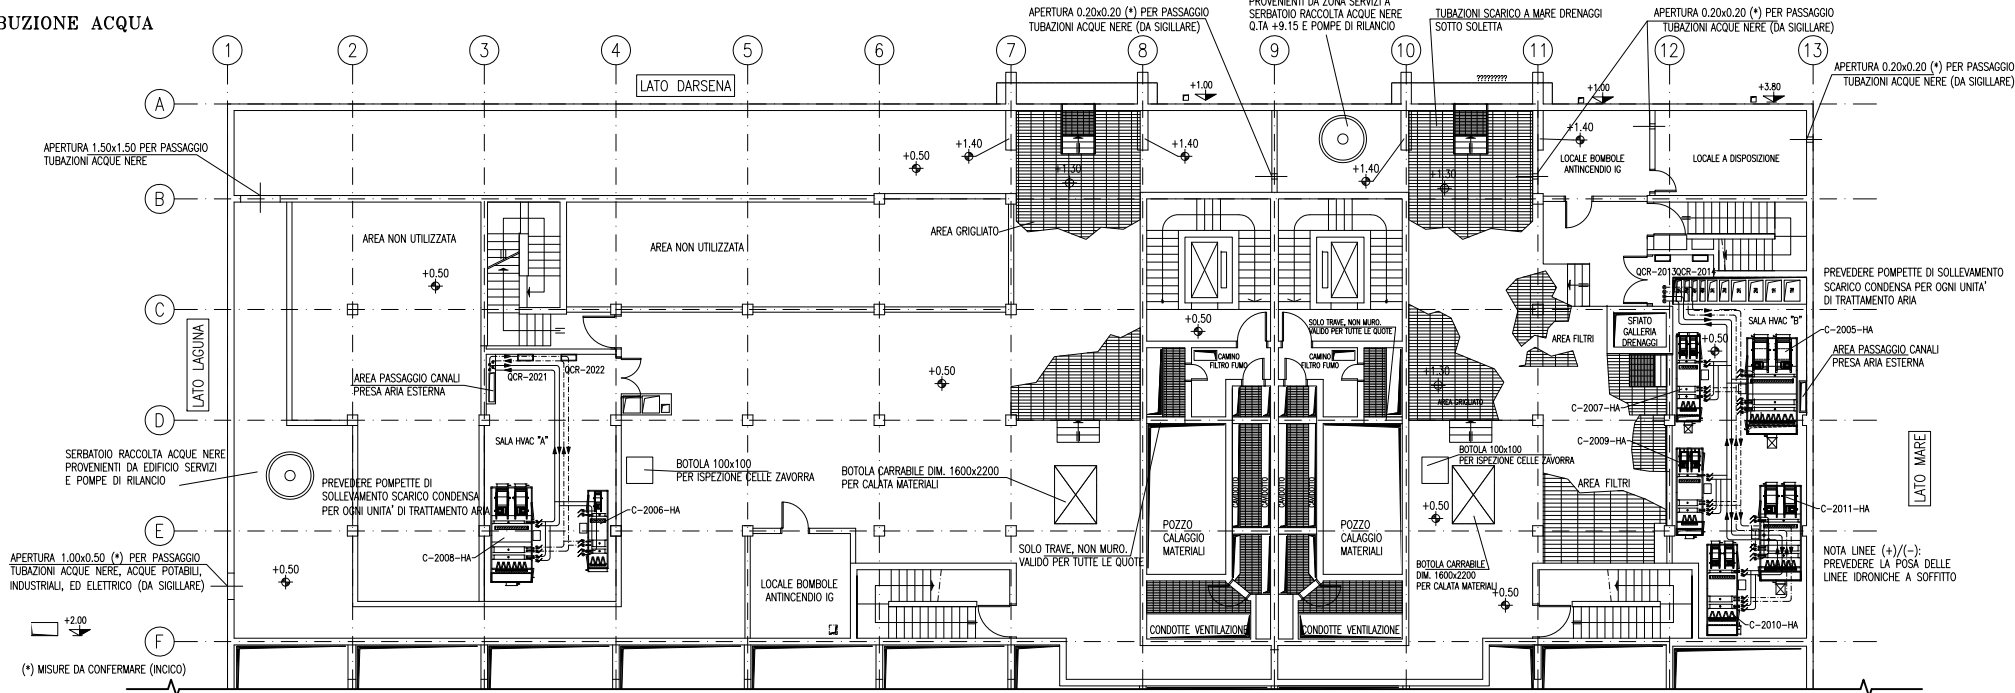


PIANTA DISTRIBUZIONE ACQUA
QUOTA +4.95
SCALA 1:100

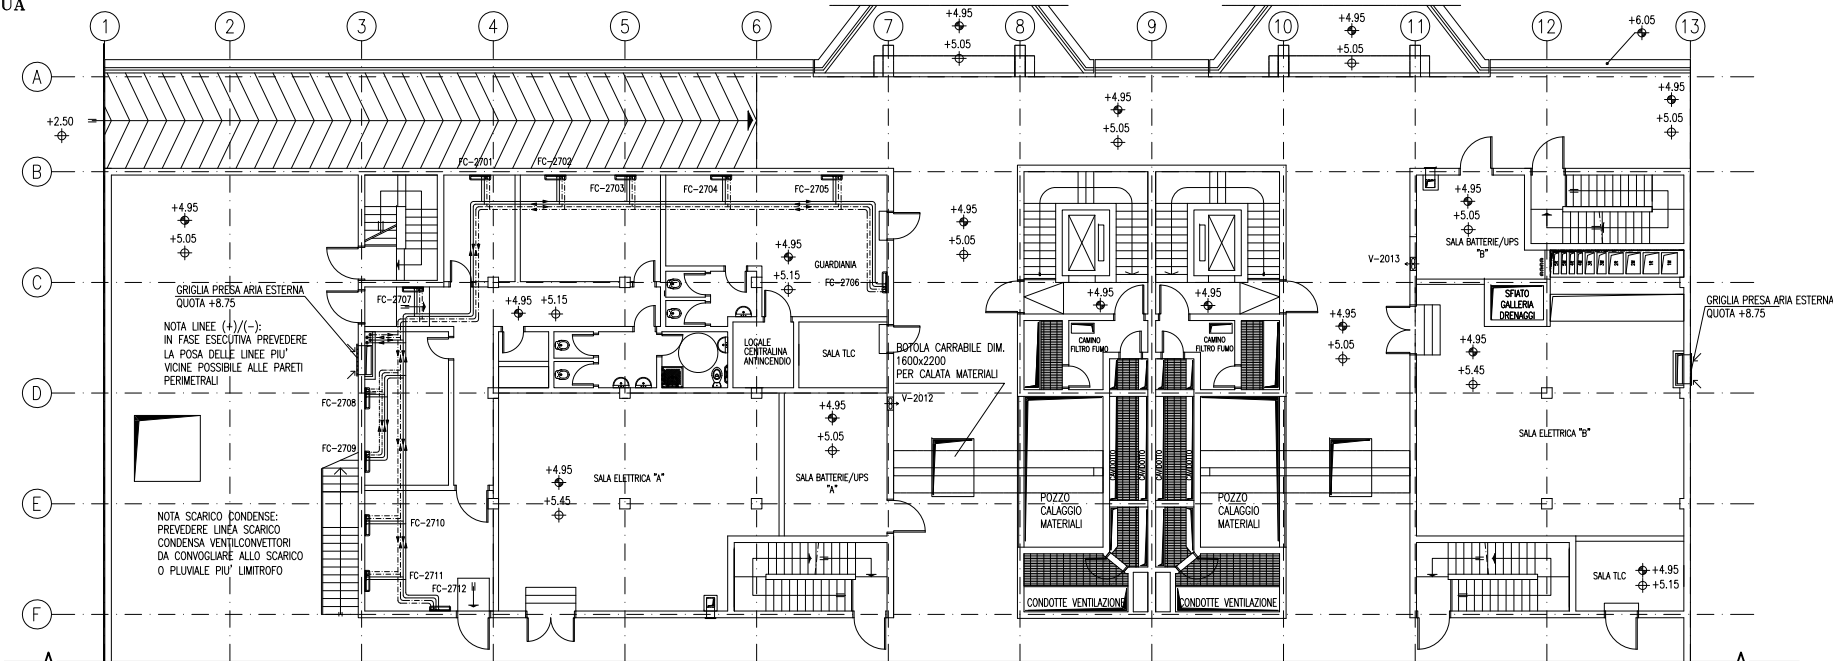

PIANTA DISTRIBUZIONE ACQUA
QUOTA +9.15
SCALA 1:100

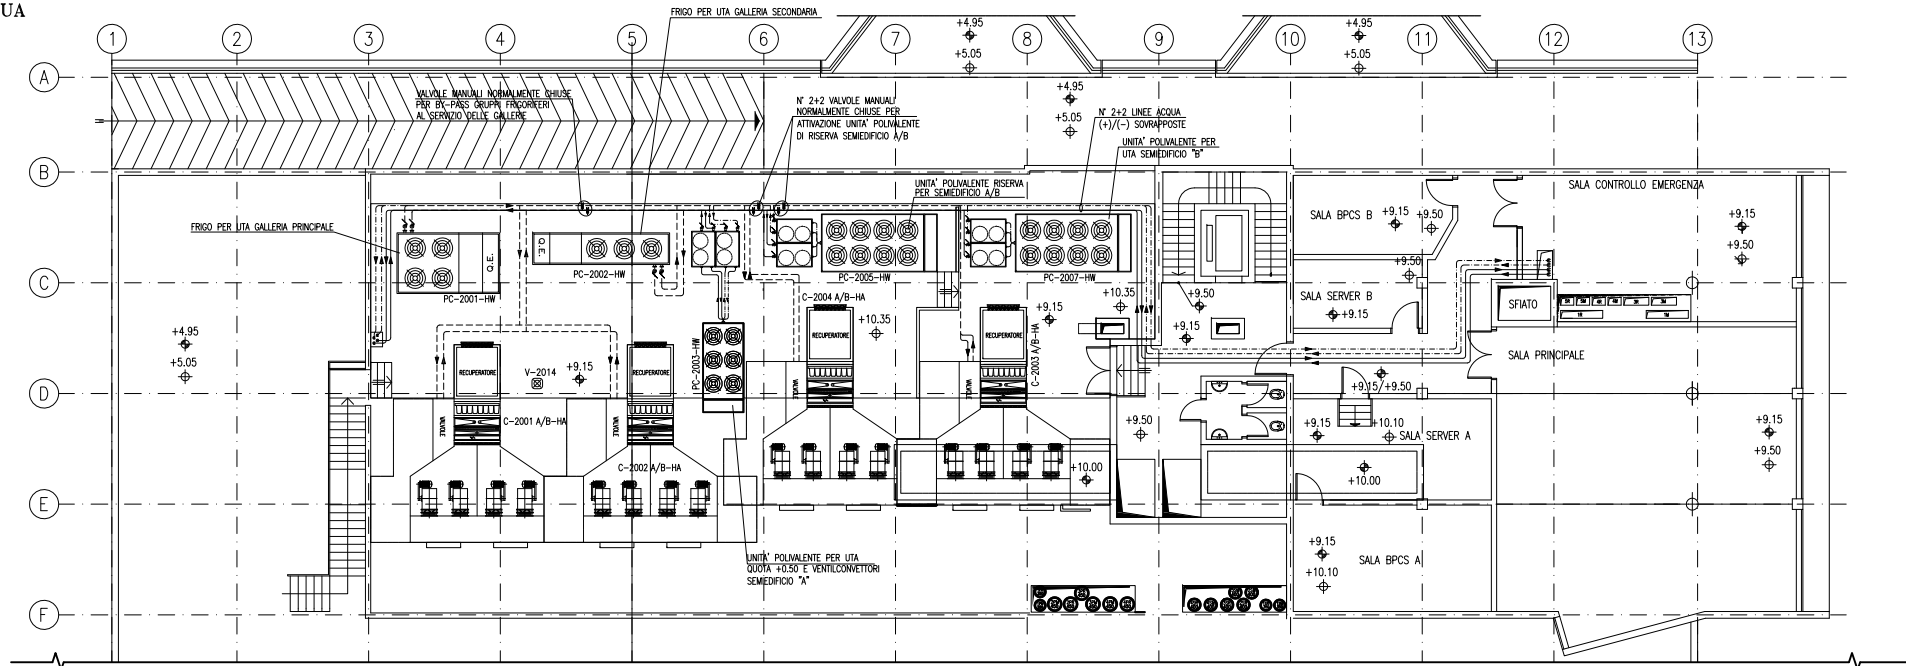

PIANTA CHIAVE

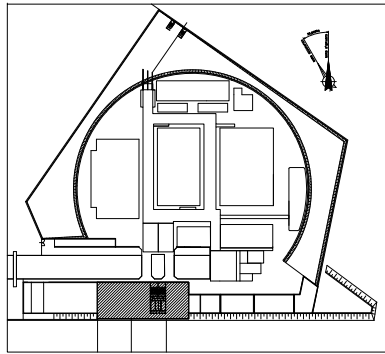

DOCUMENTI DI RIFERIMENTO

- 1 - IMPIANTI DI VENTILAZIONE E CONDIZIONAMENTO EDIFICIO AUTOMAZIONE E CONTROLLO SPALLA NORD PIANTE DISTRIBUZIONE ARIA - MV100P-PE-NHD-4501
- 2 - IMPIANTI DI VENTILAZIONE E CONDIZIONAMENTO GALLERIA SAN NICOLO' - LATO SPALLA NORD DISTRIBUZIONE ARIA - SCHEMA FUNZIONALE - MV100P-PE-NHK-3501
- 3 - IMPIANTI DI VENTILAZIONE E CONDIZIONAMENTO GALLERIA SAN NICOLO' - LATO SPALLA NORD DISTRIBUZIONE ACQUA - SCHEMA FUNZIONALE - MV100P-PE-NHK-3503
- 4 - IMPIANTI DI VENTILAZIONE E CONDIZIONAMENTO EDIFICIO AUTOMAZIONE E CONTROLLO SPALLA NORD DISTRIBUZIONE ARIA - SCHEMA FUNZIONALE - MV100P-PE-NHK-3551
- 5 - IMPIANTI DI VENTILAZIONE E CONDIZIONAMENTO EDIFICIO AUTOMAZIONE E CONTROLLO SPALLA NORD DISTRIBUZIONE ACQUA - SCHEMA FUNZIONALE - MV100P-PE-NHK-3552
- 6 - SIMBOLOGIA PER SISTEMI HVAC VEDERE ELABORATO MV100P-PE-GHD-0001

NOTE

- 1 - DISEGNO VALIDO SOLAMENTE PER IMPIANTI DI CONDIZIONAMENTO E VENTILAZIONE
- 2 - TUTTE LE DIMENSIONI SONO ESPRESSE IN mm
- 3 - TUTTE LE QUOTE ALTIMETRICHE SONO ESPRESSE IN m SU L.m.m
- 4 - TUTTI GLI SCARICHI CONDENSE DEVONO ESSERE CONVOGLIATI AL PUNTO DI RECAPITO PIU' VICINO
- 5 - SULLA COPERTURA, DOVE LE TUBAZIONI SONO POSATE SUL PIANO DI CALPESTIO, DOVRANNO ESSERE PREVISTI IDONEI GRIGLIATI DI PROTEZIONE
- 6 - TUTTI I CANALI, ALL'INTERNO DEGLI AMBIENTI, DOVRANNO ESSERE INSTALLATI IN PROSSIMITA' DEL
- 7 - I CANALI IN COPERTURA DEL SISTEMA HVAC DEDICATO ALLE GALLERIE DEVONO ESSERE REALIZZATI CON DIMENSIONI E SEZIONI ADATTE ALLA FUNZIONALITA' PREVISTA E DOVRANNO ESSERE OPPORTUNAMENTE RACCORDATI CON QUELLI DI SEZIONE CIRCOLARE NEI CAVEDI VERTICALI TENENDO CONTO DEGLI SPAZI DISPONIBILI E DEI VINCOLI ARCHITETTONICI. I CANALI E LE MACCHINE DEVONO RIMANERE BEN AL DI SOTTO DELLA QUOTA DEI MASCHERAMENTI PREVISTI.

SCALA 1:100



C1	15/10/14	REVISIONE		F2	AG	YE
D0	16/06/14	EMISSIONE		F2	AG	YE
REVISIONE		DESCRIZIONE		EL	CON	APP.

MINISTERO DELLE INFRASTRUTTURE E DEI TRASPORTI
PROVEDITORATO INTERREGIONALE PER LE OPERE PUBBLICHE
VENETO - TRENTO ALTO ADIGE - FRIULI VENEZIA GIULIA

NUOVI INTERVENTI PER LA SALVAGUARDIA
DI VENEZIA

LEGGE N. 798 DEL 29-11-1984
CONVENZIONE REP. 7191 DEL 04-10-1991
ATTO ATTUATIVO REP. 8602 DEL 08-02-2013 (LAVORI)

INTERVENTI ALLE BOCCE LAGUNARI PER
LA REGOLAZIONE DEI FLUSSI DI MAREA
CUP: D51B02000050AC1 (LAVORI)

PROGETTO ESECUTIVO
(estratto ed aggiornamento del progetto esecutivo di WBS LN.LI.50, favorevolmente esaminato dal CTM del 19.11.2008 con voto n. 176, del progetto esecutivo di WBS MALI.50, favorevolmente esaminato dal Comitato Tecnico di Magistratura del 21.04.2010 con voto n. 66 e del progetto esecutivo di WBS CH.LI.50, favorevolmente esaminato dal CTM del 18.09.2009 con voto n. 156)

WBS: LN.LI.50 - MALI.50 - CH.LI.50
WBE: LN.LI.50.PE.11 - MALI.50.PE.15 - CH.LI.50.PE.15

BOCCA DI SAN NICOLO'
IMPIANTI


IMPIANTI DI VENTILAZIONE E CONDIZIONAMENTO
EDIFICIO AUTOMAZIONE E CONTROLLO - SPALLA NORD
PIANTE DISTRIBUZIONE ACQUA A QUOTE +0.50, +4.95 E +9.15

ELABORATO	CONTROLLATO	APPROVATO
F. JACOBELLI	A. GANDINI	Y. EPRIM
N. ELABORATO	CODICE FILE	DATA
MV100P-PE-NHD-4502-11-C1	MV100P-PE-NHD-4502-11-C1.dwg	10 OTTOBRE 2014

CONSORZIO "VENEZIA NUOVA"

COORDINAMENTO PROGETTAZIONE	PROGETTAZIONE
VERIFICATO: L. Carretto	CONTROLLATO: V. Ardore
CONSORZIO VENEZIA NUOVA Ing. H. Redi	Il Responsabile: Ing. Alberto Scotti

PIANTA CHIAVE

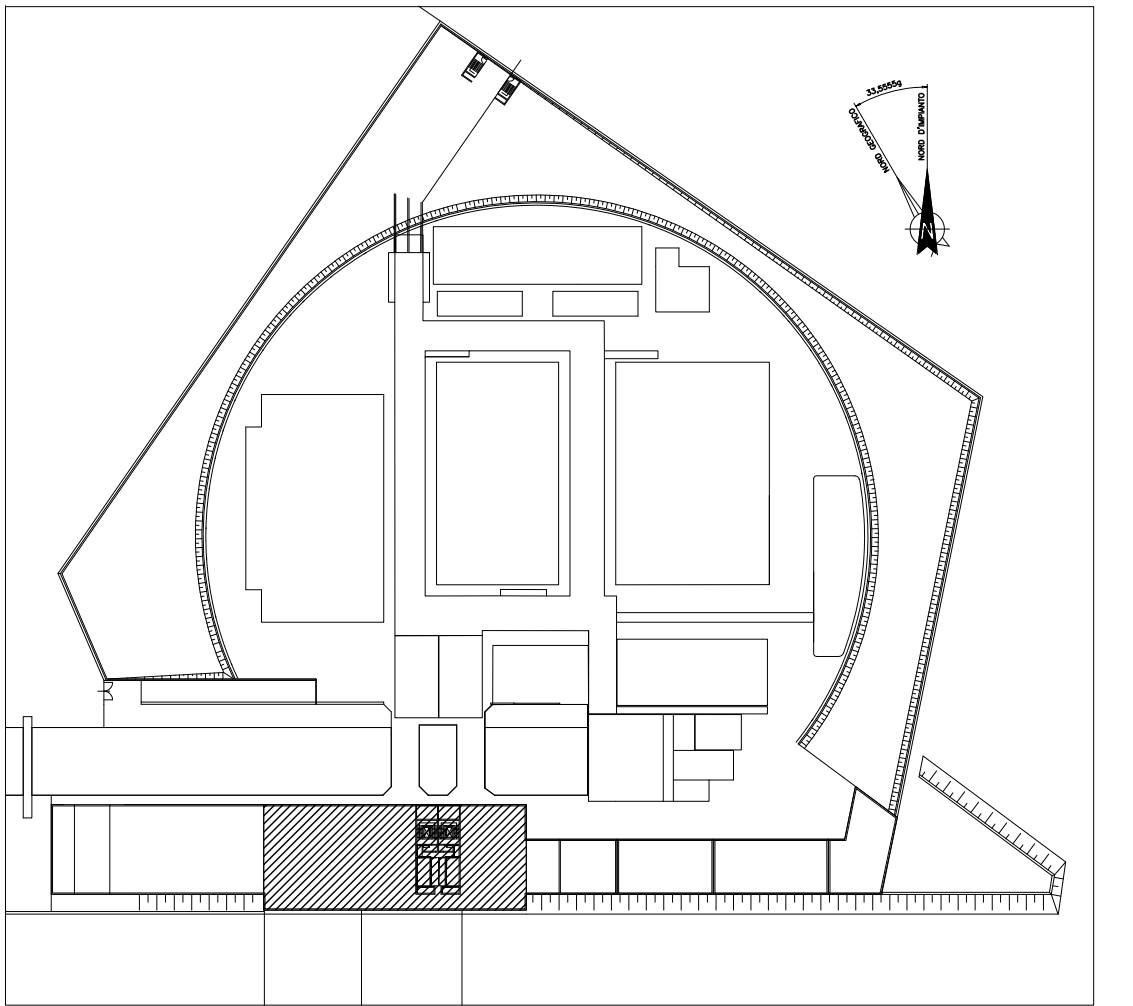


LEGENDA



NOTE

1 - PER I DETTAGLI INSTALLAZIONE GRIGLIATI/RINGHIERE E SCALE VEDERE TIPICI
MV100P-PE-GHD-0002-11 E MV100P-PE-GHD-0002-11

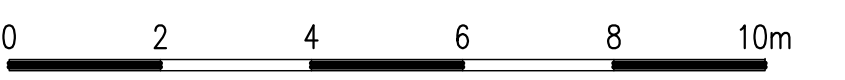[illegible]

MINISTERO DELLE INFRASTRUTTURE E DEI TRASPORTI
MAGISTRATO ALLE ACQUE
NUOVI INTERVENTI PER LA SALVAGUARDIA
DI VENEZIA
LEGGE N. 798 DEL 29-11-1984
CONVENZIONE REP. 7191 DEL 04-10-1991
ATTO ATTUATIVO REP. 8602 DEL 08-02-2013 (LAVORI)

**INTERVENTI ALLE BOCCHE LAGUNARI PER
LA REGOLAZIONE DEI FLUSSI DI MAREA**
CUP: D51B02000050AC1 (LAVORI)

PROGETTO ESECUTIVO
(estratto ed aggiornamento del progetto esecutivo di WBS LN.LI.50, favorevolmente esaminato dal CTM del 19.11.2008 con voto n. 176, del progetto esecutivo di WBS MA.LI.50, favorevolmente esaminato dal Comitato Tecnico di Magistratura del 21.04.2010 con voto n. 66 e del progetto esecutivo di WBS CH.LI.50, favorevolmente esaminato dal CTM del 18.09.2009 con voto n. 158)

WBS: LN.L1.50 - MA.L1.50 - CH.L1.50
WBE: LN.L1.50.PE.11 - MA.L1.50.PE.15 - CH.L1.50.PE.15



BOCCA DI SAN NICOLÒ'
IMPIANTI

IMPIANTI DI VENTILAZIONE E CONDIZIONAMENTO
SAN NICOLÒ - SPALLA NORD - PIANTA A QUOTA +9.40

ELABORATO	CONTROLLATO	APPROVATO
F. JACOBELLI	A.GANDINI	Y.EPRIM
N. ELABORATO	CODICE FILE	DATA


MV100P-PE-NHD-4503-11-C0	MV100P-PE-NHD-4503-11-C0.dwg	16 GIUGNO 2014
--------------------------	------------------------------	----------------

CONSORZIO "VENEZIA NUOVA"


COORDINAMENTO PROGETTAZIONE		PROGETTAZIONE
VERIFICATO: L. Carretta	CONTROLLATO: V. Ardore	 <div style="border: 2px solid black; padding: 2px; display: inline-block;">PROGETTA</div>
 CONSORZIO VENEZIA NUOVA Ing. H. Redi		Il Responsabile: Ing. Alberto Scotti

OPERA PROTETTA AI SENSI DELLA LEGGE 22 APRILE 1941 N° 633 TUTTI I DIRITTI RISERVATI
OGNI ALTRA RIPRODUZIONE ED UTILIZZAZIONE NON AUTORIZZATA SARANNO PERSECUTE A RICORDO DI LEGGE

PERCORSO GRIGLIATI

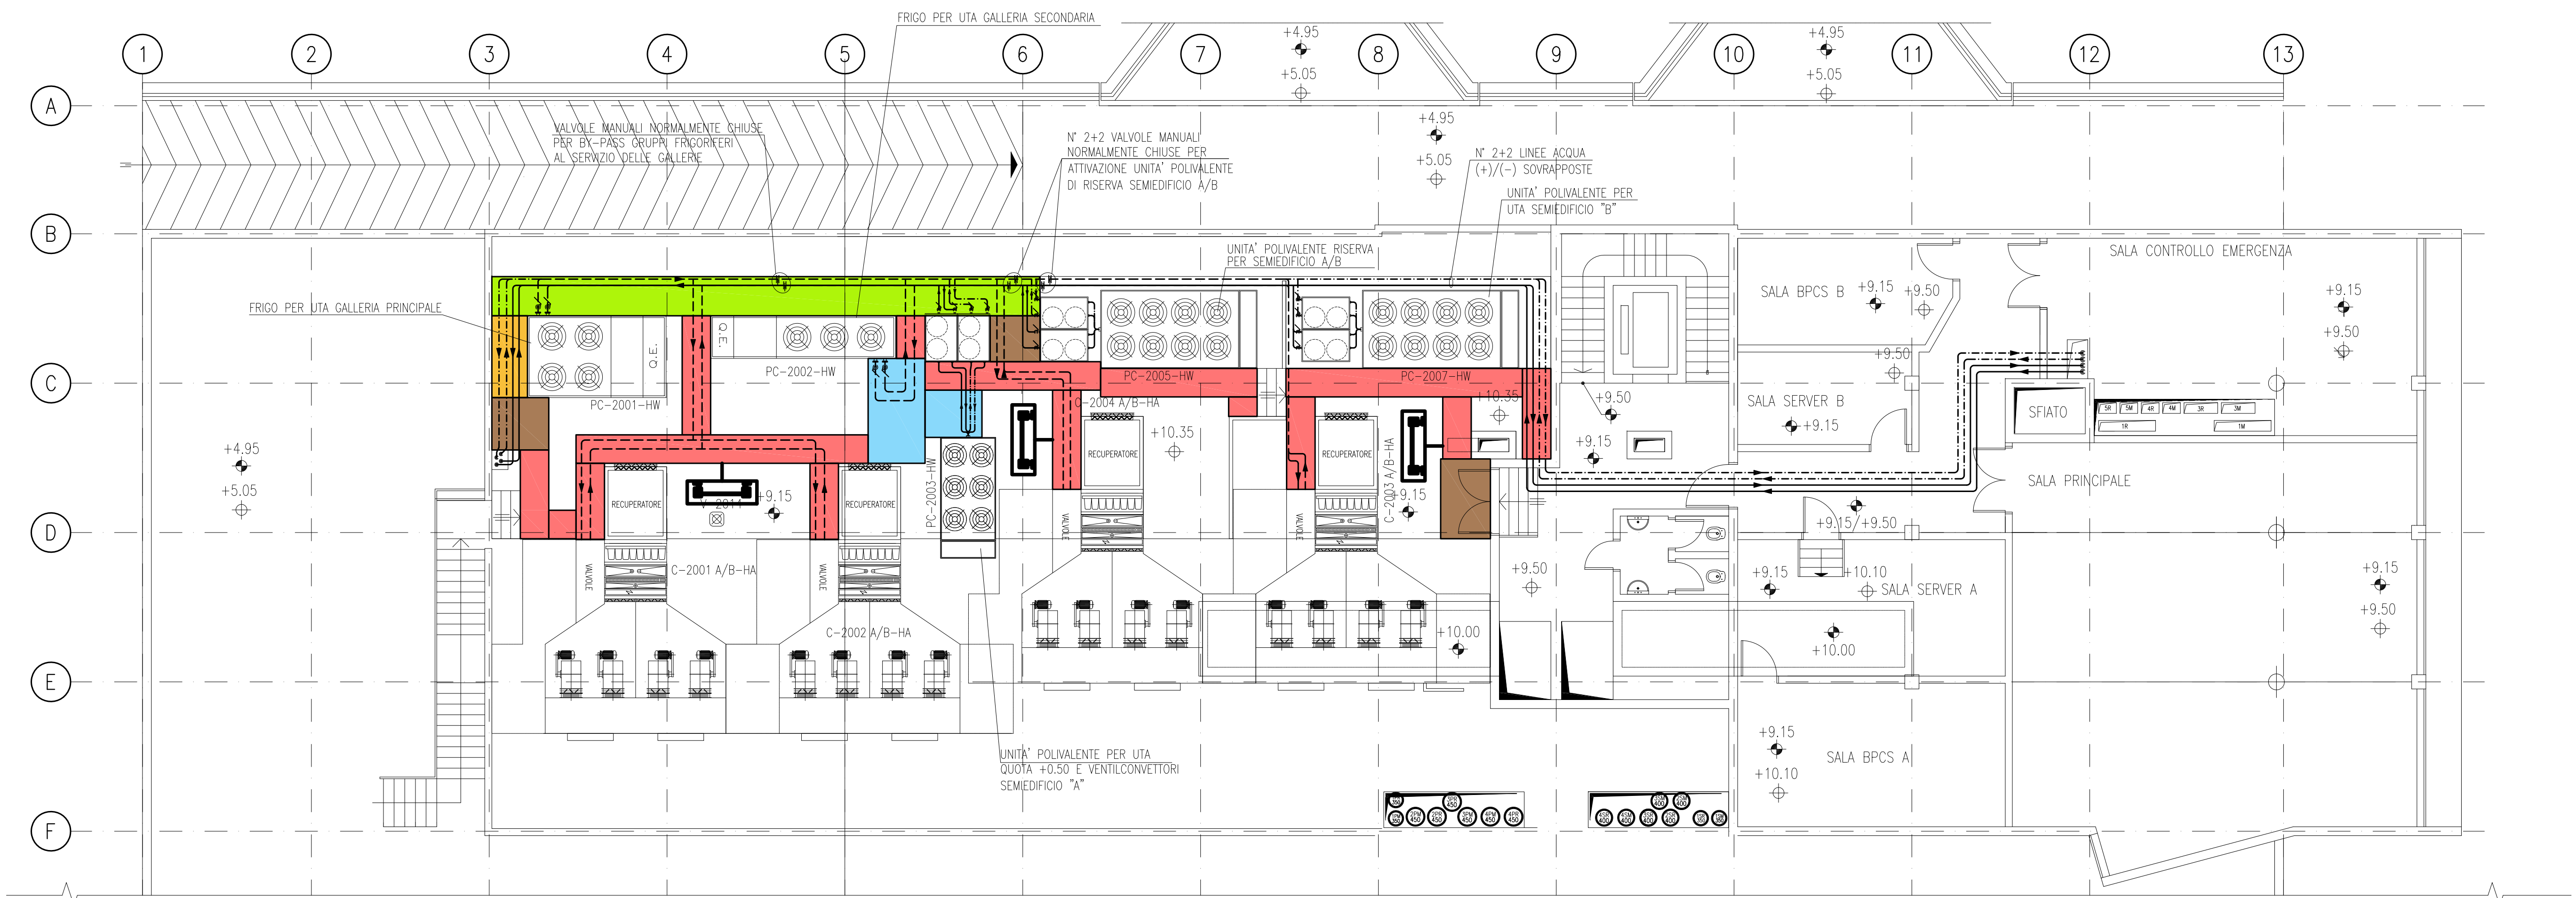

PLANIMETRIA INDICATIVA PER DIMENSIONI E PERCORSI GRIGLIATI

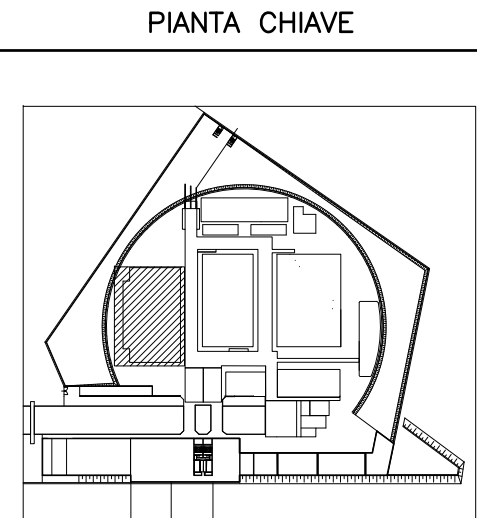

SEZIONE "B-B"



NOTE

- 1 - TUTTE LE DIMENSIONI SONO ESPRESSE IN mm SALVO DOVE DIVERSAMENTE SPECIFICATO
2 - TUTTE LE QUOTE ALTIMETRICHE SONO ESPRESSE IN m l.m.m.
Q.F.C. QUOTA FONDO CANALE
Q.F.T. QUOTA FONDO TUBO
LE QUOTE ALTIMETRICHE RELATIVE A CANALI, TUBAZIONI ED EVENTUALI ACCESSORI SI INTENDONO DAL PIANO CALPESTIO.

VALIDO SOLO PER IMPIANTI HVAC

[illegible]

MINISTERO DELLE INFRASTRUTTURE E DEI TRASPORTI
MAGISTRATO ALLE ACQUE
NUOVI INTERVENTI PER LA SALVAGUARDIA DI VENEZIA

LEGGE N. 798 DEL 29-11-1984
CONVENZIONE REP. 7191 DEL 04-10-1991
ATTO ATTUATIVO REP. 8602 DEL 08-02-2013 (LAVORI)

**INTERVENTI ALLE BOCCHE LAGUNARI PER
LA REGOLAZIONE DEI FLUSSI DI MAREA**
CUP: D51B02000050AC1 (LAVORI)



<p>PROGETTO ESECUTIVO (estratto ed aggiornamento del progetto esecutivo di WBS LN.L1.50, favorevolmente esaminato dal CTM del 19.11.2008 con voto n. 176, del progetto esecutivo di WBS MA.L1.50, favorevolmente esaminato dal Comitato Tecnico di Magistratura del 21.04.2010 con voto n. 66 e del progetto esecutivo di WBS CH.L1.50, favorevolmente esaminato dal CTM del 18.09.2009 con voto n. 158)</p> <p>WBS: LN.L1.50 – MA.L1.50 – CH.L1.50 WBE: LN.L1.50.PE.11 – MA.L1.50.PE.15 – CH.L1.50.PE.15</p>
--

BOCCA DI SAN NICOLÒ
IMPIANTI



IMPIANTI DI VENTILAZIONE E CONDIZIONAMENTO
EDIFICIO GRUPPI ELETTROGENI-DISPOSIZIONE APPARECCHIATURE
PIANTA MEZZANINO E SEZIONI A-A E B-B

ELABORATO	CONTROLLATO	APPROVATO
F. JACOBELLI	A.GANDINI	Y.EPRIM
N. ELABORATO	CODICE FILE	DATA
W100P-PE-NHD-4509-11-C0	W100P-PE-NHD-4509-11-C0.dwg	16 GIUGNO 2014


CONSORZIO	"VENEZIA NUOVA"
-----------	-----------------

<p>COORDINAMENTO PROGETTAZIONE</p> <p>VERIFICATO: L. Carretto</p> <p>CONTROLLATO: V. Ardone</p>	<p>PROGETTAZIONE</p> <p> PROGETTA</p> <p>Il Responsabile: Ing. Alberto Scotti</p>
<p> CONSORZIO VENEZIA NUOVA</p> <p>Ing. H. Redi</p>	

OPERA PROTETTA AI SENSI DELLA LEGGE 22 APRILE 1941 N° 633 TUTTI I DIRITTI RISERVATI
QUALSIASI RIPRODUZIONE ED UTILIZZAZIONE NON AUTORIZZATE SARANNO PERSEGUITE A RIGORE DI LEGGE

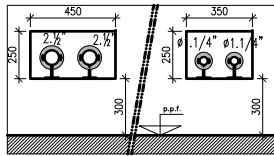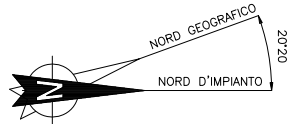


DETTAGLIO FERITOIE
PASSAGGIO TUBAZIONI HVAC

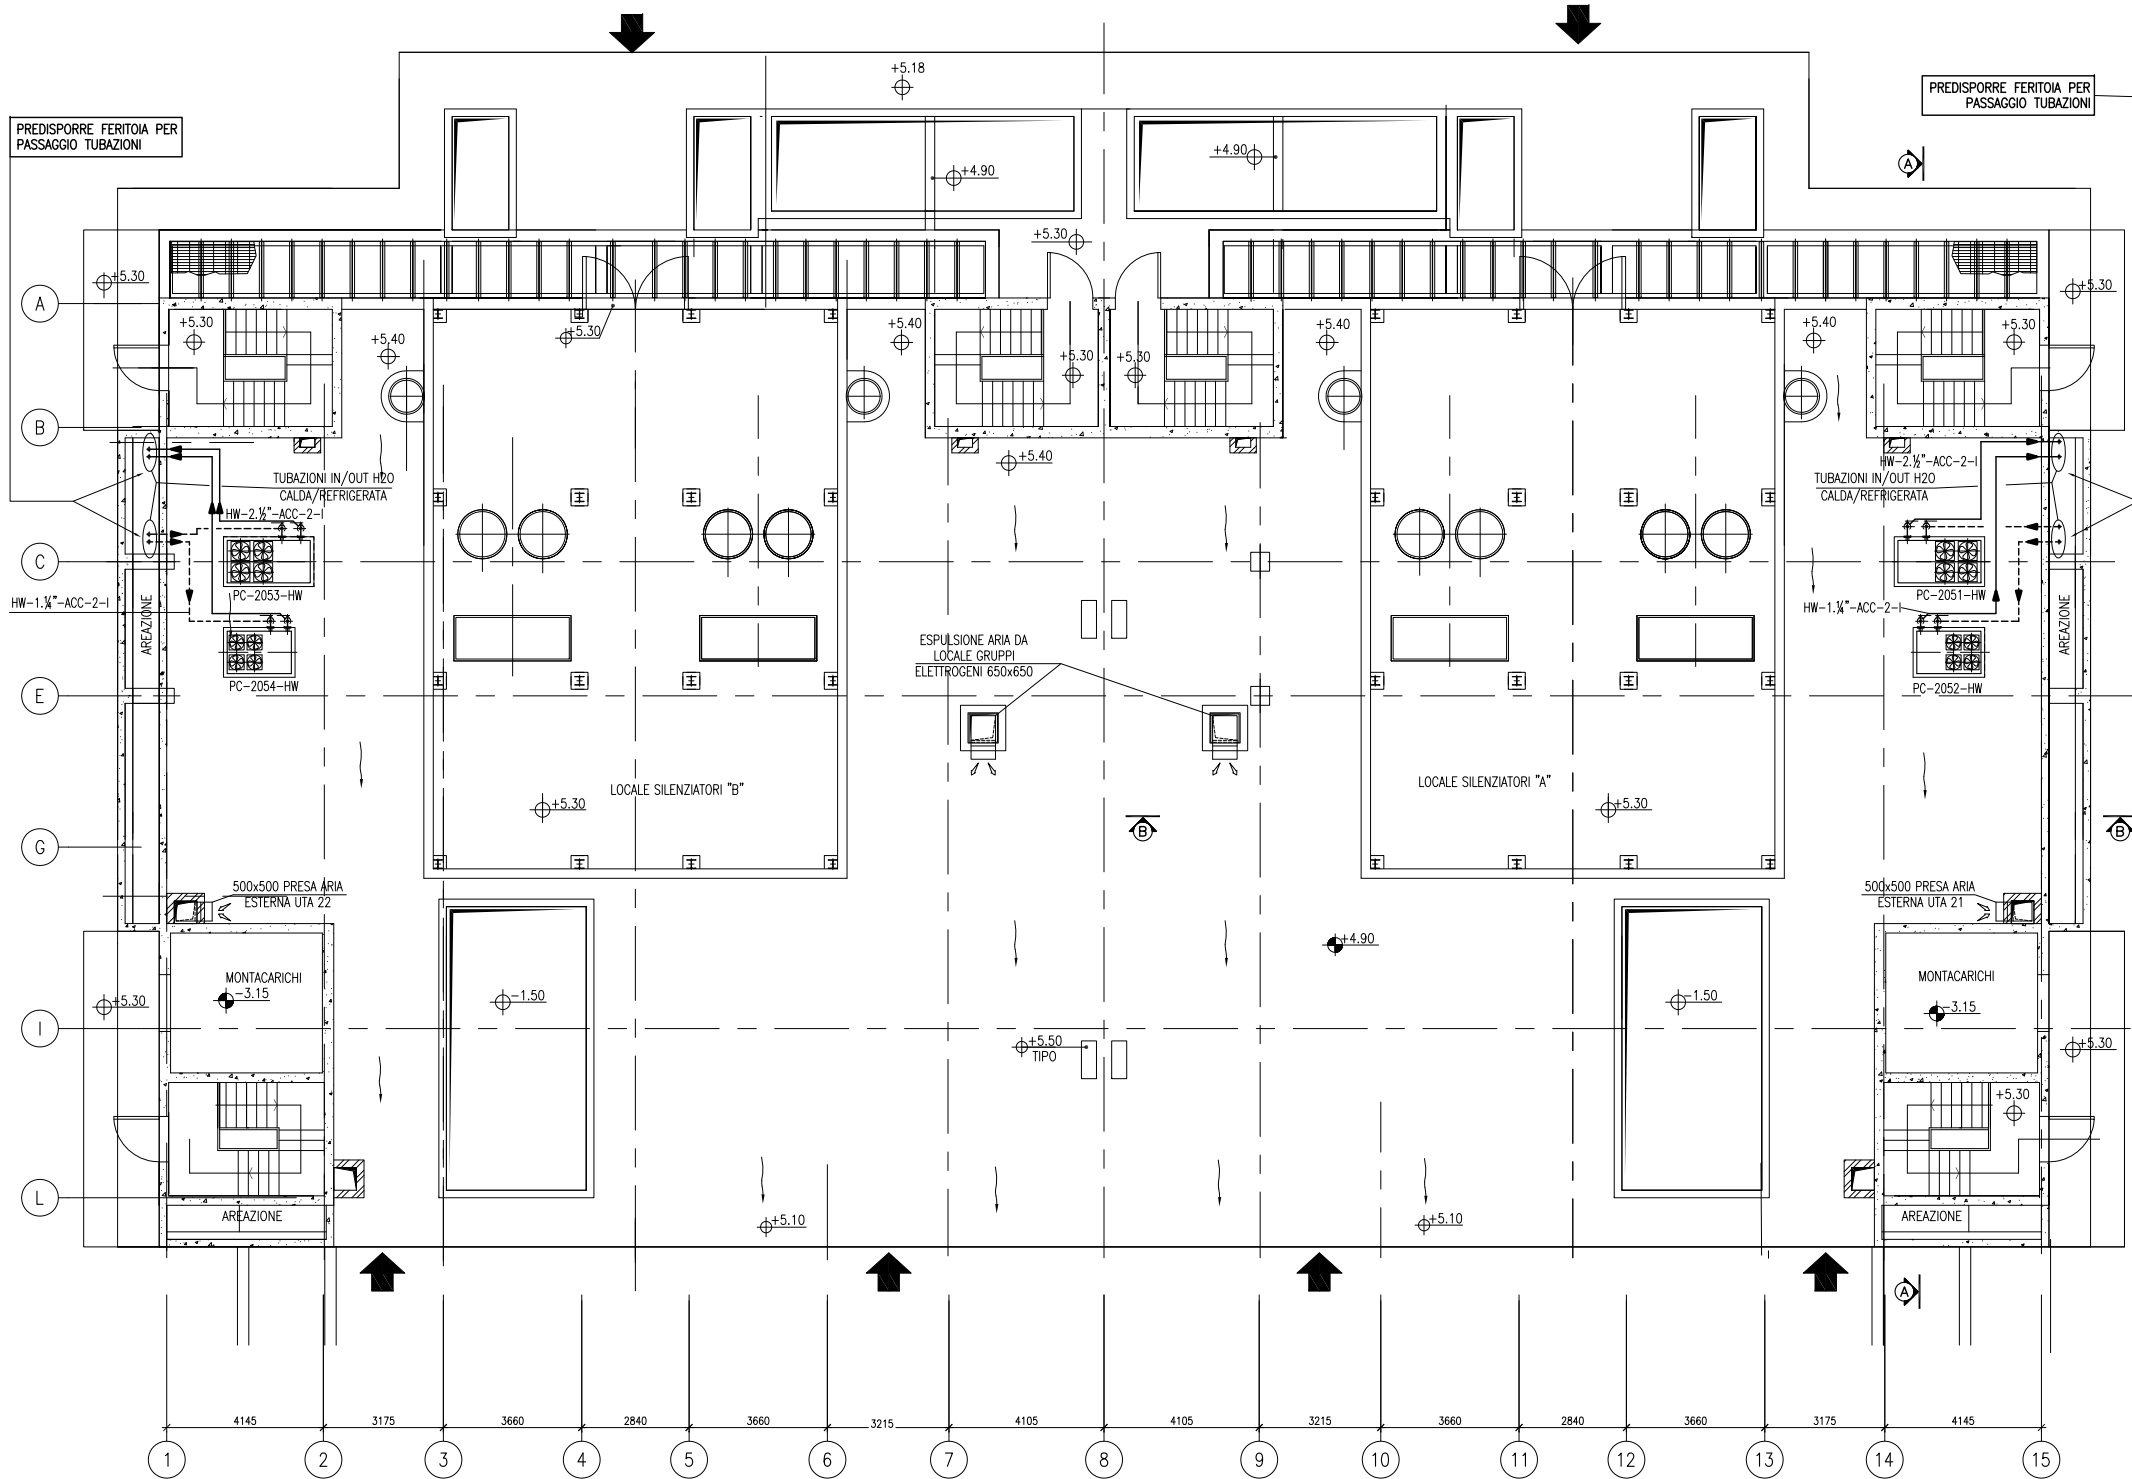

PIANTA A Q.TA +5.40 P.F.

VALIDO SOLO PER IMPIANTI HVAC

PIANTA CHIAVE

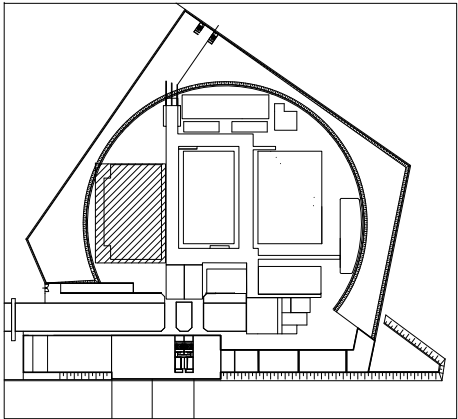


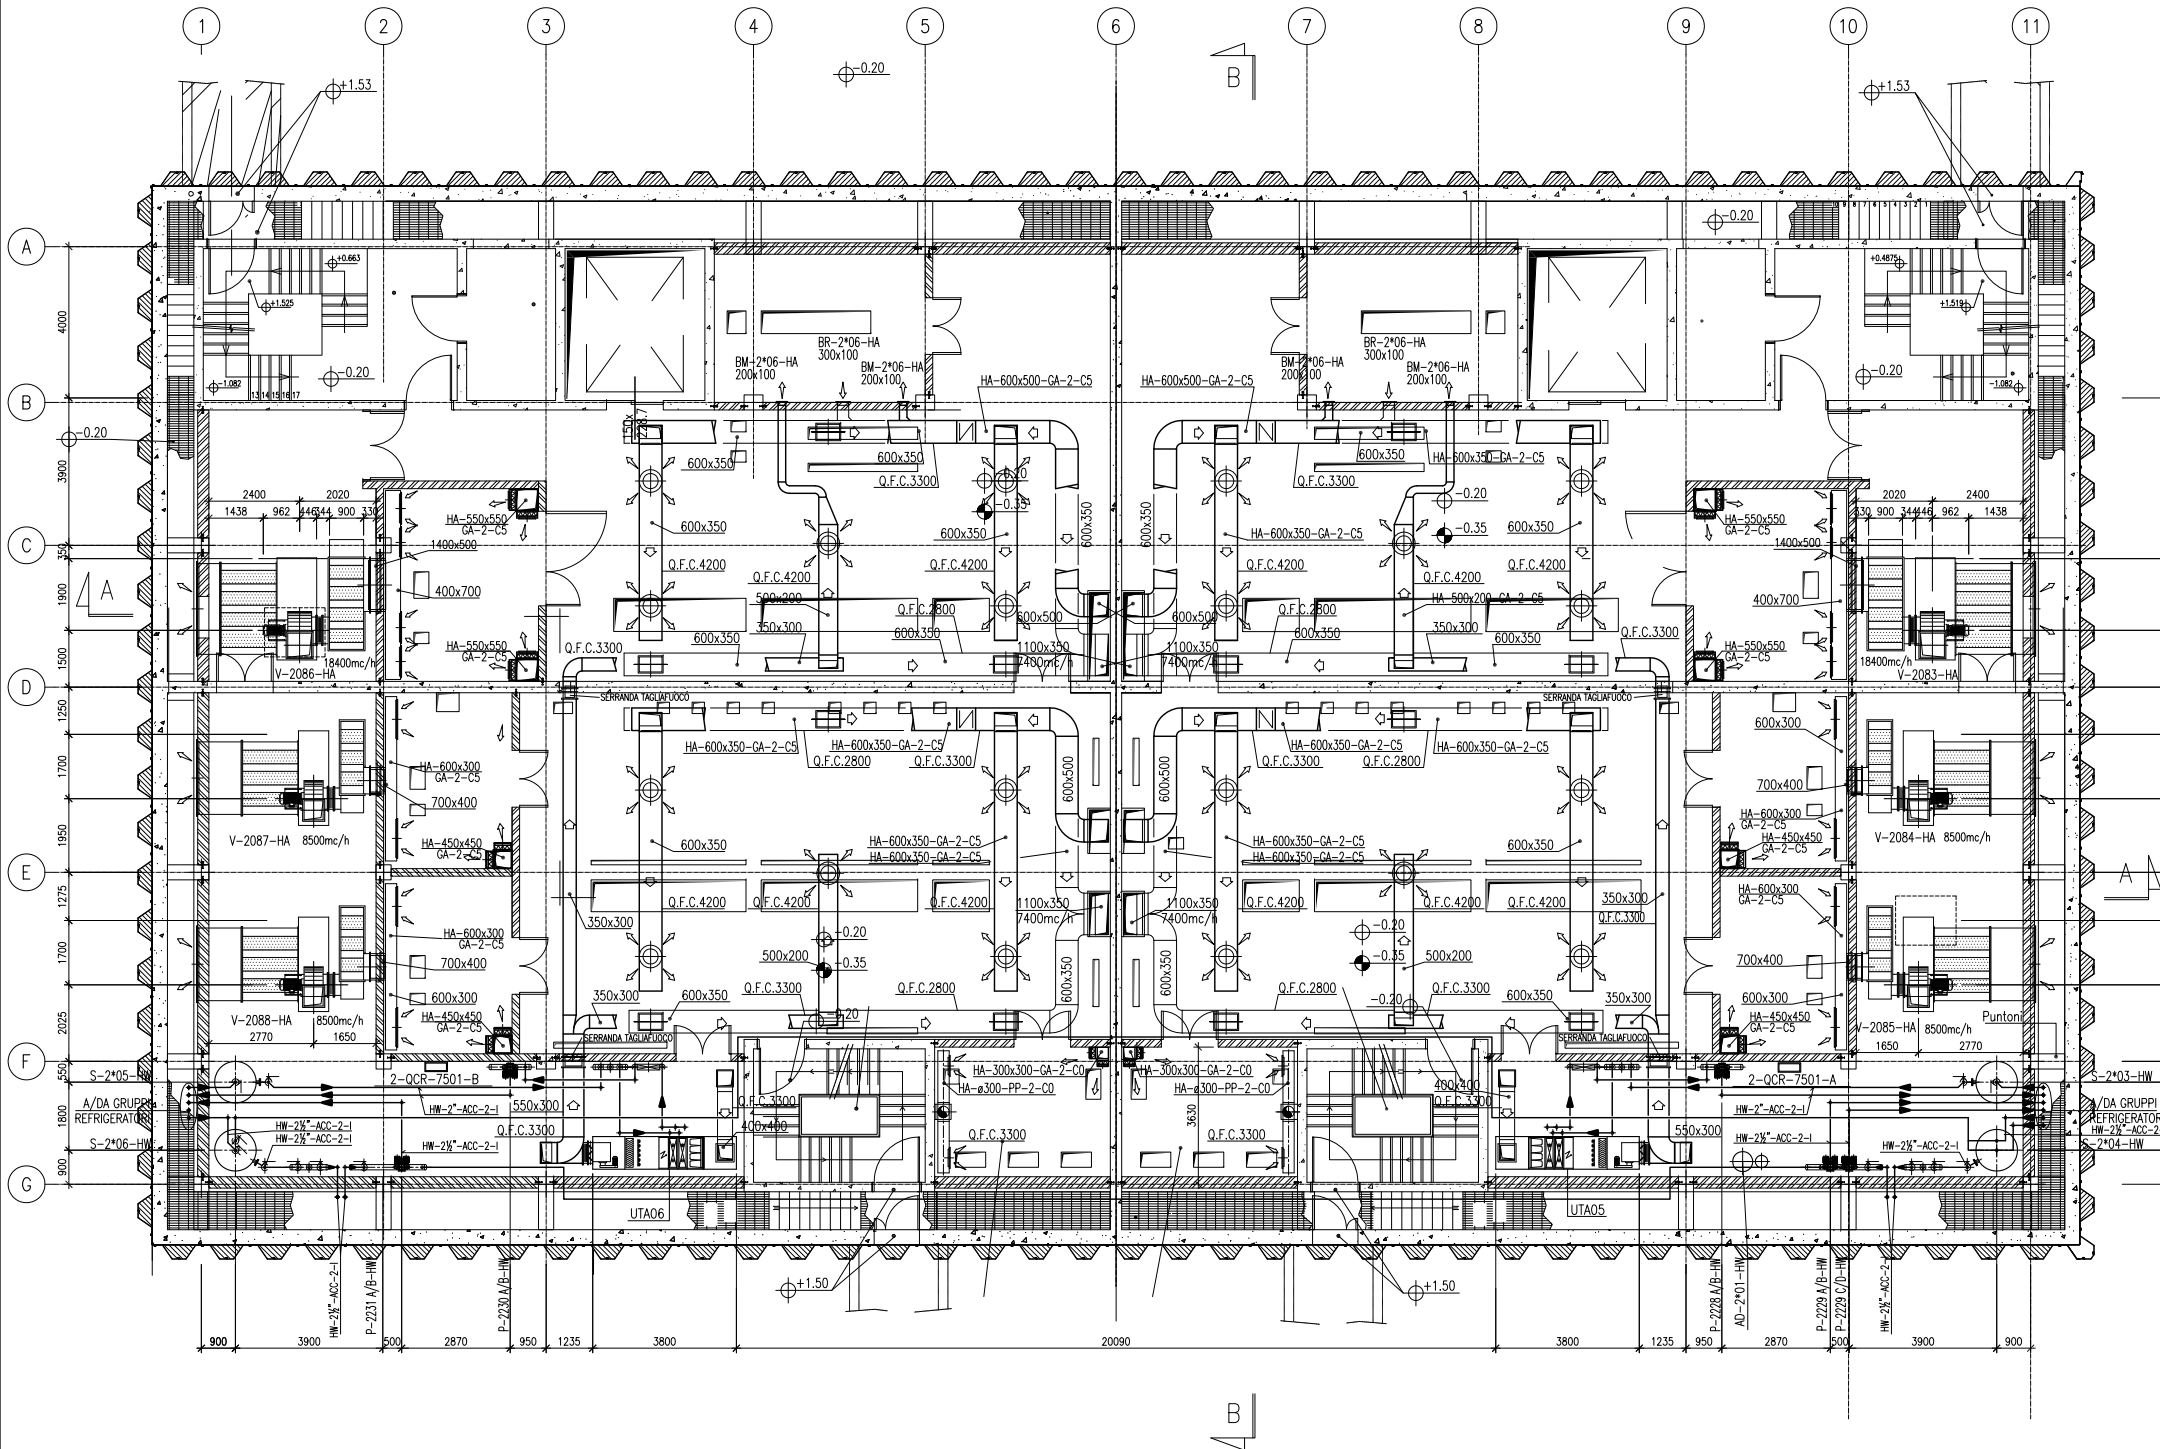
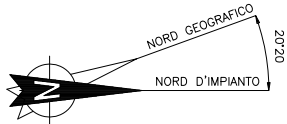
DISEGNI DI RIFERIMENTO

- 1 - IMPIANTO VENTILAZIONE E CONDIZIONAMENTO DISTRIBUZIONE ARIA EDIFICIO GRUPPI ELETTROGENI SCHEMA FUNZIONALE - MV100P-PE-NHK-3523
- 2 - IMPIANTO VENTILAZIONE E CONDIZIONAMENTO DISTRIBUZIONE IDRICA EDIFICIO GRUPPI ELETTROGENI SCHEMA FUNZIONALE - MV100P-PE-NHK-3524

NOTE

- 1 - TUTTE LE DIMENSIONI SONO ESPRESSE IN mm SALVO DOVE DIVERSAMENTE SPECIFICATO
- 2 - TUTTE LE QUOTE ALTIMETRICHE SONO ESPRESSE IN m l.m.m.
Q.F.C. QUOTA FONDO CANALE
Q.F.T. QUOTA FONDO TUBO
LE QUOTE ALTIMETRICHE RELATIVE A CANALI, TUBAZIONI ED EVENTUALI ACCESSORI SI INTENDONO DAL PIANO CALPESTIO.


CO 16/06/14		EMISSIONE			
REVISIONE		DESCRIZIONE		FJ	AG
				EL	CON, APP.
MINISTERO DELLE INFRASTRUTTURE E DEI TRASPORTI					
MAGISTRATO ALLE ACQUE					
NUOVI INTERVENTI PER LA SALVAGUARDIA DI VENEZIA					
LEGGE N. 798 DEL 29-11-1984					
CONVENZIONE REP. 7191 DEL 04-10-1991					
ATTO ATTUATIVO REP. 8602 DEL 08-02-2013 (LAVORI)					
INTERVENTI ALLE BOCCHE LAGUNARI PER LA REGOLAZIONE DEI FLUSSI DI MAREA					
CUP: D51B02000050AC1 (LAVORI)					
PROGETTO ESECUTIVO					
(estratto ed aggiornamento del progetto esecutivo di WBS LN.L1.50, favorevolmente esaminato dal CTM del 19.11.2008 con voto n. 176, del progetto esecutivo di WBS MA.L1.50, favorevolmente esaminato dal Comitato Tecnico di Magistratura del 21.04.2010 con voto n. 66 e del progetto esecutivo di WBS CH.L1.50, favorevolmente esaminato dal CTM del 18.09.2009 con voto n. 158)					
WBS: LN.L1.50 - MA.L1.50 - CH.L1.50					
WBE: LN.L1.50.PE.11 - MA.L1.50.PE.15 - CH.L1.50.PE.15					
BOCCA DI SAN NICOLO' IMPIANTI					
IMPIANTI DI VENTILAZIONE E CONDIZIONAMENTO					
EDIFICIO GRUPPI ELETTROGENI					
DISPOSIZIONE APPARECCHIATURE - PIANTA PIANO COPERTURA					
ELABORATO		CONTROLLATO		APPROVATO	
F. JACOBELLI		A.GANDINI		Y.EPRIM	
N. ELABORATO		CODICE FILE		DATA	
MV100P-PE-NHD-4510-11-CO		MV100P-PE-NHD-4510-11-CO.dwg		16 GIUGNO 2014	
CONSORZIO "VENEZIA NUOVA"					
COORDINAMENTO PROGETTAZIONE			PROGETTAZIONE		
VERIFICATO: L. Carretta			CONTROLLATO: V. Ardone		
					
CONSORZIO VENEZIA NUOVA			Il Responsabile: Ing. Alberto Scotti		
Ing. H. Redi					
OPERA PROTETTA AI SENSI DELLA LEGGE 22 APRILE 1941 N° 633 TUTTI I DIRITTI RISERVATI QUALSIASI RIPRODUZIONE ED UTILIZZAZIONE NON AUTORIZZATE SARANNO PERSEGUITE A RIGORE DI LEGGE					



PIANTA A Q.TA -0.20 P.F.

VALIDO SOLO PER IMPIANTI HVAC

PIANTA CHIAVE

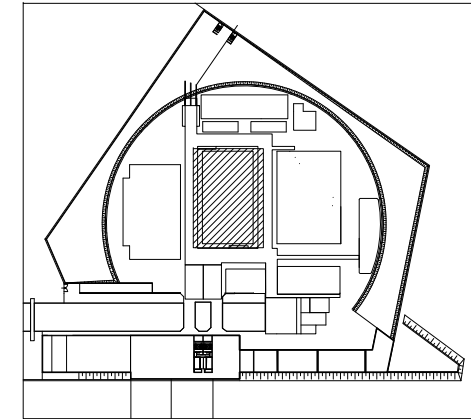



DISEGNI DI RIFERIMENTO


- 1 - EDIFICI TECNOLOGICI - EDIFICIO ELETTRICO PIANA A Q.TA +5.40 P.F.
IMPIANTO VENTILAZIONE E CONDIZIONAMENTO DISTRIBUZIONE ARIA
MV100P-PE-NHD-4515
- 2 - EDIFICI TECNOLOGICI - EDIFICIO ELETTRICO SEZIONI
IMPIANTO VENTILAZIONE E CONDIZIONAMENTO DISTRIBUZIONE ARIA
MV100P-PE-NHD-4514
- 3 - IMPIANTO VENTILAZIONE E CONDIZIONAMENTO DISTRIBUZIONE ARIA EDIFICIO ELETTRICO
SCHEMA FUNZIONALE - MV100P-PE-NHK-3527
- 4 - IMPIANTO VENTILAZIONE E CONDIZIONAMENTO DISTRIBUZIONE IDRICA EDIFICIO ELETTRICO
SCHEMA FUNZIONALE - MV100P-PE-NHK-3528

NOTE

- 1 - TUTTE LE DIMENSIONI SONO ESPRESSE IN mm SALVO DOVE DIVERSAMENTE SPECIFICATO
- 2 - TUTTE LE QUOTE ALTIMETRICHE SONO ESPRESSE IN m l.m.m.

0 2 4 6 8 10m

CO 16/06/14		EMISSIONE		FJ	AG	YE
REVISIONE		DESCRIZIONE		EL.	CON.	APP.
MINISTERO DELLE INFRASTRUTTURE E DEI TRASPORTI						
MAGISTRATO ALLE ACQUE						
NUOVI INTERVENTI PER LA SALVAGUARDIA DI VENEZIA						
LEGGE N. 798 DEL 29-11-1984						
CONVENZIONE REP. 7191 DEL 04-10-1991						
ATTO ATTUATIVO REP. 8602 DEL 08-02-2013 (LAVORI)						
INTERVENTI ALLE BOCCHE LAGUNARI PER LA REGOLAZIONE DEI FLUSSI DI MAREA						
CUP: D51B02000050AC1 (LAVORI)						
PROGETTO ESECUTIVO						
(estratto ed aggiornamento del progetto esecutivo di WBS LN.L1.50, favorevolmente esaminato dal CTM del 19.11.2008 con voto n. 176, del progetto esecutivo di WBS MA.L1.50, favorevolmente esaminato dal Comitato Tecnico di Magistratura del 21.04.2010 con voto n. 66 e del progetto esecutivo di WBS CH.L1.50, favorevolmente esaminato dal CTM del 18.09.2009 con voto n. 158)						
WBS: LN.L1.50 - MA.L1.50 - CH.L1.50						
WBE: LN.L1.50.PE.11 - MA.L1.50.PE.15 - CH.L1.50.PE.15						
BOCCA DI SAN NICOLO' IMPIANTI						
IMPIANTI DI VENTILAZIONE E CONDIZIONAMENTO						
EDIFICIO ELETTRICO						
DISTRIBUZIONE AERAILICA E IDRAULICA - PIANA A Q. -0.20						
ELABORATO		CONTROLLATO		APPROVATO		
F. JACOBELLI		A.GANDINI		Y.EPRIM		
N. ELABORATO		CODICE FILE		DATA		
MV100P-PE-NHD-4513-11-CO		MV100P-PE-NHD-4513-11-CO.dwg		16 GIUGNO 2014		
CONSORZIO "VENEZIA NUOVA"						
COORDINAMENTO PROGETTAZIONE				PROGETTAZIONE		
VERIFICATO: L. Carretta		CONTROLLATO: V. Ardone				
 CONSORZIO VENEZIA NUOVA		Il Responsabile: Ing. Alberto Scotti				
Ing. H. Redi						
OPERA PROTETTA AI SENSI DELLA LEGGE 22 APRILE 1941 N° 633 TUTTI I DIRITTI RISERVATI QUALSIASI RIPRODUZIONE ED UTILIZZAZIONE NON AUTORIZZATE SARANNO PERSEGUITE A RIGORE DI LEGGE						

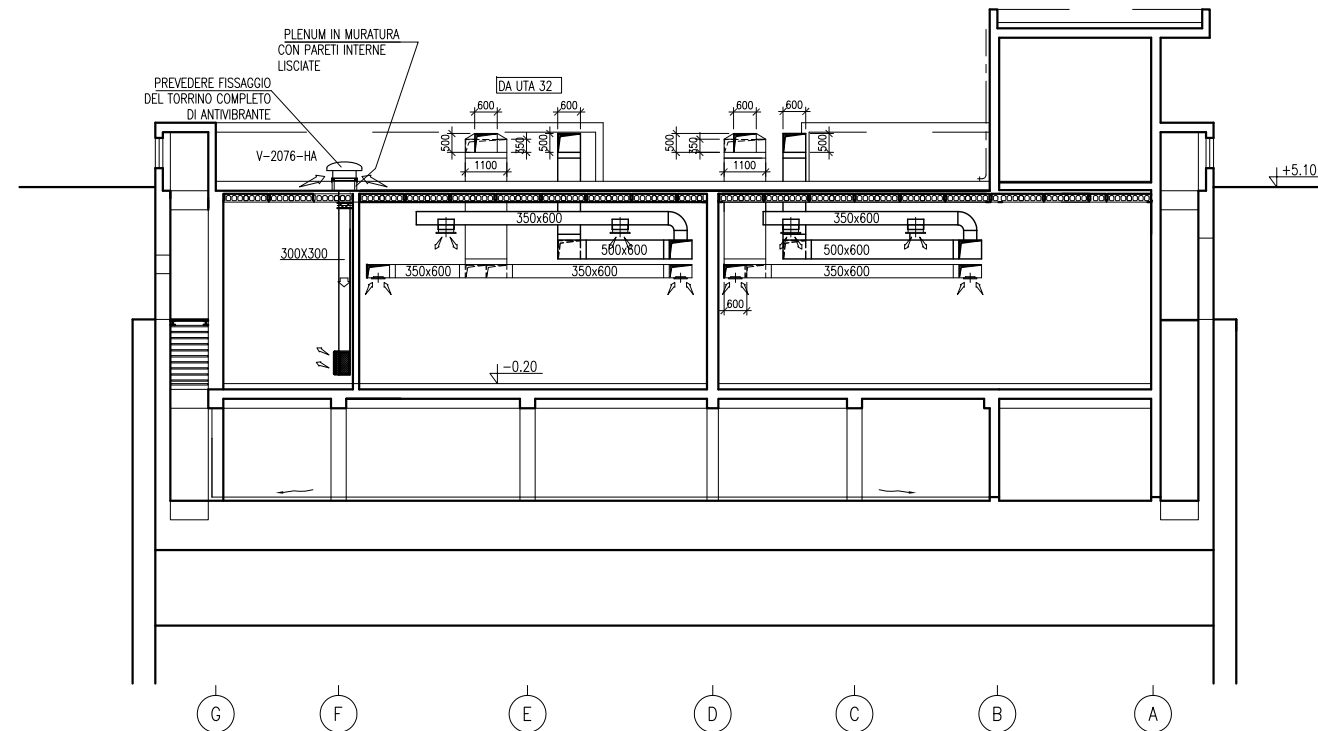

VALIDO SOLO PER IMPIANTI HVAC



This architectural floor plan shows a building with a complex, angular layout. A large circular area occupies the central part of the plan, containing several rectangular rooms and a central hatched rectangular room. The hatched room is located in the center of the circular area. To the left of the circular area, there is a long, narrow rectangular room. To the right, there is a large rectangular room. The building has a sloped roofline on the right side, with a section labeled 'STAIRS' and 'ELEVATOR'. The plan also shows various smaller rooms, corridors, and a large rectangular area at the bottom, possibly a parking lot or a large hall. The overall design is modern and functional.

- 1 - EDIFICI TECNOLOGICI - EDIFICIO ELETTRICO PIANTA A Q.TA -0,20 P.F.
IMPIANTO VENTILAZIONE E CONDIZIONAMENTO DISTRIBUZIONE ARIA
MV100P-PE-NHD-4513
- 2 - EDIFICI TECNOLOGICI - EDIFICIO ELETTRICO PIANTA A Q.TA +5,10 +5,40
IMPIANTO VENTILAZIONE E CONDIZIONAMENTO DISTRIBUZIONE ARIA
MV100P-PE-NHD-4515
- 3 - IMPIANTO VENTILAZIONE E CONDIZIONAMENTO DISTRIBUZIONE ARIA EDIFICIO ELETTRICO
SCHEMA FUNZIONALE - MV100P-PE-NHK-3527
- 4 - IMPIANTO VENTILAZIONE E CONDIZIONAMENTO DISTRIBUZIONE IDRICA EDIFICIO ELETTRICO
SCHEMA FUNZIONALE - MV100P-PE-NHK-3528

1 - TUTTE LE DIMENSIONI SONO ESPRESSE IN mm SALVO DOVE DIVERSAMENTE SPECIFICATO
2 - TUTTE LE QUOTE ALTIMETRICHE SONO ESPRESSE IN m l.m.m.

0 2 4 6 8 10m

OPERA PROTETTA AI SENSI DELLA LEGGE 22 APRILE 1941 N° 633 TUTTI I DIRITTI RISERVATI
QUALSIASI RIPRODUZIONE ED UTILIZZAZIONE NON AUTORIZZATE SARANNO PERSEGUITE A RIGORE DI LEGGE

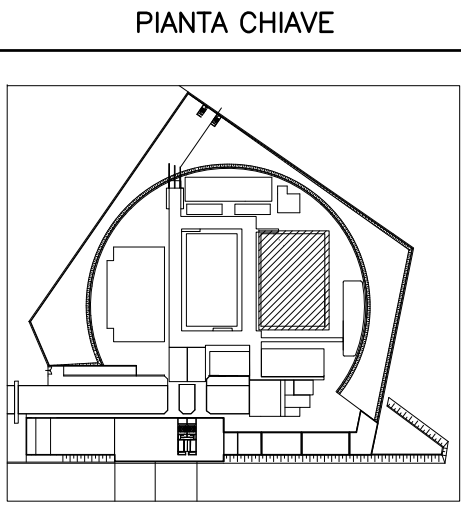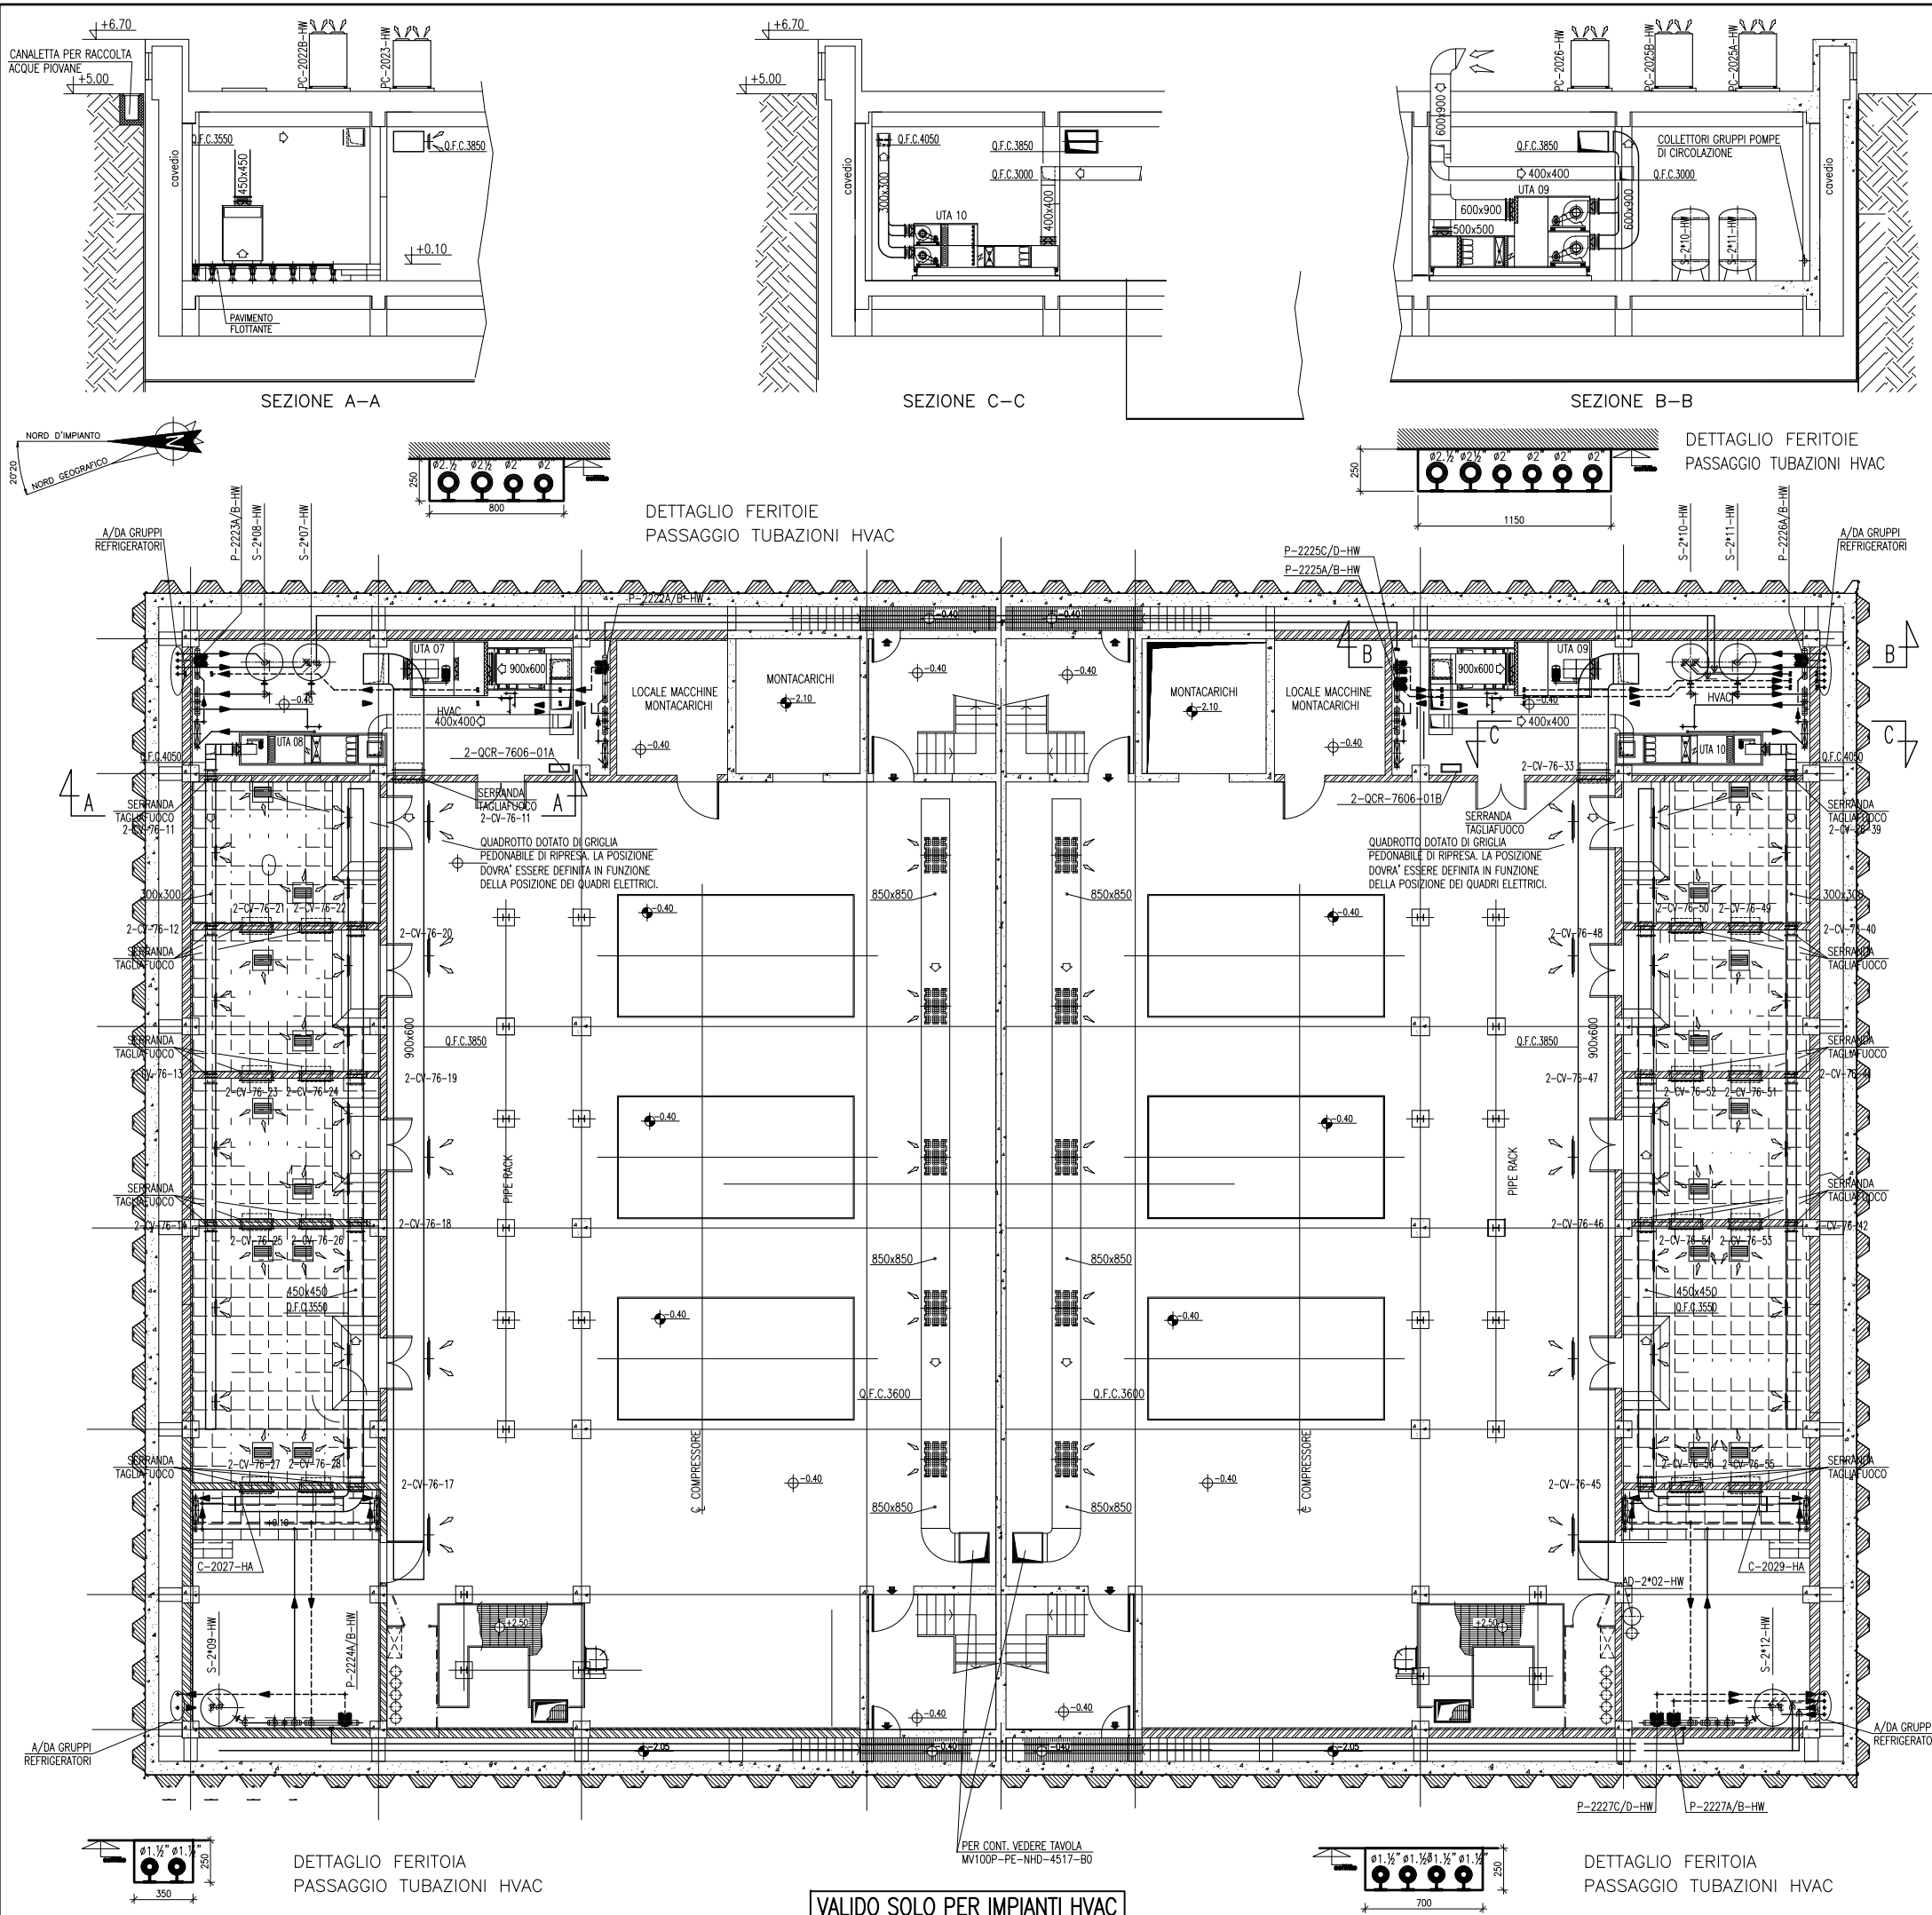

- DISEGNI DI RIFERIMENTO**
- 1 - IMPIANTO VENTILAZIONE E CONDIZIONAMENTO DISTRIBUZIONE ARIA EDIFICIO COMPRESSORI SCHEMA FUNZIONALE - MV100P-PE-NHK-3521
 - 2 - IMPIANTO VENTILAZIONE E CONDIZIONAMENTO DISTRIBUZIONE IDRICA EDIFICIO COMPRESSORI SCHEMA FUNZIONALE - MV100P-PE-NHK-3522

NOTE

1 - TUTTE LE DIMENSIONI SONO ESPRESSE IN mm SALVO DOVE DIVERSAMENTE SPECIFICATO

2 - TUTTE LE QUOTE ALTIMETRICHE SONO ESPRESSE IN m l.m.m.

Q.F.C. QUOTA FONDO CANALE RELATIVA AL PIANO CALPESTIO

0 2 4 6 8 10m

CO 16/06/14 EMISSIONE		FJ	AG	YE
REVISIONE		EL.	CON.	APP.

MINISTERO DELLE INFRASTRUTTURE E DEI TRASPORTI
MAGISTRATO ALLE ACQUE
NUOVI INTERVENTI PER LA SALVAGUARDIA DI VENEZIA
LEGGE N. 798 DEL 29-11-1984
CONVENZIONE REP. 7191 DEL 04-10-1991
ATTO ATTUATIVO REP. 8602 DEL 08-02-2013 (LAVORI)

INTERVENTI ALLE BOCCHE LAGUNARI PER LA REGOLAZIONE DEI FLUSSI DI MAREA
CUP: D51B02000050AC1 (LAVORI)

PROGETTO ESECUTIVO
(estratto ed aggiornamento del progetto esecutivo di WBS LN.L1.50, favorevolmente esaminato dal CTM del 19.11.2008 con voto n. 176, del progetto esecutivo di WBS MA.L1.50, favorevolmente esaminato dal Comitato Tecnico di Magistratura del 21.04.2010 con voto n. 66 e del progetto esecutivo di WBS CH.L1.50, favorevolmente esaminato dal CTM del 18.09.2009 con voto n. 158)

WBS: LN.L1.50 - MA.L1.50 - CH.L1.50
WBE: LN.L1.50.PE.11 - MA.L1.50.PE.15 - CH.L1.50.PE.15

BOCCA DI SAN NICOLO' IMPIANTI

IMPIANTI DI VENTILAZIONE E CONDIZIONAMENTO
EDIFICIO COMPRESSORI - DISPOSIZIONE APPARECCHIATURE
PIANTA A QUOTA PAVIMENTO E SEZIONI

ELABORATO	CONTROLLATO	APPROVATO
F. JACOBELLI	A. GANDINI	Y. EPRIM


N. ELABORATO	CODICE FILE	DATA
MV100P-PE-NHD-4516-11-CO	MV100P-PE-NHD-4516-11-CO.dwg	16 GIUGNO 2014

CONSORZIO "VENEZIA NUOVA"



COORDINAMENTO PROGETTAZIONE		PROGETTAZIONE Il Responsabile: Ing. Alberto Scotti
VERIFICATO: L. Carretta	CONTROLLATO: V. Ardene	

CONSORZIO VENEZIA NUOVA
Ing. H. Redi

OPERA PROTETTA AI SENSI DELLA LEGGE 22 APRILE 1941 N° 633 TUTTI I DIRITTI RISERVATI
QUALSIASI RIPRODUZIONE ED UTILIZZAZIONE NON AUTORIZZATE SARANNO PERSEGUITE A RIGORE DI LEGGE

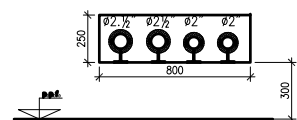

DETTAGLIO FERITOIE
PASSAGGIO TUBAZIONI HVAC

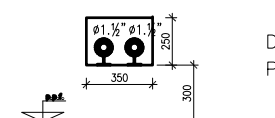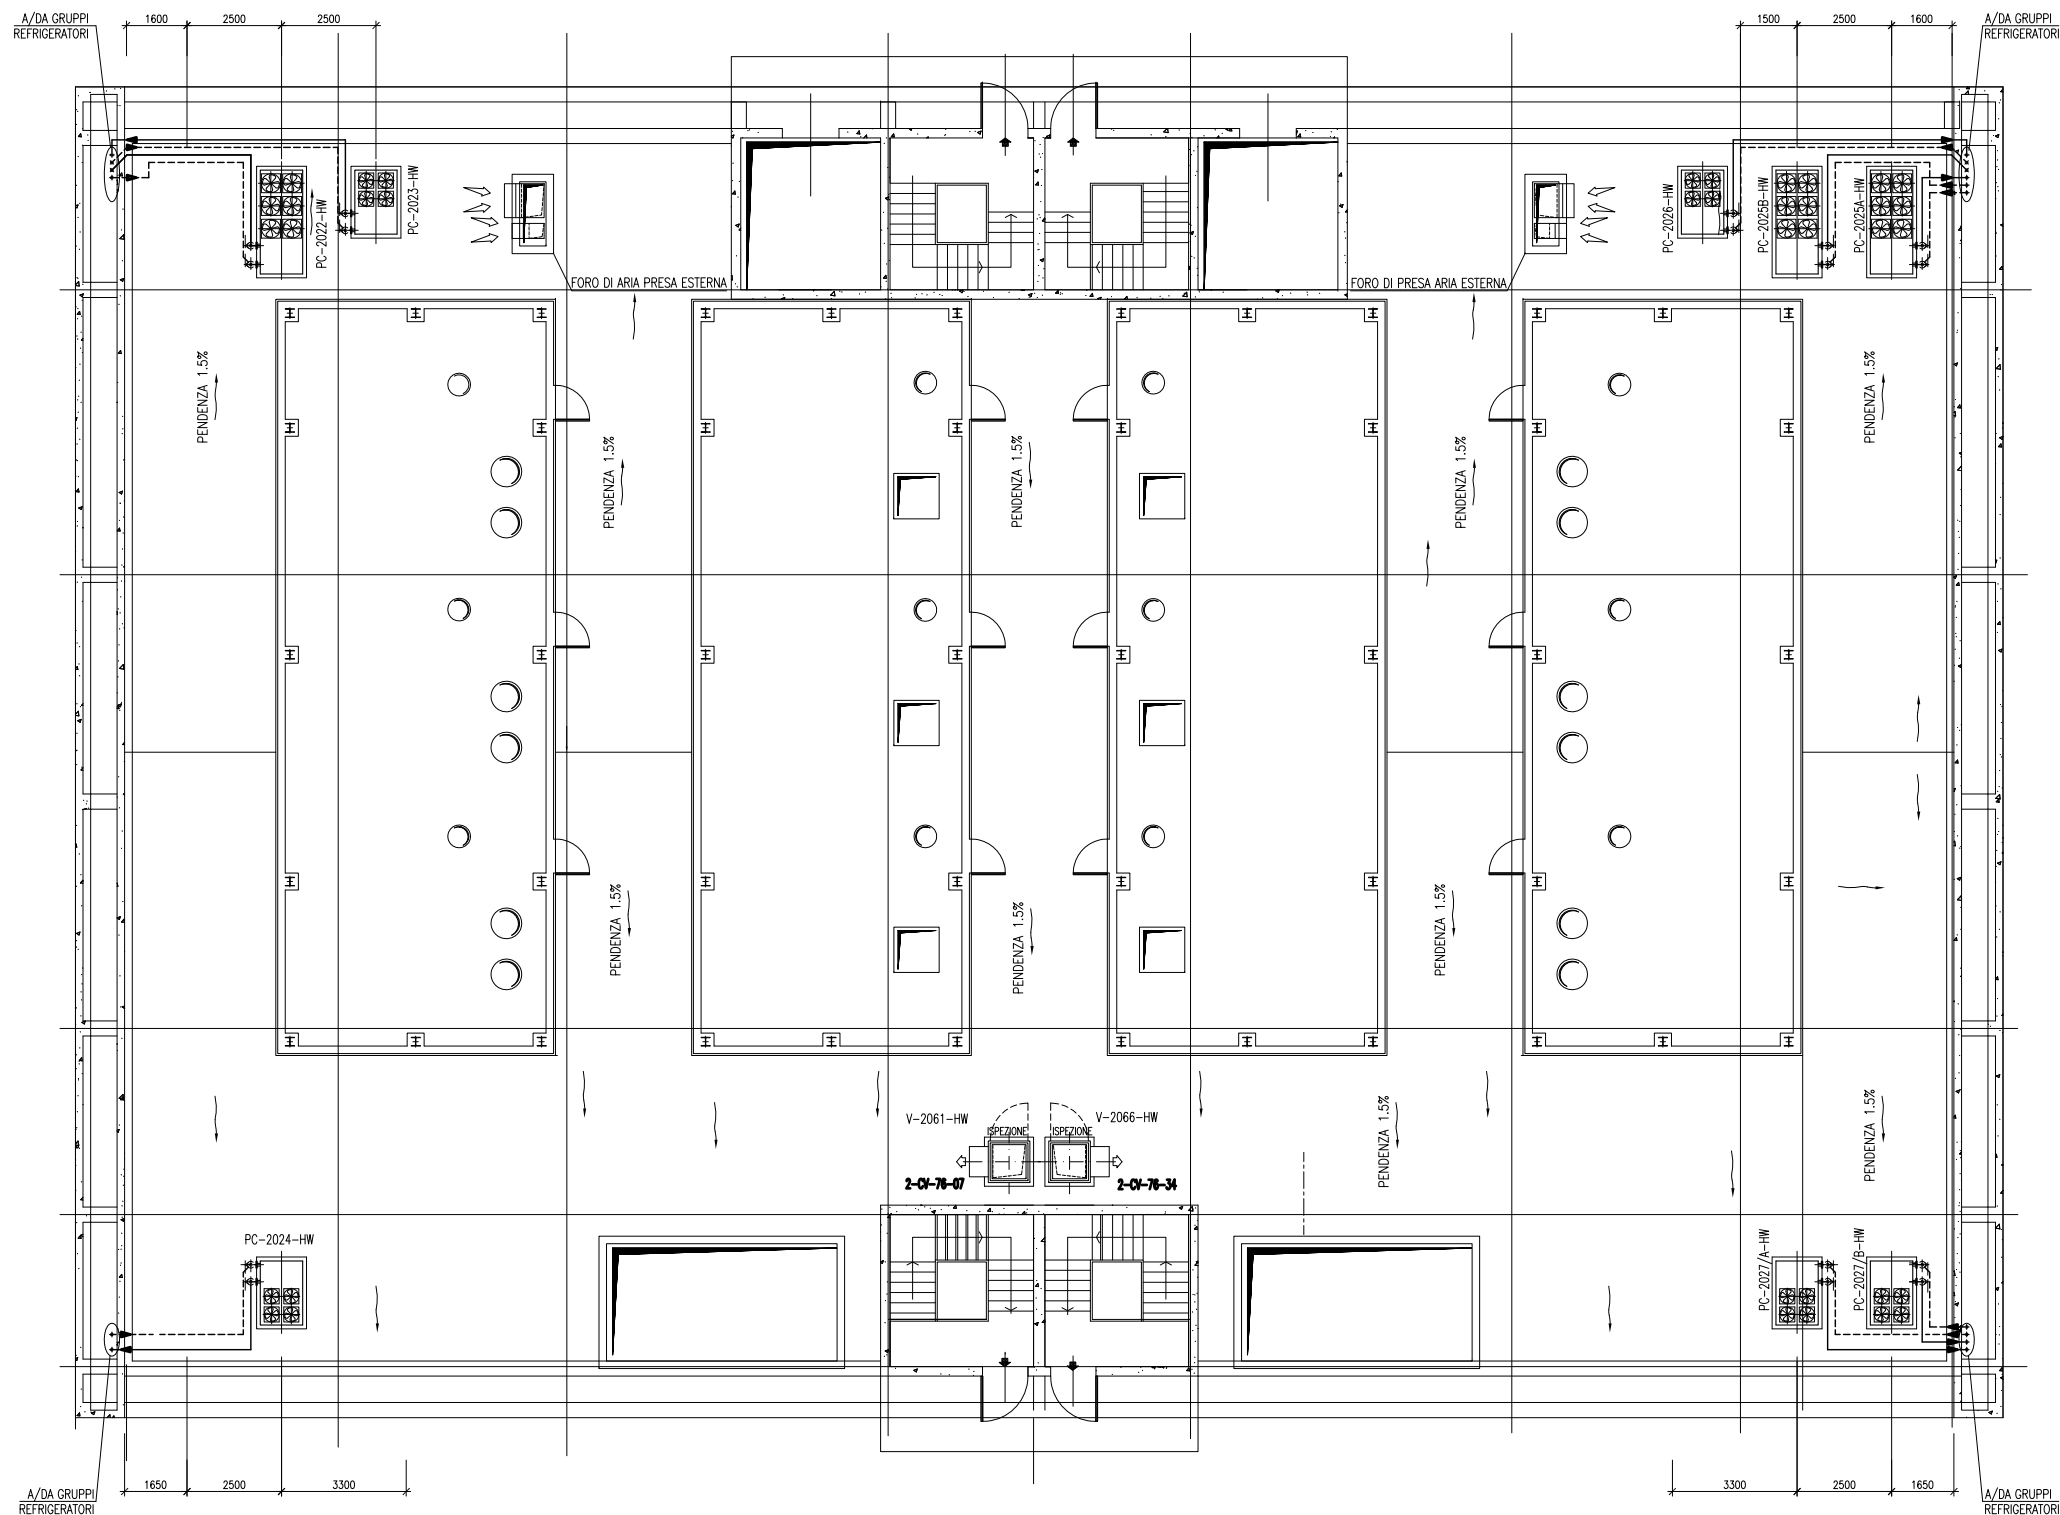

VALIDO SOLO PER IMPIANTI HVAC

1 - IMPIANTO VENTILAZIONE E CONDIZIONAMENTO DISTRIBUZIONE ARIA EDIFICIO COMPRESSORI
SCHEMA FUNZIONALE - MV100P-PE-NHK-3521

2 - IMPIANTO VENTILAZIONE E CONDIZIONAMENTO DISTRIBUZIONE IDRICA EDIFICIO COMPRESSORI
SCHEMA FUNZIONALE - MV100P-PE-NHK-3522

1 - TUTTE LE DIMENSIONI SONO ESPRESSE IN mm SALVO DOVE DIVERSAMENTE SPECIFICATO
2 - TUTTE LE QUOTE ALTIMETRICHE SONO ESPRESSE IN m l.m.m.

UTTE LE QUOTE ALTIMETRICHE INDICATE NELLA TAVOLA SONO RELATIVE AL PIANO CALPESTIO.

[illegible]

<p>MINISTERO DELLE INFRASTRUTTURE E DEI TRASPORTI</p> <p>MAGISTRATO ALLE ACQUE</p> <p>NUOVI INTERVENTI PER LA SALVAGUARDIA DI VENEZIA</p> <p>LEGGE N. 798 DEL 29-11-1984 CONVENZIONE REP. 7191 DEL 04-10-1991 ATTO ATTUATIVO REP. 8602 DEL 08-02-2013 (LAVORI)</p>	<p>INTERVENTI ALLE BOCCHE LAGUNARI PER LA REGOLAZIONE DEI FLUSSI DI MAREA</p> <p>CUP: D51B02000050AC1 (LAVORI)</p>
--	---

PROGETTO ESECUTIVO
(estratto ed aggiornamento del progetto esecutivo di WBS LN.L1.50, favorevolmente esaminato dal CTM del 19.11.2008 con voto n. 176, del progetto esecutivo di WBS MA.L1.50, favorevolmente esaminato dal Comitato Tecnico di Magistratura del 21.04.2010 con voto n. 66 e del progetto esecutivo di WBS CH.L1.50, favorevolmente esaminato dal CTM del 18.09.2009 con voto n. 156)

WBS: LN.L1.50 - MA.L1.50 - CH.L1.50
WBE: LN.L1.50.PE.11 - MA.L1.50.PE.15 - CH.L1.50.PE.15

BOCCA DI SAN NICOLÒ' IMPIANTI

IMPIANTI DI VENTILAZIONE E CONDIZIONAMENTO
EDIFICIO COMPRESSORI - DISPOSIZIONE APPARECCHIATURE
PIANTA A QUOTA COPERTURA

ELABORATO	CONTROLLATO	APPROVATO
F. JACOBELLI	A.GANDINI	Y.EPRIM
N. ELABORATO	CODICE FILE	DATA
WV100P-PE-NHD-4517-11-C0	MV100P-PE-NHD-4517-11-C0.dwg	16 GIUGNO 2014

CONSORZIO	"VENEZIA NUOVA"
-----------	-----------------

COORDINAMENTO PROGETTAZIONE

VERIFICATO:

L. Carretto

CONTROLLATO:

V. Ardone

CONSORZIO VENEZIA NUOVA


Ing. H. Redi

PROGETTAZIONE


Il Responsabile:

Ing. Alberto Scotti


OPERA PROTETTA AI SENSI DELLA LEGGE 22 APRILE 1941 N° 633 TUTTI I DIRITTI RISERVATI
QUALSIASI RIPRODUZIONE ED UTILIZZAZIONE NON AUTORIZZATE SARANNO PERSEGUITE A RIGORE DI LEGGE

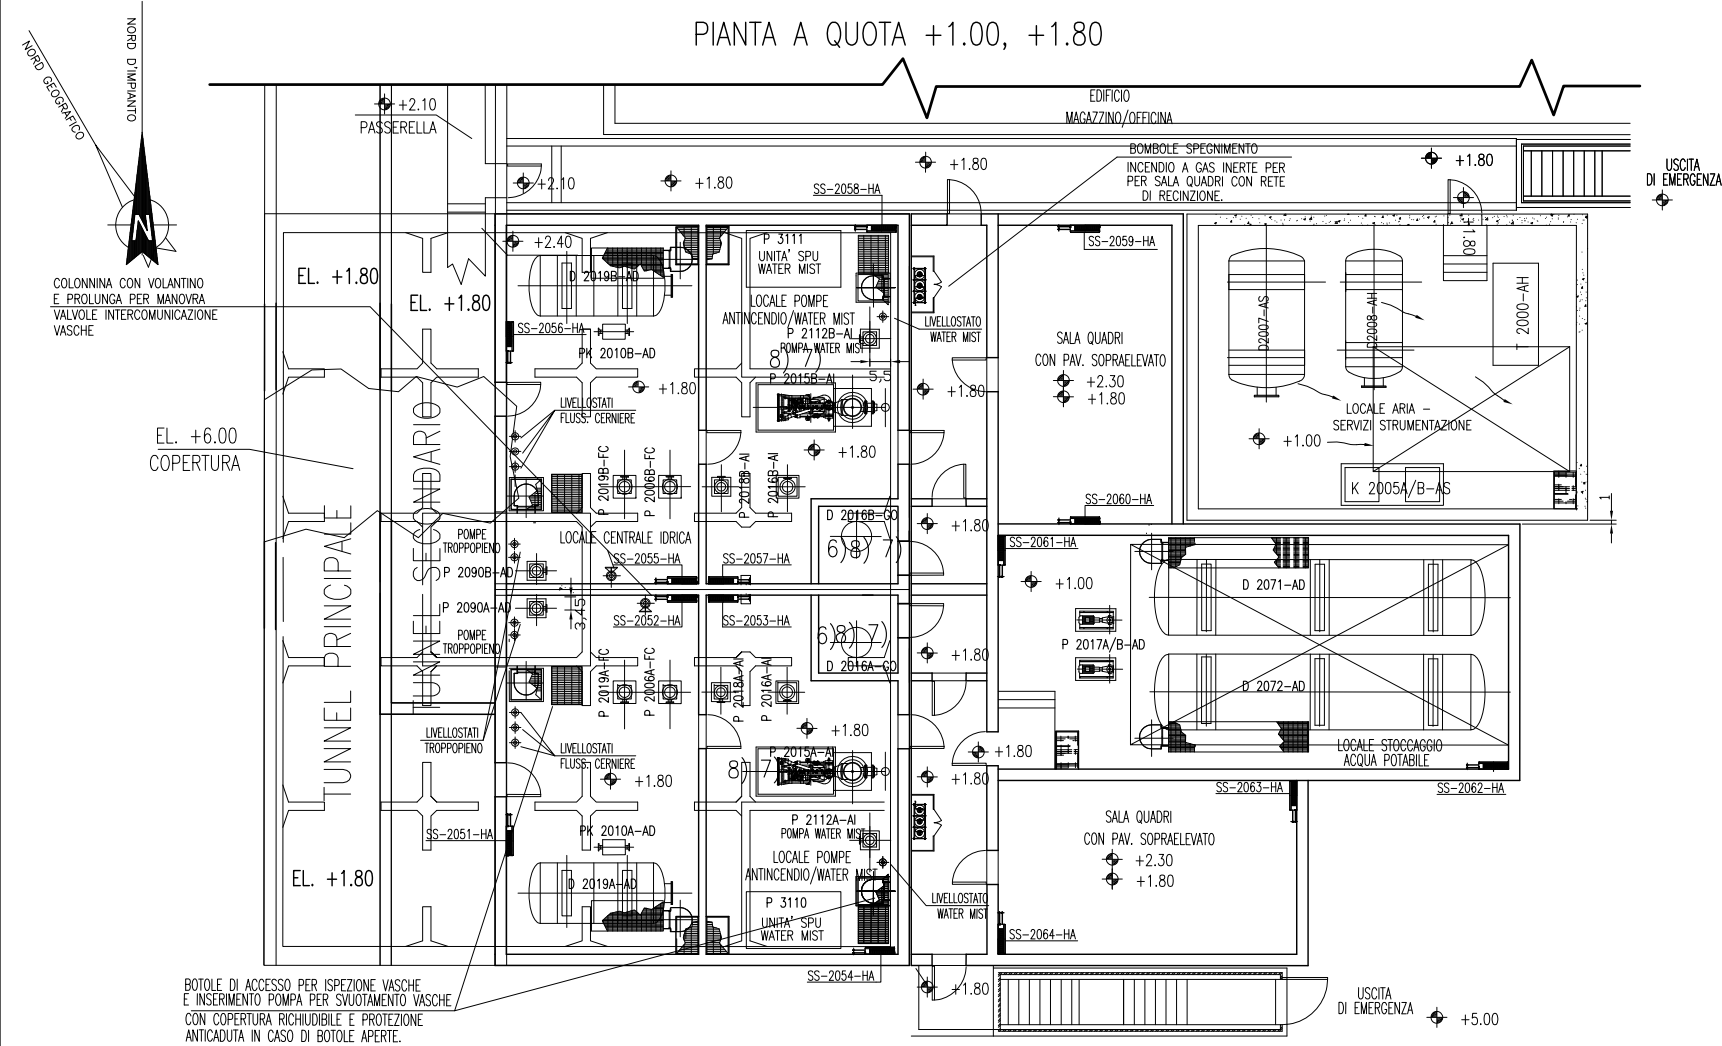

PIANTA A QUOTA COPERTURA

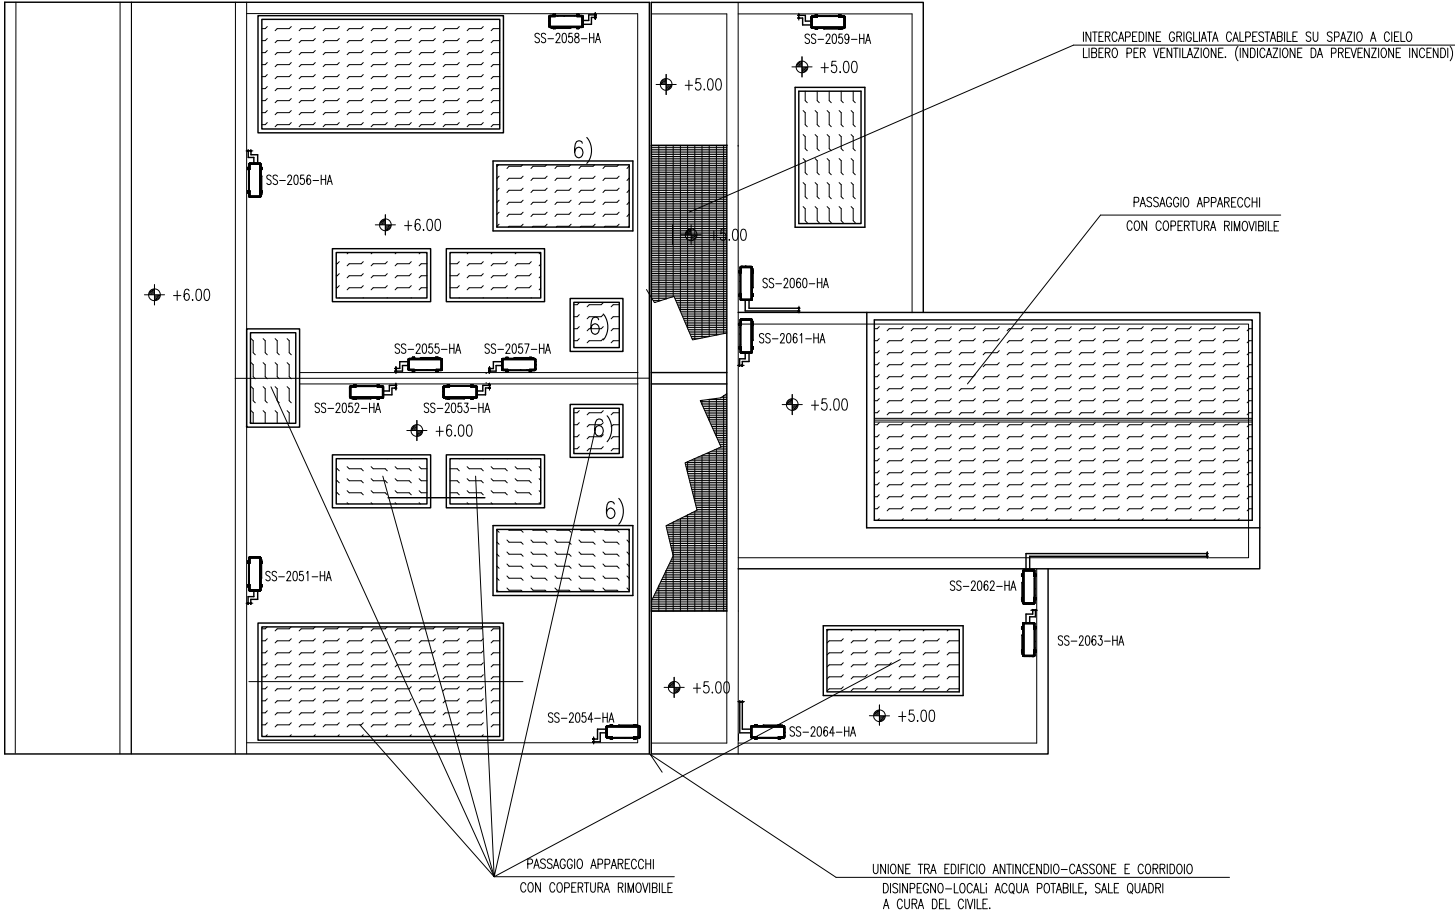

PIANTA CHIAVE

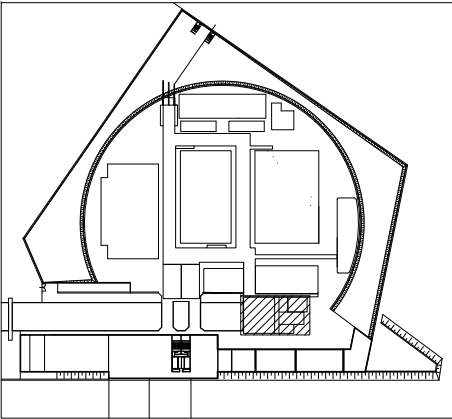

DISEGNI DI RIFERIMENTO


MV100P-PE-NHK-3535 IMPIANTO VENTILAZIONE E CONDIZIONAMENTO EDIFICIO ANTINCENDIO
SCHEMA SPLIT SYSTEM
MV100P-PE-NHK-5034 IMPIANTO VENTILAZIONE E CONDIZIONAMENTO EDIFICIO ANTINCENDIO
LOCALE ARIA SERVIZI STRUMENTAZIONE SPLIT-SYSTEM

NOTE


1 - TUTTE LE DIMENSIONI SONO ESPRESSE IN m SALVO DOVE DIVERSAMENTE SPECIFICATO
2 - TUTTE LE QUOTE ALTIMETRICHE SONO ESPRESSE IN m l.m.m.
Q.F.C. QUOTA FONDO CANALE
Q.F.T. QUOTA FONDO TUBO
LE QUOTE ALTIMETRICHE RELATIVE A CANALI, TUBAZIONI ED EVENTUALI ACCESSORI SI INTENDONO DAL PIANO CALPESTIO.
VALIDO SOLO PER IMPIANTI HVAC
PERCORSO TUBAZIONI DA DEFINIRE IN FASE DI MONTAGGIO
COORDINATO CON INGOMBRI ALTRI IMPIANTI




CO	16/06/14	EMISSIONE		FJ	AG YE
REVISIONE		DESCRIZIONE		EL	CON. APP.
MINISTERO DELLE INFRASTRUTTURE E DEI TRASPORTI					
MAGISTRATO ALLE ACQUE					
NUOVI INTERVENTI PER LA SALVAGUARDIA DI VENEZIA					
LEGGE N. 798 DEL 29-11-1984					
CONVENZIONE REP. 7191 DEL 04-10-1991					
ATTO ATTUATIVO REP. 8602 DEL 08-02-2013 (LAVORI)					
INTERVENTI ALLE BOCCHE LAGUNARI PER LA REGOLAZIONE DEI FLUSSI DI MAREA					
CUP: D51B02000050AC1 (LAVORI)					
PROGETTO ESECUTIVO					
(estratto ed aggiornamento del progetto esecutivo di WBS LN.L1.50, favorevolmente esaminato dal CTM del 19.11.2008 con voto n. 176, del progetto esecutivo di WBS MA.L1.50, favorevolmente esaminato dal Comitato Tecnico di Magistratura del 21.04.2010 con voto n. 66 e del progetto esecutivo di WBS CH.L1.50, favorevolmente esaminato dal CTM del 18.09.2009 con voto n. 158)					
WBS: LN.L1.50 - MA.L1.50 - CH.L1.50					
WBE: LN.L1.50.PE.11 - MA.L1.50.PE.15 - CH.L1.50.PE.15					
BOCCHE DI SAN NICOLO' - MALAMOCCO - CHIOGGIA					
IMPIANTI					
IMPIANTI DI VENTILAZIONE E CONDIZIONAMENTO					
EDIFICIO ANTINCENDIO / STOCCAGGIO ACQUA					
UBICAZIONE SPLIT SYSTEM-PIANTE A QUOTA PAVIMENTO E COPERTURTA					
ELABORATO		CONTROLLATO		APPROVATO	
F. JACOBELLI		A.GANDINI		Y.EPRIM	
N. ELABORATO		CODICE FILE		DATA	
MV100P-PE-NHD-4527-11-CO		MV100P-PE-NHD-4527-11-CO.dwg		16 GIUGNO 2014	
CONSORZIO "VENEZIA NUOVA"					
COORDINAMENTO PROGETTAZIONE			PROGETTAZIONE		
VERIFICATO: L. Carretta			CONTROLLATO: V. Ardone		
					
CONSORZIO VENEZIA NUOVA			Il Responsabile: Ing. Alberto Scotti		
Ing. H. Redi					
OPERA PROTETTA AI SENSI DELLA LEGGE 22 APRILE 1941 N° 633 TUTTI I DIRITTI RISERVATI QUALSIASI RIPRODUZIONE ED UTILIZZAZIONE NON AUTORIZZATE SARANNO PERSEGUITE A RIGORE DI LEGGE					

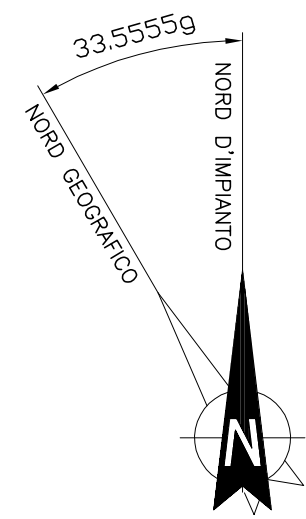

PIANTA A QUOTA PAVIMENTO

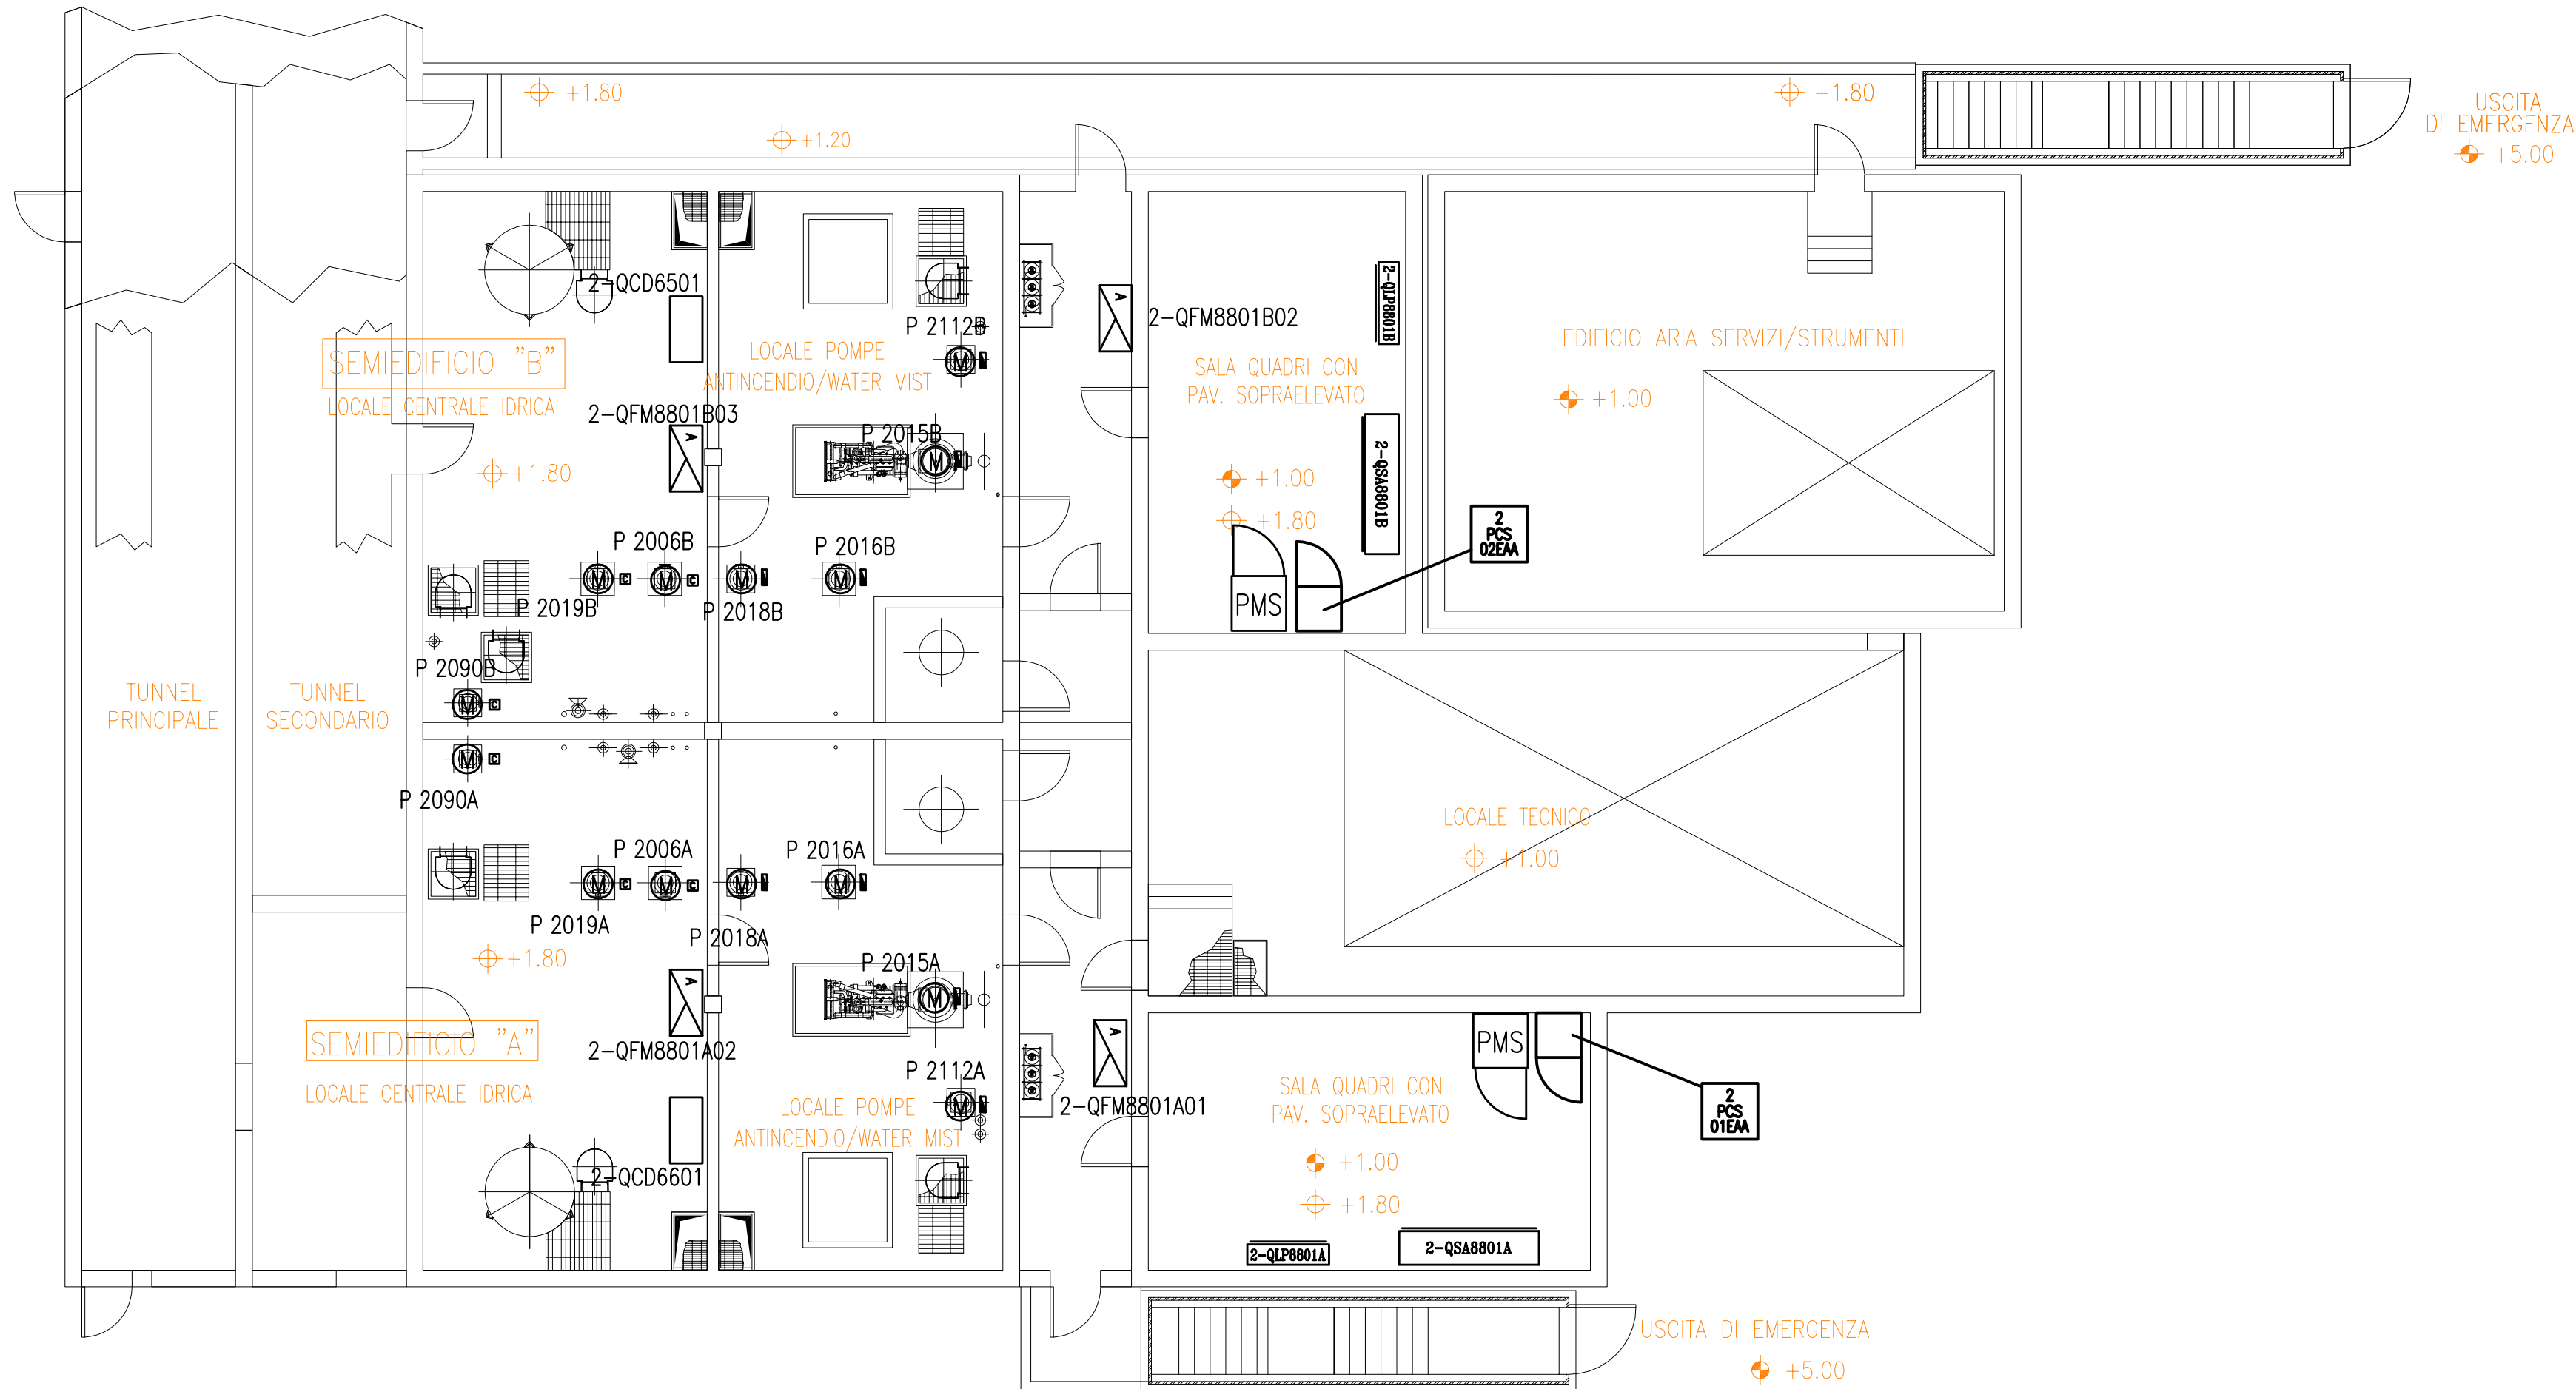


PIANTA A QUOTA COPERTURA

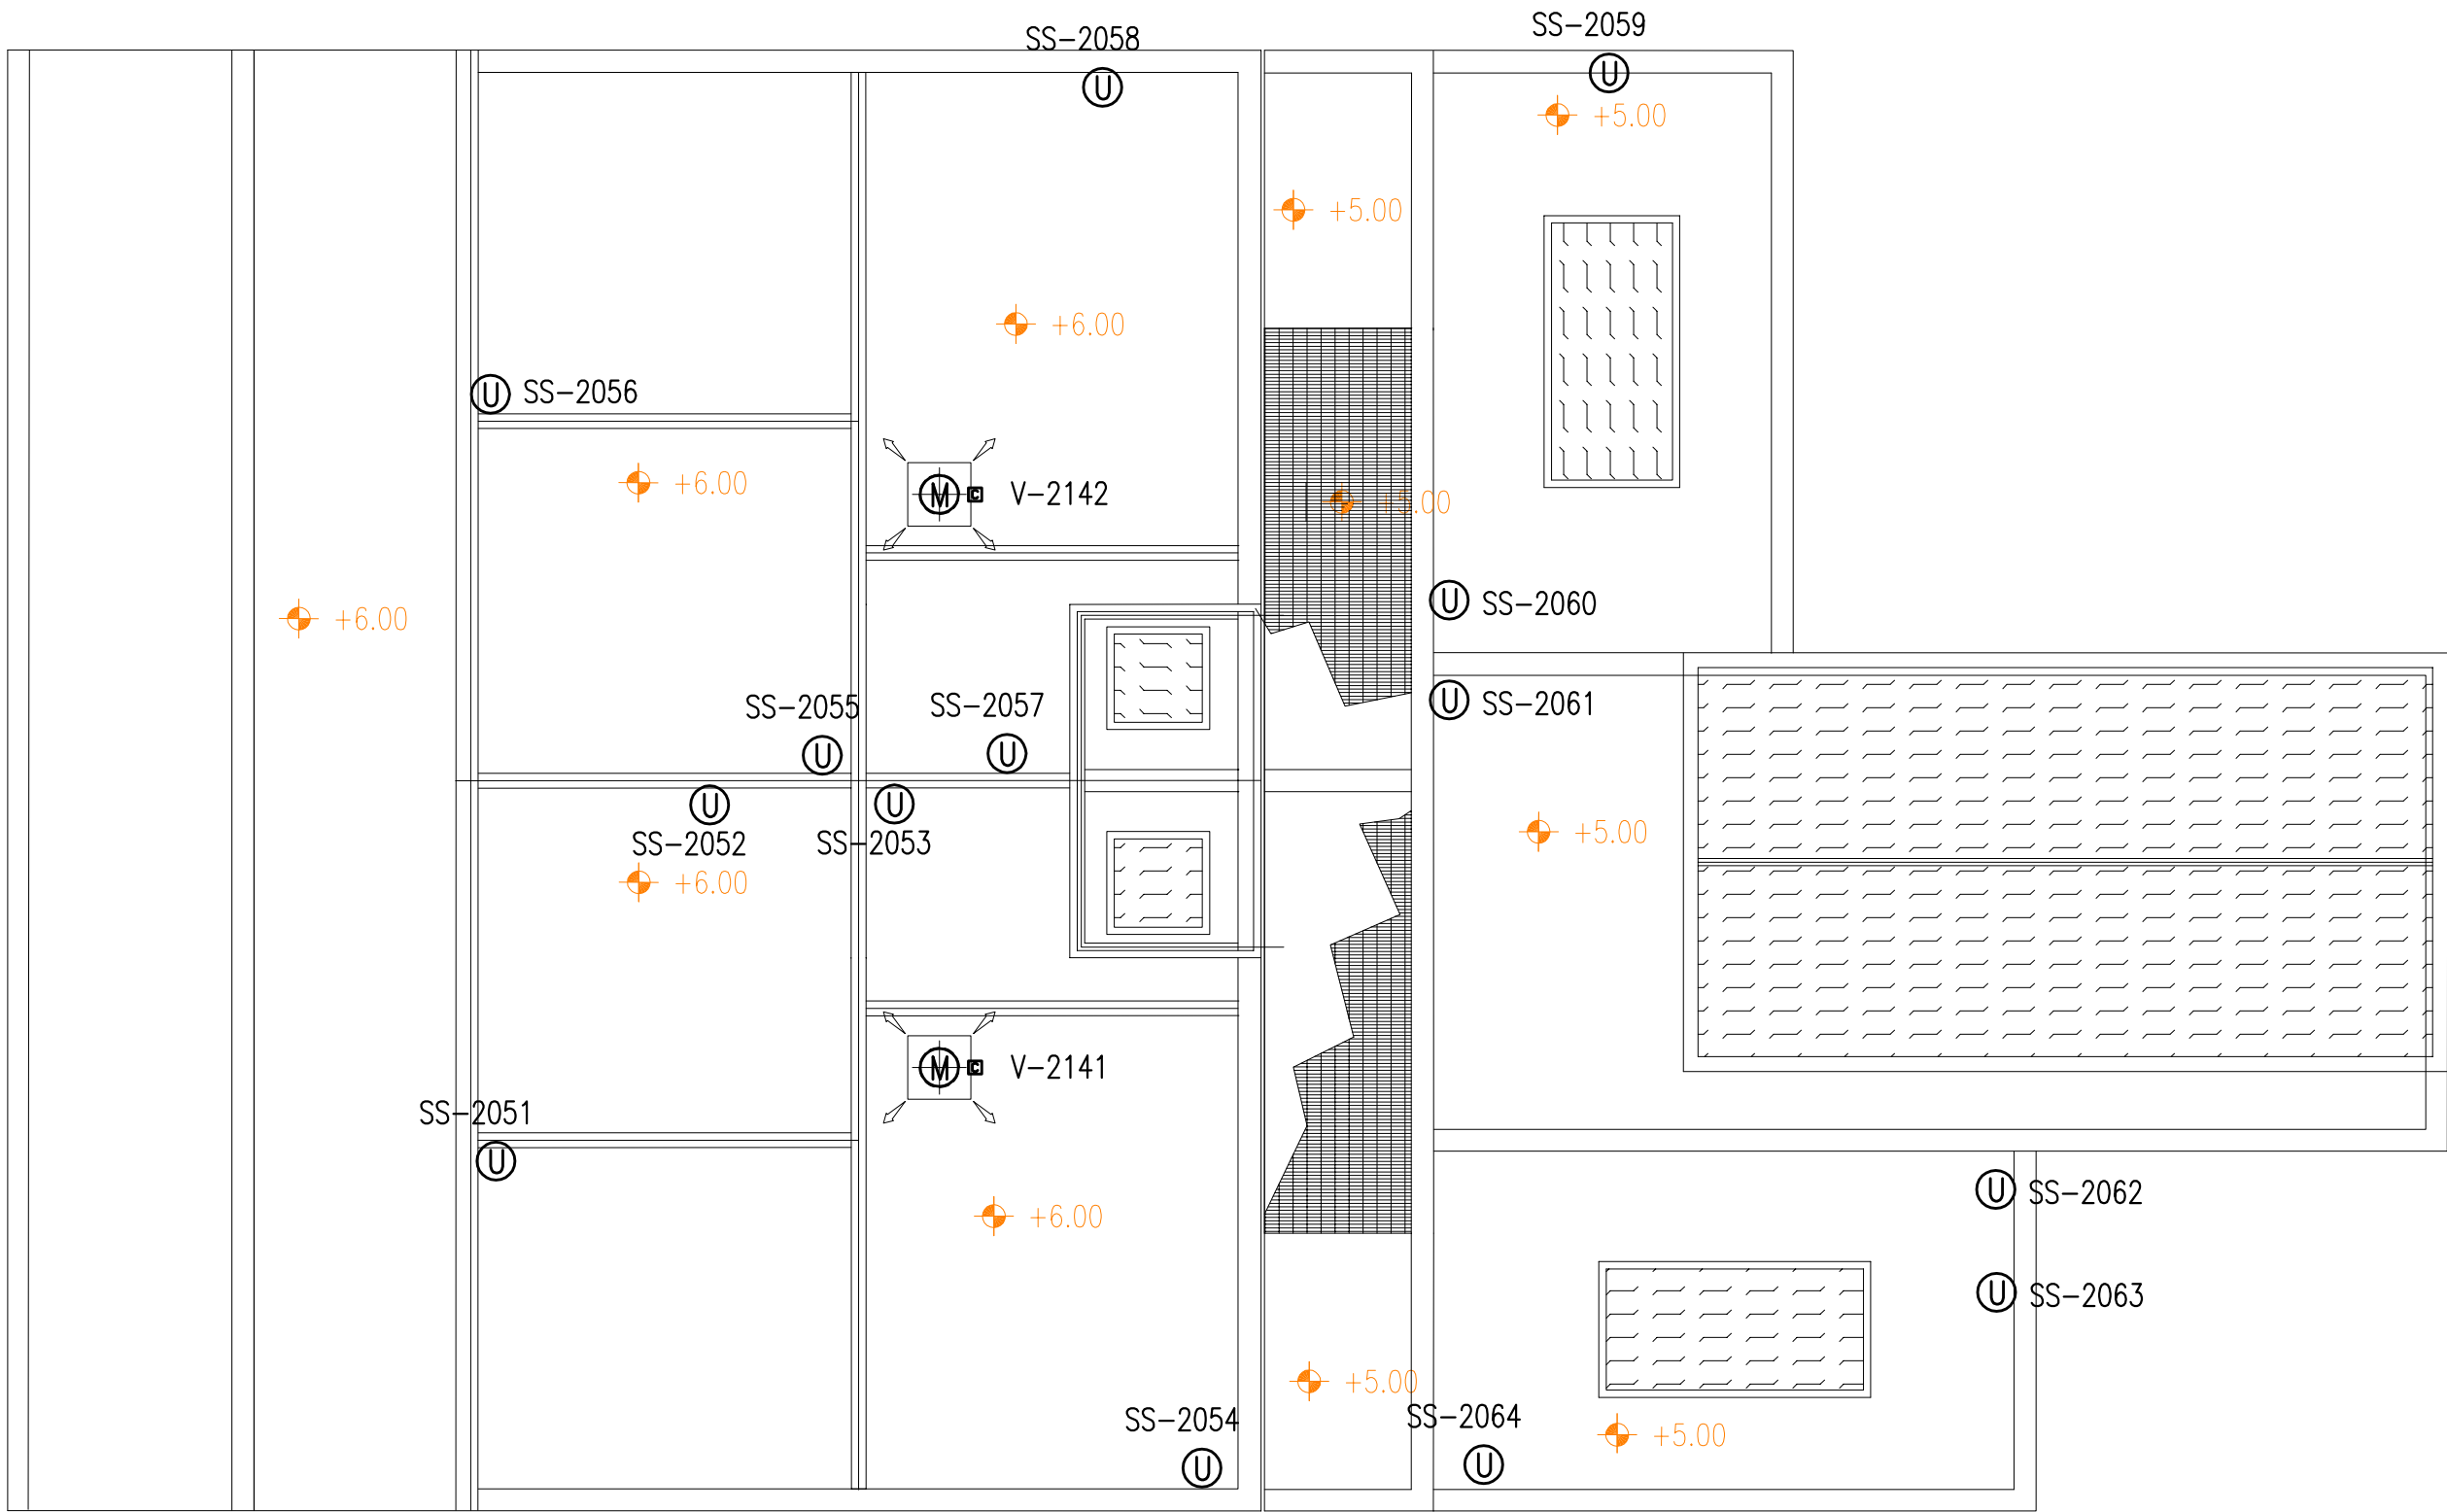

DOCUMENTO VALIDO SOLAMENTE PER DISPOSIZIONE APPARECCHIATURE ELETTRICHE

PIANTA CHIAVE

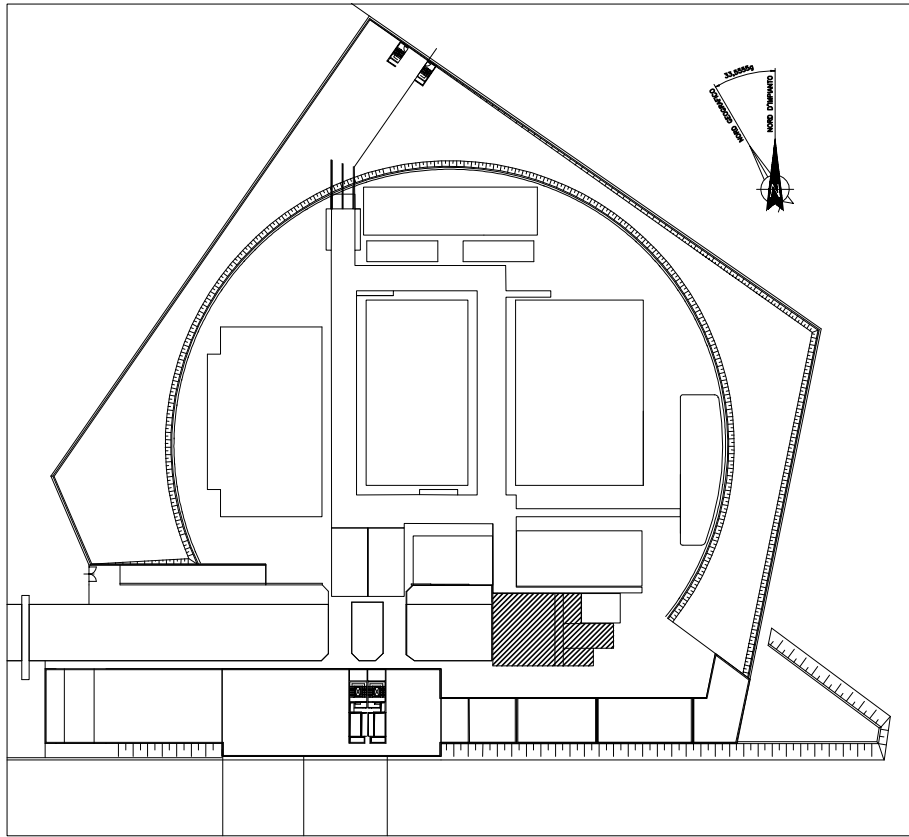

DOCUMENTI DI RIFERIMENTO

MV100P-PE-NED-6501	IMPIANTI ELETTRICI-LEGENDA SIMBOLI ELETTRICI
MV100P-PE-NEL-0301	IMPIANTI ELETTRICI-ELENCO UTENZE ELETTRICHE
MV100P-PE-NEL-0305	IMPIANTI ELETTRICI-ELENCO APPARECCHIATURE

NOTE

- 1-TUTTE LE DIMENSIONI SONO ESPRESSE IN mm, SALVO DOVE DIVERSAMENTE INDICATO
- 2-TUTTE LE QUOTE ALTIMETRICHE SONO ESPRESSE IN m s.l.m.m.
- 3-DOCUMENTO VALIDO SOLAMENTE PER DISPOSIZIONE APPARECCHIATURE ELETTRICHE

CO	07/02/14	EMISSIONE PER APPROVAZIONE		MB	GZ	FP
REVISIONE	DESCRIZIONE			EL.	CON.	APP.

MINISTERO DELLE INFRASTRUTTURE E DEI TRASPORTI
MAGISTRATO ALLE ACQUE

NUOVI INTERVENTI PER LA SALVAGUARDIA
DI VENEZIA

LEGGE N. 798 DEL 29-11-1984
CONVENZIONE REP. 7191 DEL 04-10-1991
ATTO ATTUATIVO REP. 8249 DEL 28-12-2007 (PROGETTAZIONE)
ATTO ATTUATIVO REP. 8602 DEL 08-02-2013 (LAVORI)

INTERVENTI ALLE BOCCHE LAGUNARI PER
LA REGOLAZIONE DEI FLUSSI DI MAREA
CUP: D51B02000050AC1 (LAVORI)

PROGETTO ESECUTIVO
(estratto ed aggiornamento del progetto esecutivo di WBS LN.L1.50, favorevolmente
esaminato dal CTM del 19.11.2008 con voto n. 176)


WBS: LN.L1.50
WBE: LN.L1.50.PE.16

BOCCA DI LIDO IMPIANTI IMPIANTI ELETTRICI
IMPIANTI ELETTRICI - DISPOSIZIONE APPARECCHIATURE EDIFICIO ANTINCENDIO / STOCCAGGIO ACQUA PLANIMETRIE


ELABORATO M. BUSETTO	CONTROLLATO G. ZAROTTI	APPROVATO F. PINTON
N. ELABORATO MV100P-PE-NED-4535-TH-C0	CODICE FILE MV100P-PE-NED-4535-TH-C0.dwg	DATA 07 Febbraio 2014

CONSORZIO "VENEZIA NUOVA"

COORDINAMENTO PROGETTAZIONE VERIFICATO V. Ardene	CONTROLLATO M. Brotto	PROGETTAZIONE GENERALE Ing. Alberto Scotti
CONSORZIO VENEZIA NUOVA Ing. H. Redi		PROGETTAZIONE ESECUTIVA Ing. Fabio Pinton

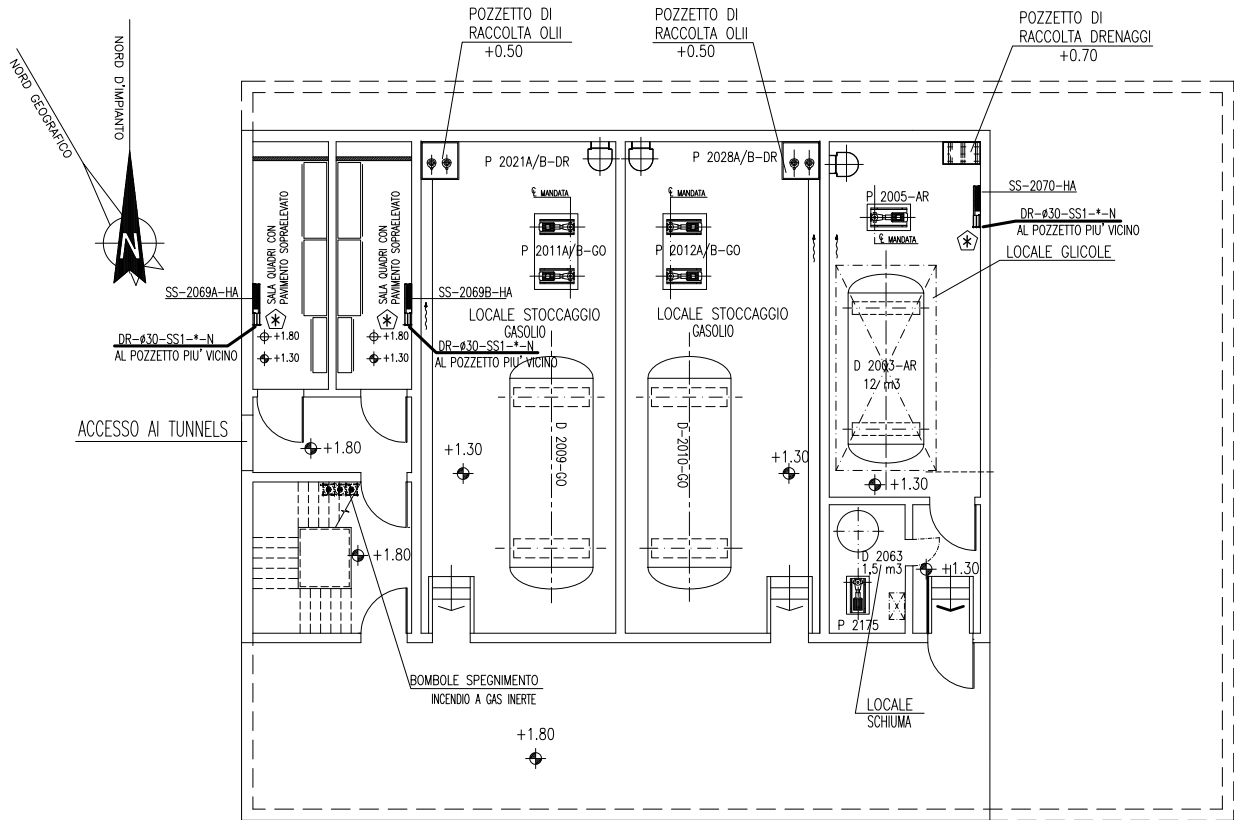


EDIFICIO STOCCAGGIO GASOLIO-GLICOLE - QUOTA +1.80

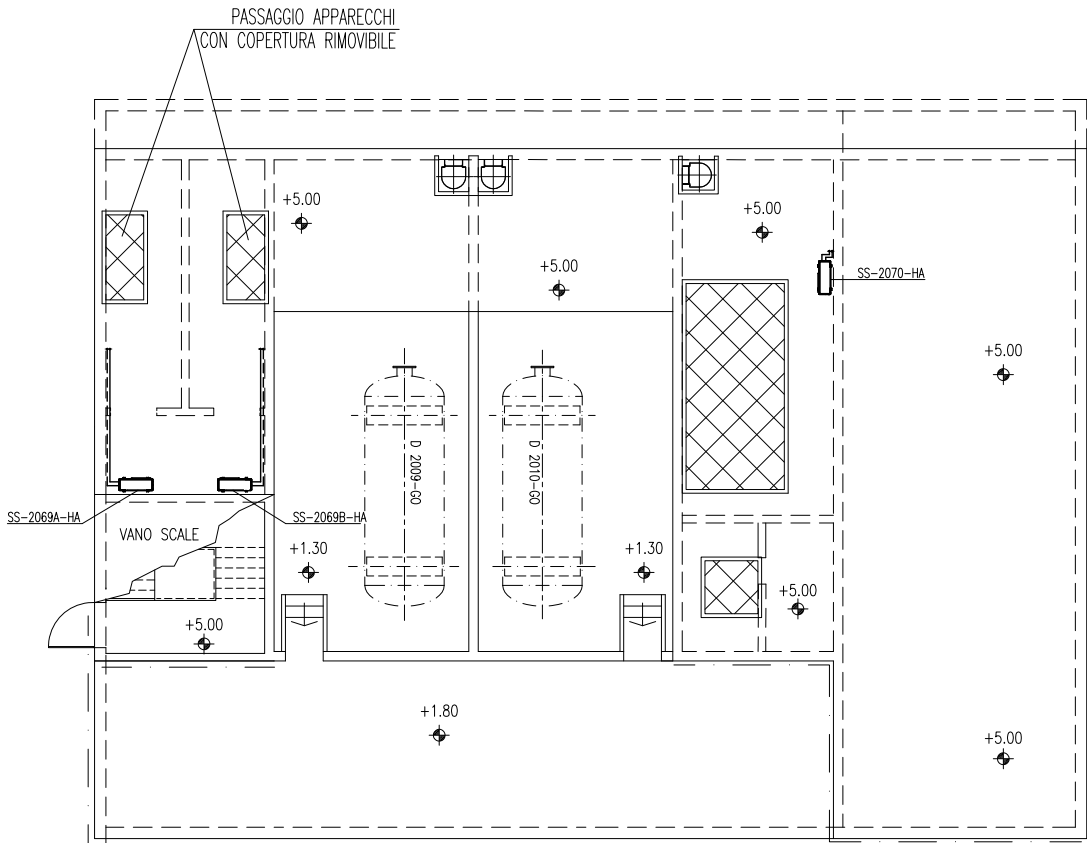

EDIFICIO STOCCAGGIO GASOLIO-GLICOLE - QUOTA +5.00

PIANTA CHIAVE

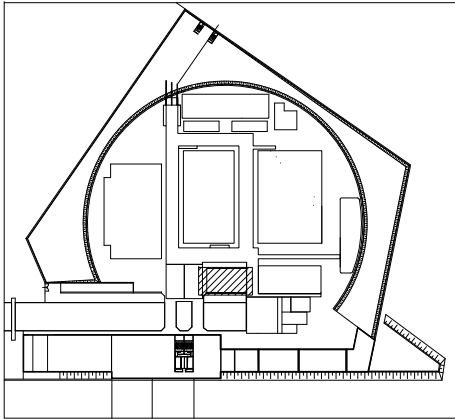

DISEGNI DI RIFERIMENTO

- 1 - MV100P-PE-NHK-3543 BOCCA DI LIDO - S.NICOLO' - EDIFICIO STOCCAGGIO GASOLIO/ACQUA GLICOLATA - IMPIANTO VENTILAZIONE E CONDIZIONAMENTO - SCHEMA FUNZIONALE
1 - MV100P-PE-NHD-6021 BOCCA DI LIDO - S.NICOLO' - EDIFICIO STOCCAGGIO GASOLIO/ACQUA GLICOLATA - IMPIANTO VENTILAZIONE E CONDIZIONAMENTO - SEZIONI

NOTE

NOTE PER HVAC

PERCORSO TUBAZIONI DA DEFINIRE IN FASE DI MONTAGGIO
COORDINATO CON INGOMBRI ALTRI IMPIANTI

- CONVOGLIARE LO SCARICO DELLA CONDENSE AL POZZETTO DI DRENAGGIO DELLE ACQUE BIANCHE O METEORICHE PIU' VICINO CON CONNESSIONE SIFONATA

Q.F.C. QUOTA FONDO CANALE
Q.F.T. QUOTA FONDO TUBO

LE QUOTE ALTIMETRICHE RELATIVE A CANALI, TUBAZIONI ED EVENTUALI ACESSORI SI INTENDONO DAL PIANO CALPESTIO.
VALIDO SOLO PER IMPIANTI HVAC

VALIDO SOLO PER IMPIANTI HVAC

CO	16/06/14	EMISSIONE		FJ	AG YE
	REVISIONE	DESCRIZIONE		EL	CON APP

MINISTERO DELLE INFRASTRUTTURE E DEI TRASPORTI
MAGISTRATO ALLE ACQUE
NUOVI INTERVENTI PER LA SALVAGUARDIA
DI VENEZIA

LEGGE N. 798 DEL 29-11-1984
CONVENZIONE REP. 7191 DEL 04-10-1991
ATTO ATTUATIVO REP. 8602 DEL 08-02-2013 (LAVORI)

INTERVENTI ALLE BOCCHE LAGUNARI PER
LA REGOLAZIONE DEI FLUSSI DI MAREA
CUP: D51B02000050AC1 (LAVORI)

PROGETTO ESECUTIVO
(estratto ed aggiornamento del progetto esecutivo di WBS LN.L1.50, favorevolmente esaminato dal CTM del 19.11.2008 con voto n. 176, del progetto esecutivo di WBS MA.L1.50, favorevolmente esaminato dal Comitato Tecnico di Magistratura del 21.04.2010 con voto n. 66 e del progetto esecutivo di WBS CH.L1.50, favorevolmente esaminato dal CTM del 18.09.2009 con voto n. 158)

WBS: LN.L1.50 - MA.L1.50 - CH.L1.50
WBE: LN.L1.50.PE.11 - MA.L1.50.PE.15 - CH.L1.50.PE.15

BOCCA DI SAN NICOLO'
IMPIANTI


IMPIANTI DI VENTILAZIONE E CONDIZIONAMENTO
EDIFICIO STOCCAGGIO GASOLIO / ACQUA GLICOLE
UBICAZIONE SPLIT SYSTEM - PIANTE

ELABORATO	CONTROLLATO	APPROVATO
F. JACOBELLI	A.GANDINI	Y.EPRIM
N. ELABORATO	CODICE FILE	DATA
MV100P-PE-NHD-4528-11-CO	MV100P-PE-NHD-4528-11-CO.dwg	16 GIUGNO 2014


CONSORZIO "VENEZIA NUOVA"

COORDINAMENTO PROGETTAZIONE
VERIFICATO:
L. Carretta
CONTROLLATO:
V. Ardone
CONSORZIO VENEZIA NUOVA
Ing. H. Redi

PROGETTAZIONE
Il Responsabile:
Ing. Alberto Scotti

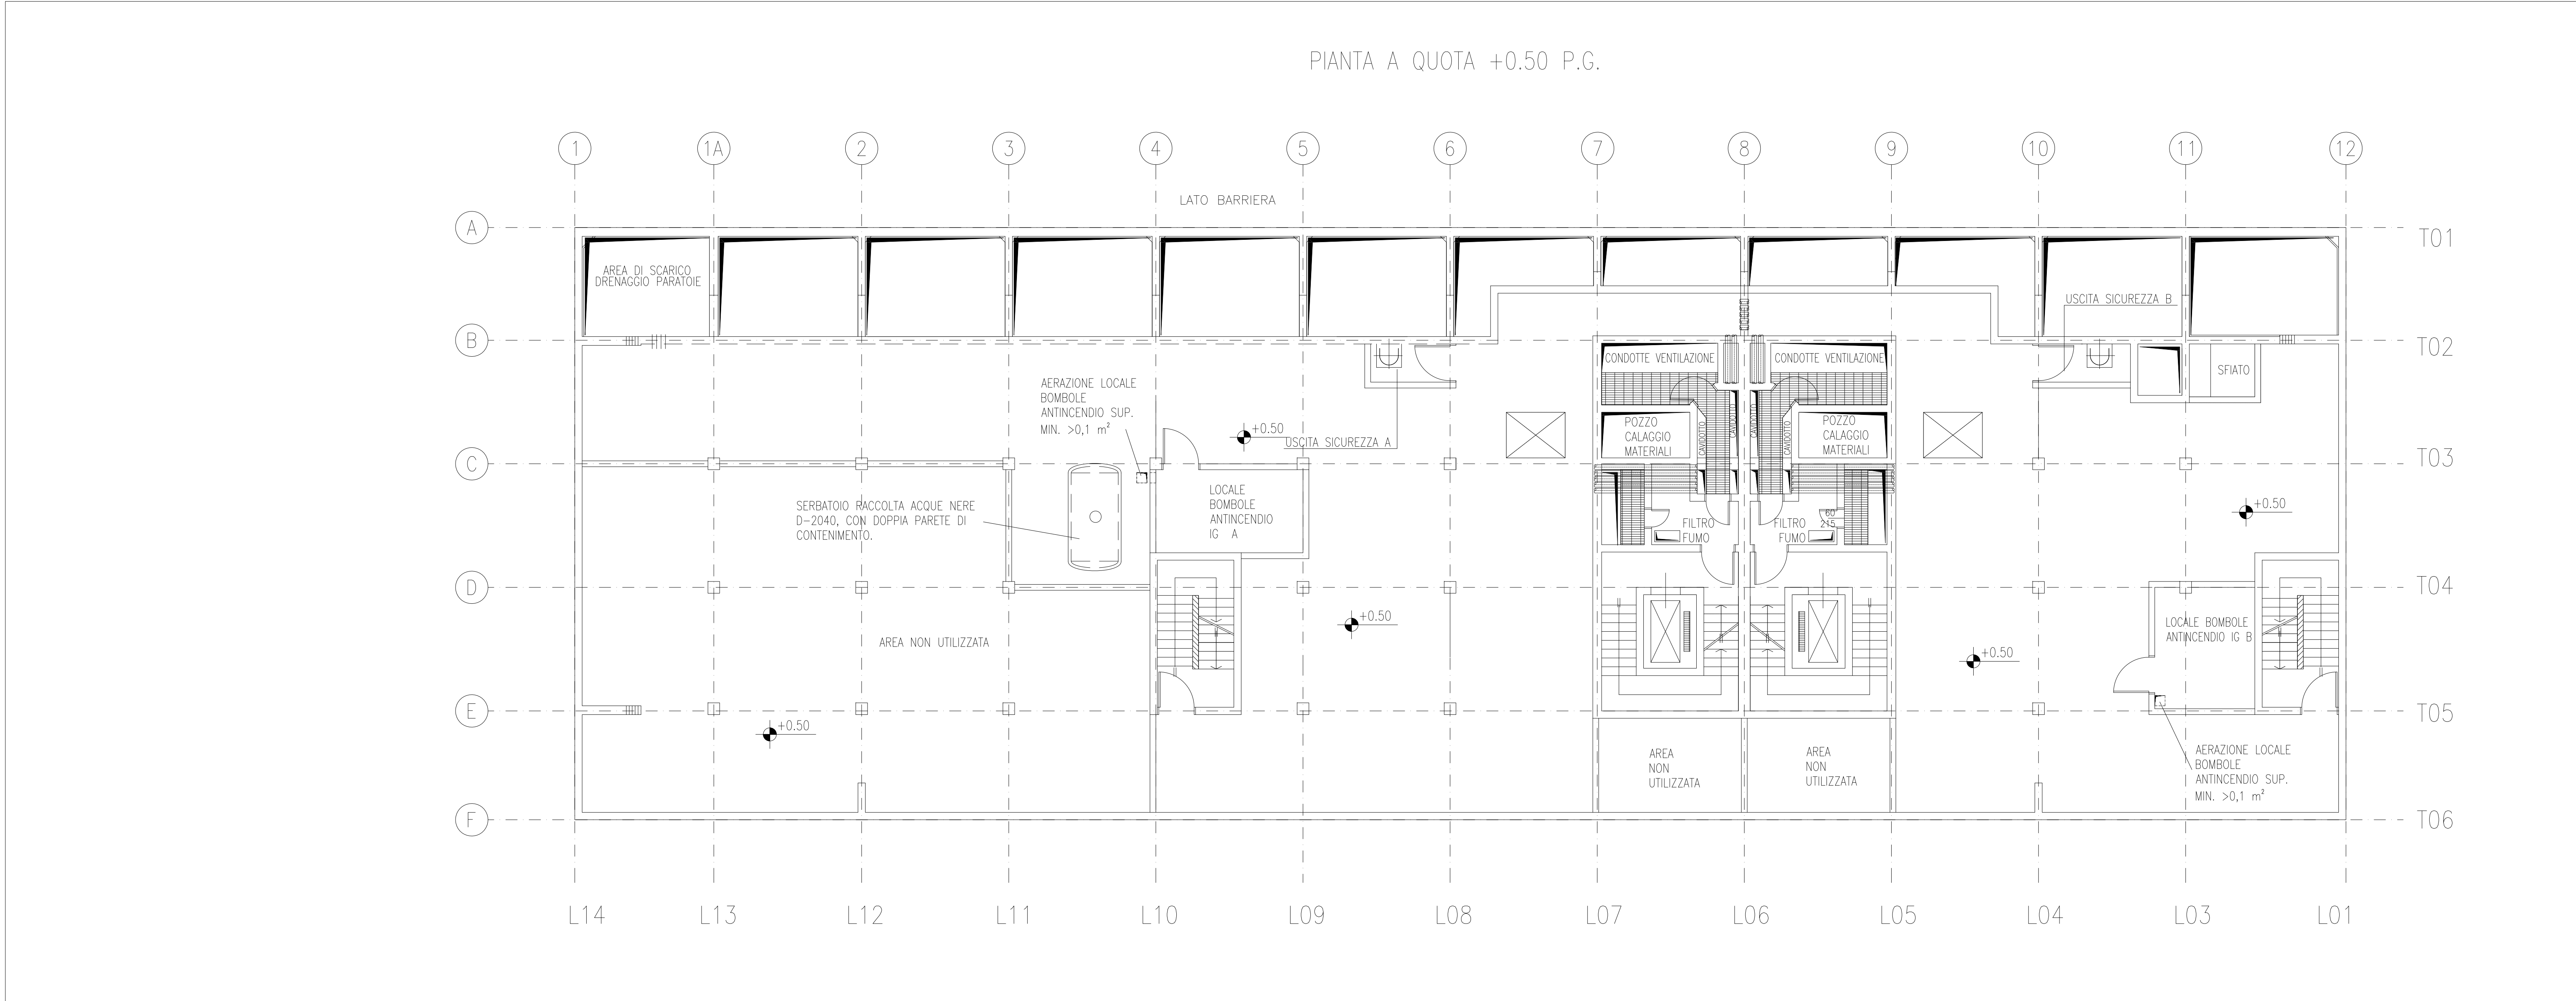


PIANTA A QUOTA +0.50 - SCALA 1:100

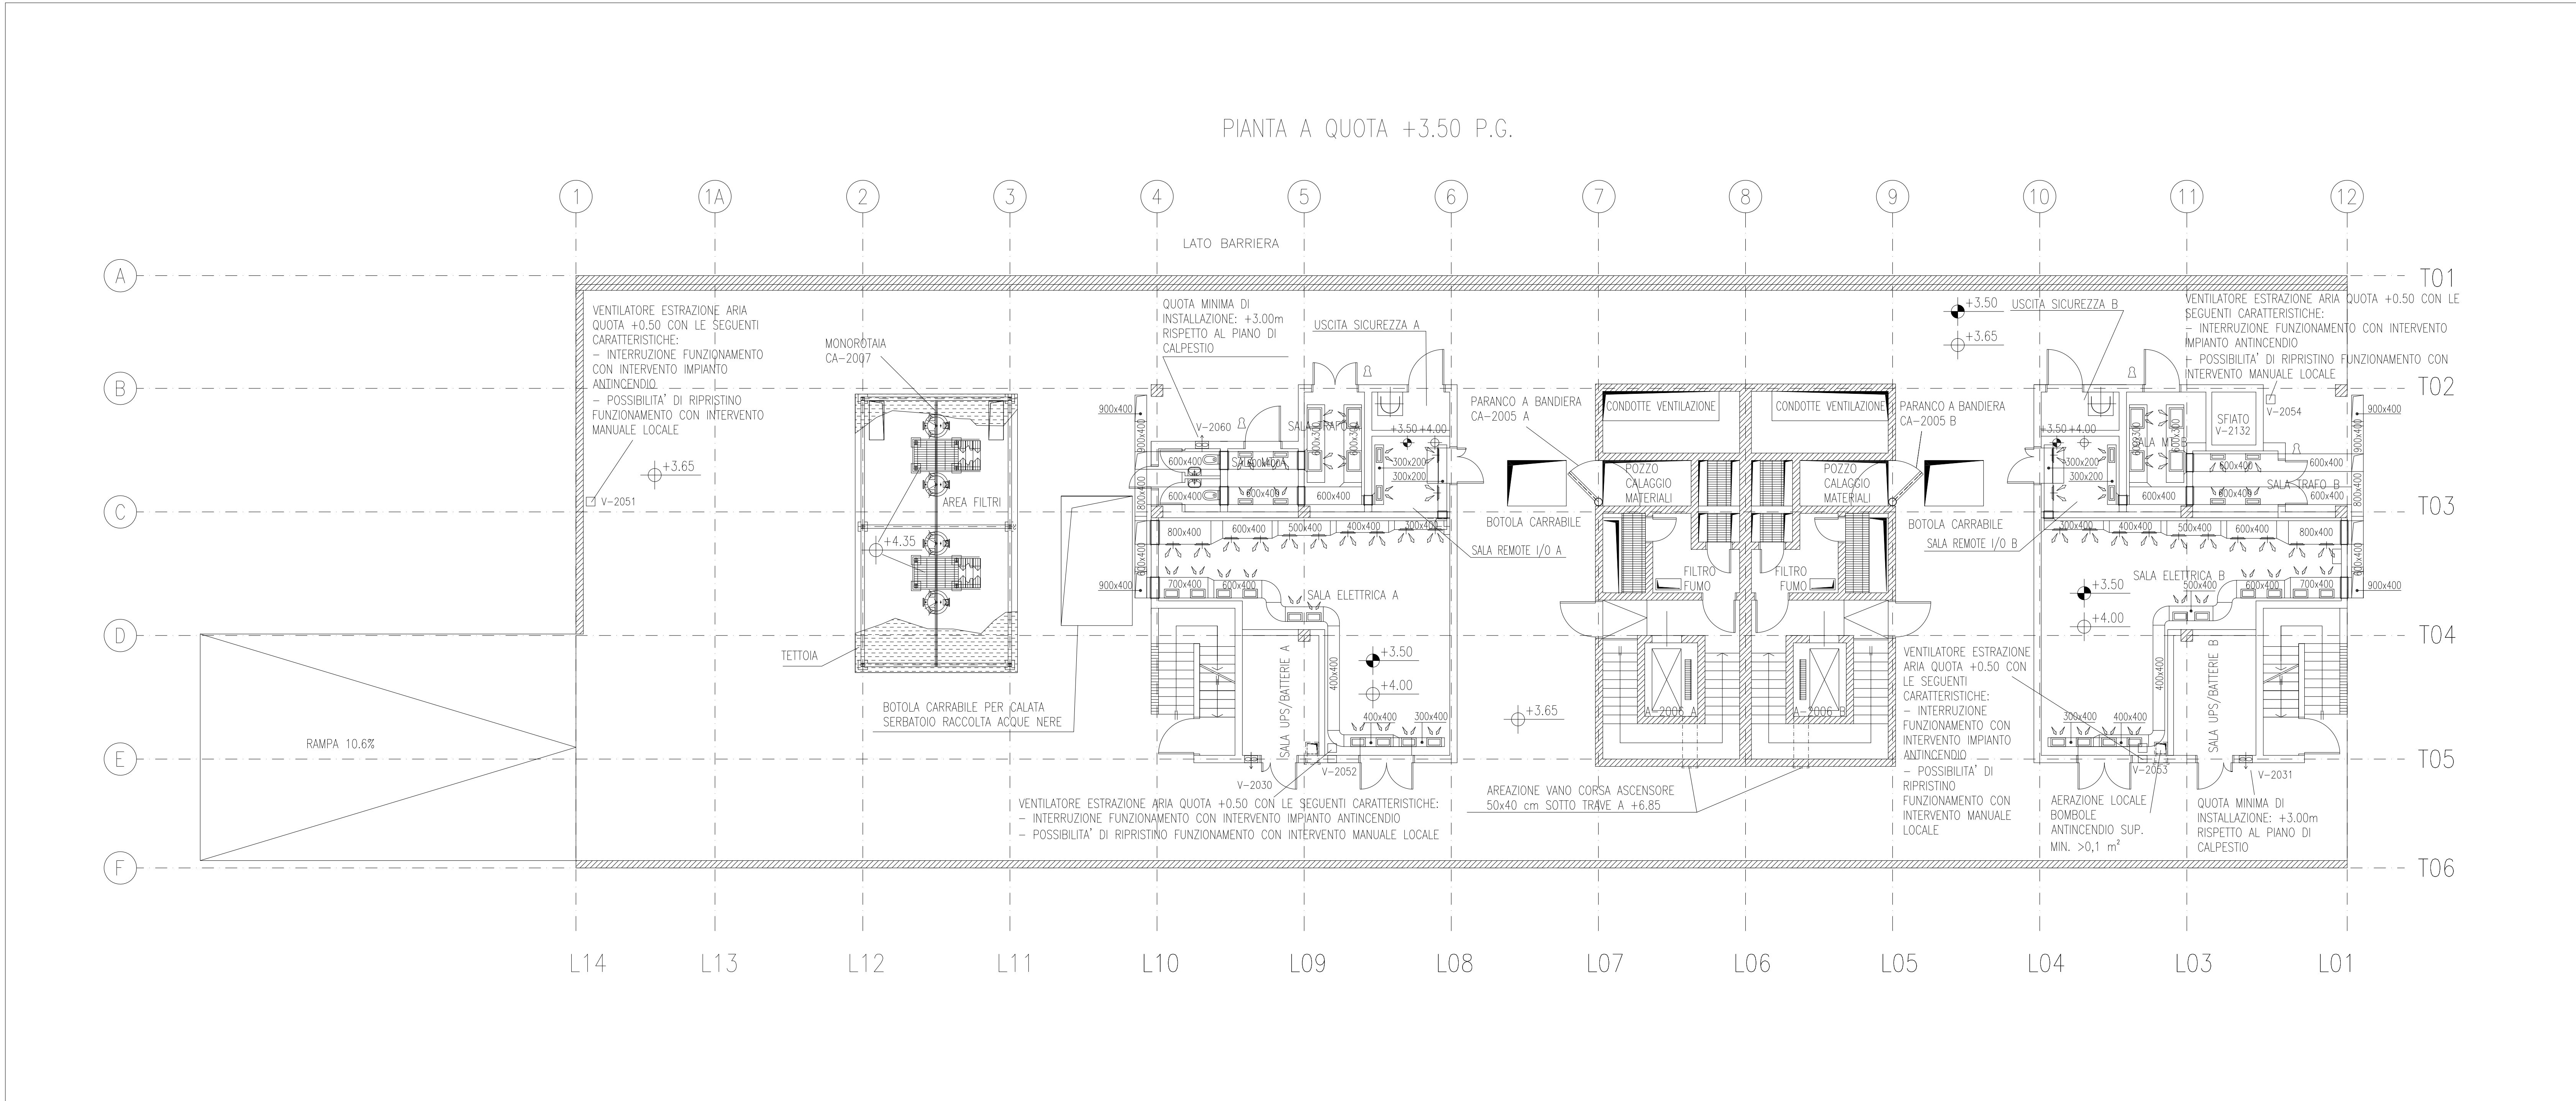

PIANTA DISPOSIZIONE CANALI HVAC QUOTA +3.50 - SCALA 1:100

PIANTA CHIAVE

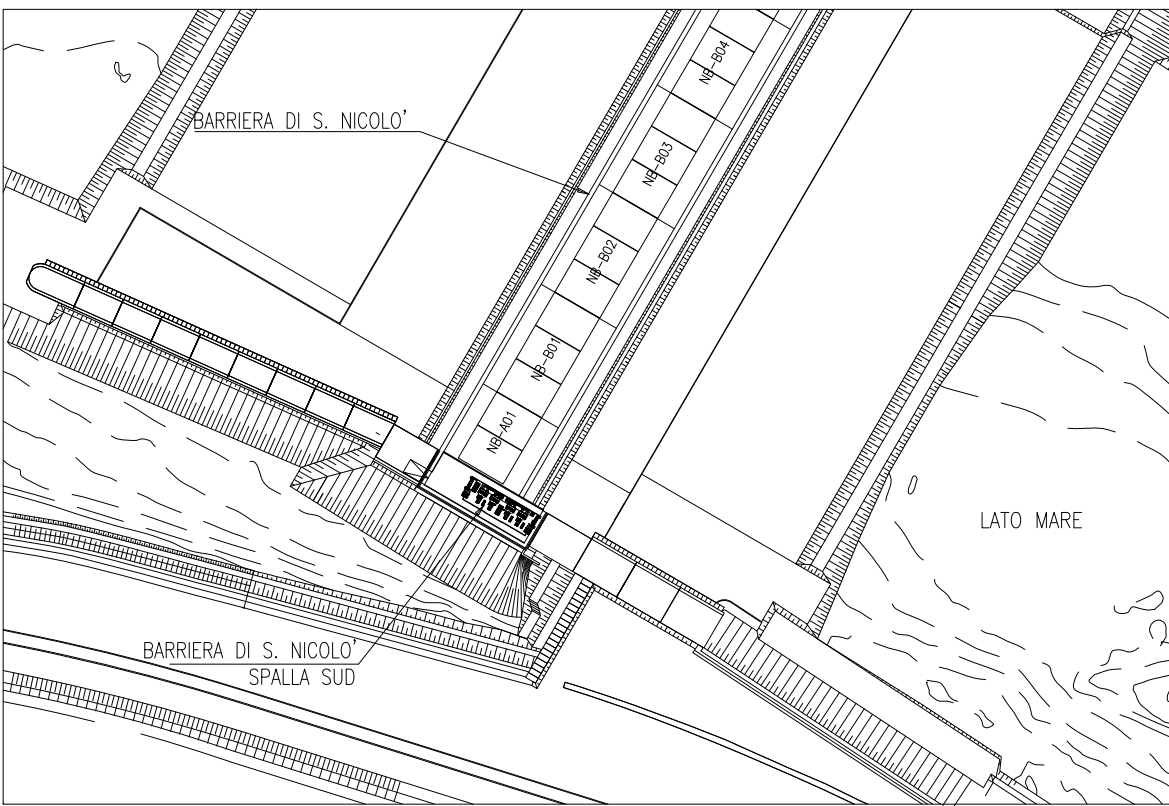



DISEGNI DI RIFERIMENTO


- 1 - IMPIANTO DI VENTILAZIONE E CONDIZIONAMENTO GALLERIA S. NICOLÒ' - LATO SPALLA SUD DISTRIBUZIONE ARIA - SCHEMA FUNZIONALE - MV100P-PE-NHK-3502
- 2 - IMPIANTI DI VENTILAZIONE E CONDIZIONAMENTO EDIFICIO ELE/HVAC SPALLA SUD DISTRIBUZIONE ARIA SCHEMA FUNZIONALE - MV100P-PE-NHK-3571
- 3 - IMPIANTI DI VENTILAZIONE E CONDIZIONAMENTO EDIFICIO ELE/HVAC SPALLA SUD DISTRIBUZIONE IDRICA SCHEMA FUNZIONALE - MV100P-PE-NHK-3572
- 4 - SIMBOLOGIA PER SISTEMI HVAC VEDERE ELABORATO MV100P-PE-GHD-0001
- 5 - PER PARTICOLARI VEDERE ELABORATO MV100P-PE-NHD-4534

NOTE


- 1 - DISEGNO VALIDO SOLAMENTE PER IMPIANTI DI CONDIZIONAMENTO E VENTILAZIONE
- 2 - TUTTE LE DIMENSIONI SONO ESPRESSE IN mm
- 3 - TUTTE LE QUOTE ALTIMETRICHE SONO ESPRESSE IN m SU l.m.m
- 4 - TUTTI GLI SCARICHI CONDENSE DOVRANNO ESSERE CONVOGLIATI AL PUNTO DI RECAPITO PIU' VICINO
- 5 - SULLA COPERTURA, DOVE LE TUBAZIONI SONO POSATE SUL PIANO DI CALPESTIO, DOVRANNO ESSERE PREVISTI IDONEI GRIGLIATI DI PROTEZIONE
- 6 - TUTTI I CANALI, ALL'INTERNO DEGLI AMBIENTI, DOVRANNO ESSERE INSTALLATI IN PROSSIMITA' DEL SOFFITTO
- 7 - I CANALI IN COPERTURA DEL SISTEMA HVAC DEDICATO ALLE GALLERIE DEVONO ESSERE REALIZZATI CON DIMENSIONI E SEZIONI ADATTE ALLA FUNZIONALITA' PREVISTA E DOVRANNO ESSERE OPPORTUNAMENTE RACCORDATI CON QUELLI DI SEZIONE CIRCOLARE NEI CAVEDI VERTICALI TENENDO CONTO DEGLI SPAZI DISPONIBILI E DEI VINCOLI ARCHITETTONICI. I CANALI E LE MACCHINE DEVONO RIMANERE BEN AL DI SOTTO DELLA QUOTA DEI MASCHERAMENTI PREVISTI.

CO	16/06/14	EMISSIONE				FJ	AG	YE
REVISIONE			DESCRIZIONE			EL	CON	APP
MINISTERO DELLE INFRASTRUTTURE E DEI TRASPORTI								
MAGISTRATO ALLE ACQUE								
NUOVI INTERVENTI PER LA SALVAGUARDIA DI VENEZIA								
LEGGE N. 798 DEL 29-11-1984								
CONVENZIONE REP. 7191 DEL 04-10-1991								
ATTO ATTUATIVO REP. 8602 DEL 08-02-2013 (LAVORI)								
INTERVENTI ALLE BOCCHE LAGUNARI PER LA REGOLAZIONE DEI FLUSSI DI MAREA								
CUP: D51B02000050ACI (LAVORI)								
PROGETTO ESECUTIVO								
(estratto ed aggiornamento del progetto esecutivo di WBS LN.L1.50, favorevolmente esaminato dal CTM del 19.11.2008 con voto n. 176, del progetto esecutivo di WBS MALI.50, favorevolmente esaminato dal Comitato Tecnico di Magistratura del 21.04.2010 con voto n. 66 e del progetto esecutivo di WBS CHLI.50, favorevolmente esaminato dal CTM del 18.09.2009 con voto n. 158)								
WBS: LN.L1.50 - MALI.50 - CH.LI.50								
WBE: LN.L1.50.PE.11 - MA.LI.50.PE.15 - CH.LI.50.PE.15								
BOCCA DI SAN NICOLO'								
IMPIANTI								
IMPIANTI DI VENTILAZIONE E CONDIZIONAMENTO								
EDIFICIO ELE/HVAC - SPALLA SUD								
DISPOSIZIONE APPARECCHIATURE - PIANTE A +3.50 E +0.50								
ELABORATO			CONTROLLATO			APPROVATO		
F. JACOPELLI			A.GANDINI			Y.EPRIM		
N. ELABORATO			CODICE FILE			DATA		
MV100P-PE-NHD-4531-11-CO			MV100P-PE-NHD-4531-11-CO.dwg			16 GIUGNO 2014		
CONSORZIO "VENEZIA NUOVA"								
COORDINAMENTO PROGETTAZIONE					PROGETTAZIONE			
VERIFICATO: L. Corretto					CONTROLLATO: V. Ardano			
CONSORZIO VENEZIA NUOVA								
 CONSORZIO VENEZIA NUOVA					Ing. H. Redi			
OPERA PROTETTA AI SENSI DELLA LEGGE 22 APRILE 1941 N° 633 TUTTI I DIRITTI RISERVATI								
QUALSIASI RIPRODUZIONE ED UTILIZZAZIONE NON AUTORIZZATE SARANNO PERSEGUITE A RISCHIO DI LEGGE								

PIANTA CHIAVE

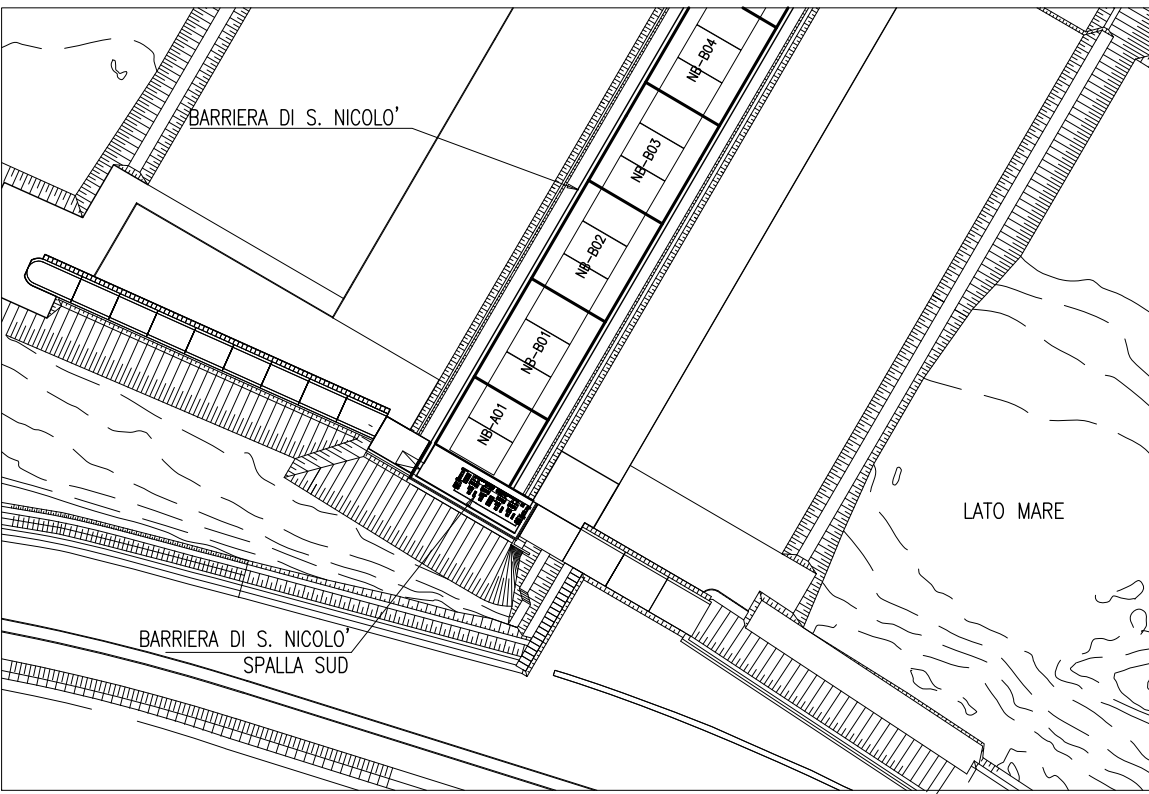

PERCORSO GRIGLIATI

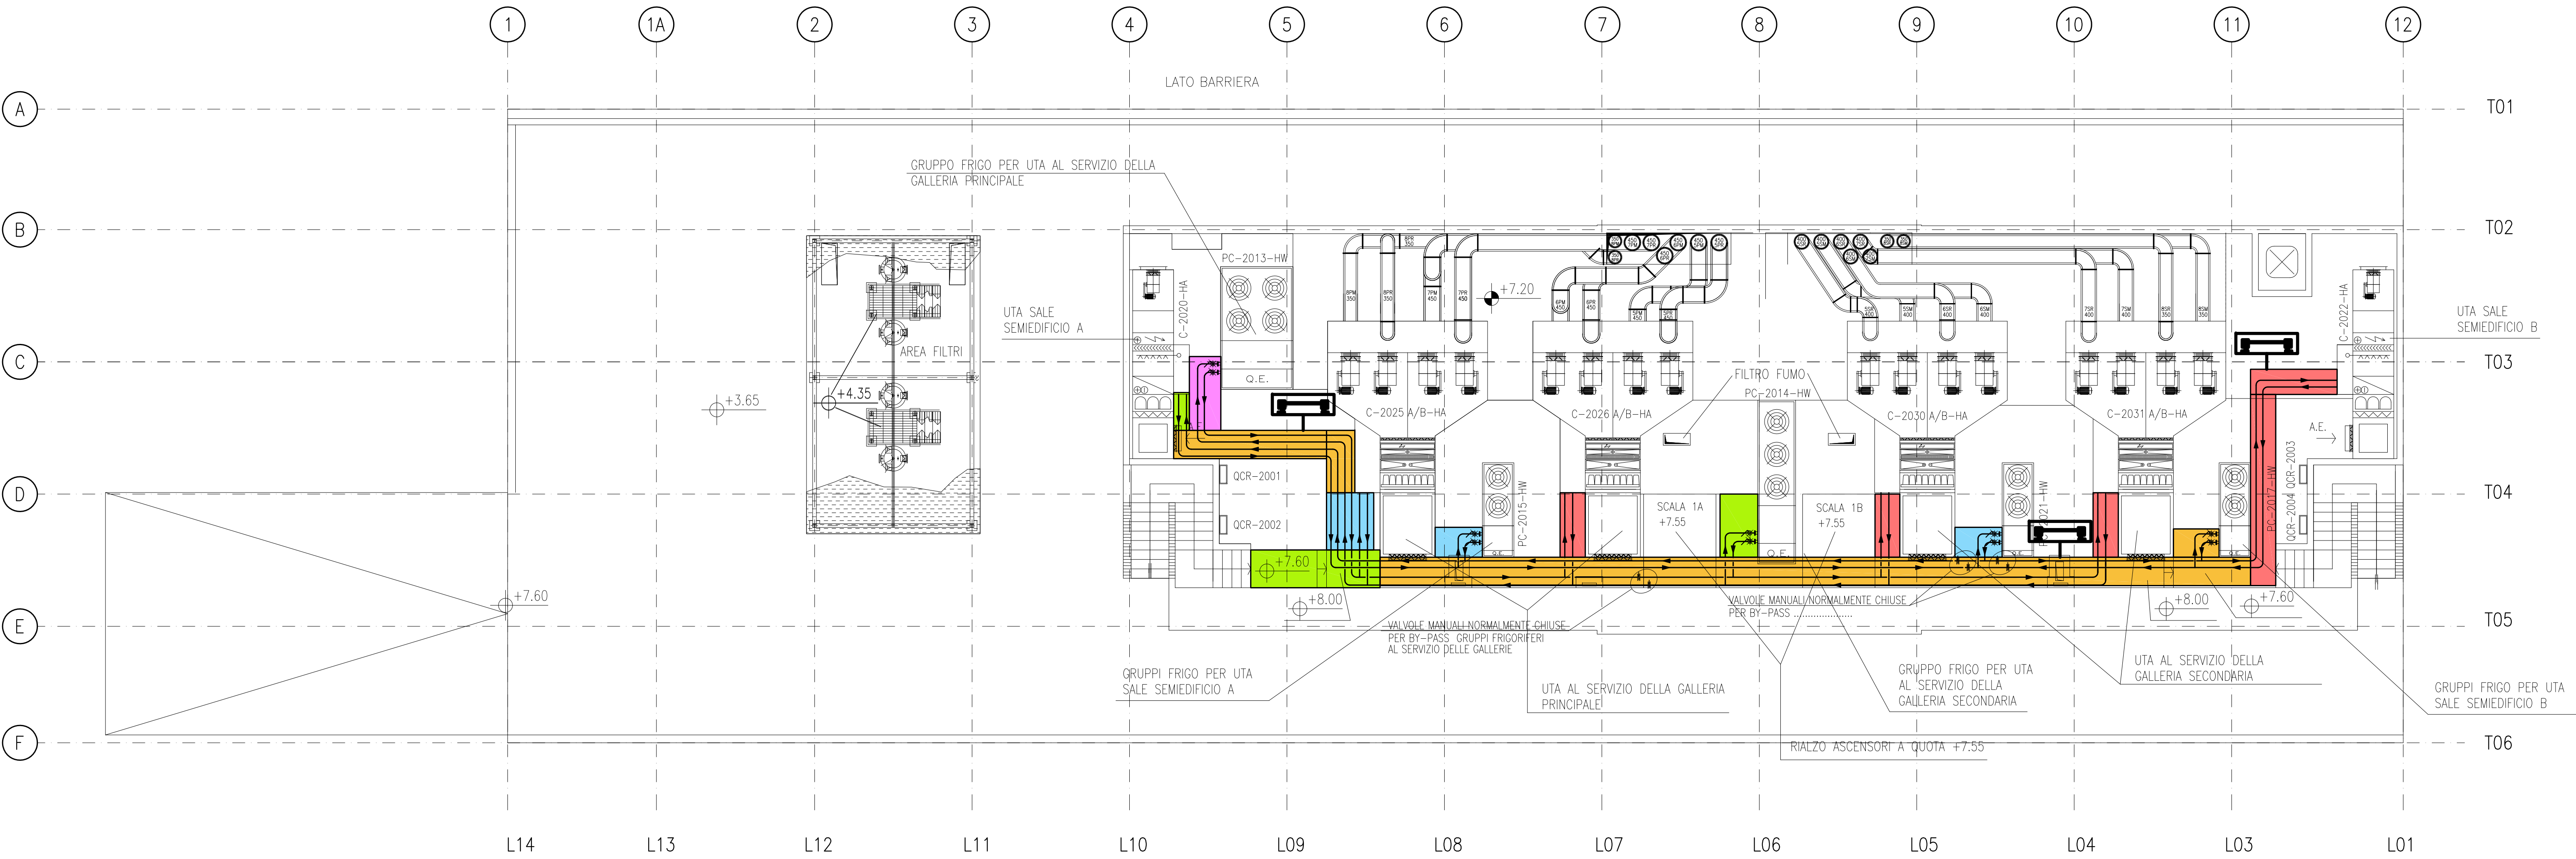

PLANIMETRIA INDICATIVA PER DIMENSIONI E PERCORSI GRIGLIATI

LEGENDA

- LARGHEZZA GRIGLIATO 800mm
- LARGHEZZA GRIGLIATO 900mm
- LARGHEZZA GRIGLIATO 1000mm
- LARGHEZZA GRIGLIATO 1200mm
- LARGHEZZA GRIGLIATO 1500mm
- LARGHEZZA GRIGLIATO 2000mm
- POSIZIONE INDICATIVA DELLA SCALA ALLA MARINARA

NOTE

1 - PER I DETTAGLI INSTALLAZIONE GRIGLIATI/RINGHIERE E SCALE VEDERE TIPICI MV100P-PE-GHD-0002-11 E MV100P-PE-GHD-0002-11



01/16/06/14	REVISIONE		FJ	AG	YE
02/16/06/14	EMISSIONE		FJ	AG	YE
REVISIONE	DESCRIZIONE		EL	CON	APP

MINISTERO DELLE INFRASTRUTTURE E DEI TRASPORTI
MAGISTRATO ALLE ACQUE
NUOVI INTERVENTI PER LA SALVAGUARDIA DI VENEZIA
LEGGE N. 798 DEL 29-11-1984
CONVENZIONE REP. 7191 DEL 04-10-1991
ATTO ATTUATIVO REP. 8602 DEL 08-02-2013 (LAVORI)
INTERVENTI ALLE BOCCHE LAGUNARI PER LA REGOLAZIONE DEI FLUSSI DI MAREA
CUP: D51B02000050A01 (LAVORI)




PROGETTO ESECUTIVO
(estratto ed aggiornamento del progetto esecutivo di WBS LN.L1.50, favorevolmente esaminato dal CTM del 19.11.2008 con voto n. 176, del progetto esecutivo di WBS MA.L1.50, favorevolmente esaminato dal Comitato Tecnico di Magistratura del 21.04.2010 con voto n. 66 e del progetto esecutivo di WBS CH.L1.50, favorevolmente esaminato dal CTM del 18.09.2009 con voto n. 158)
WBS: LN.L1.50 - MA.L1.50 - CH.L1.50
WBE: LN.L1.50.PE.11 - MA.L1.50.PE.15 - CH.L1.50.PE.15

BOCCA DI SAN NICOLÒ
IMPIANTI
IMPIANTI DI VENTILAZIONE E CONDIZIONAMENTO
SAN NICOLÒ - SPALLA SUD - PIANTA A QUOTA +7.20


ELABORATO	CONTROLLATO	APPROVATO
F. JACOBELLI	A. GANDINI	Y. EPRIM
N. ELABORATO	CODICE FILE	DATA
MV100P-PE-NHD-4532-11-C1	MV100P-PE-NHD-4532-11-C1.dwg	16 GIUGNO 2014

CONSORZIO "VENEZIA NUOVA"


COORDINAMENTO PROGETTAZIONE	PROGETTAZIONE
VERIFICATO: L. Corretto	CONTROLLATO: V. Ardano
CONSORZIO VENEZIA NUOVA Ing. H. Redi	Il Responsabile: Ing. Alberto Scotti

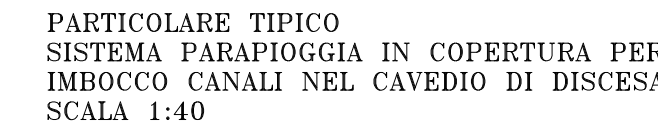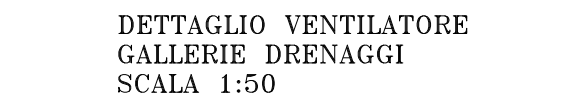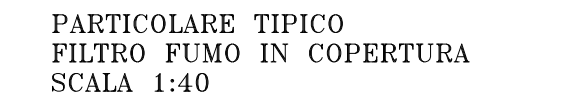


- [illegible]

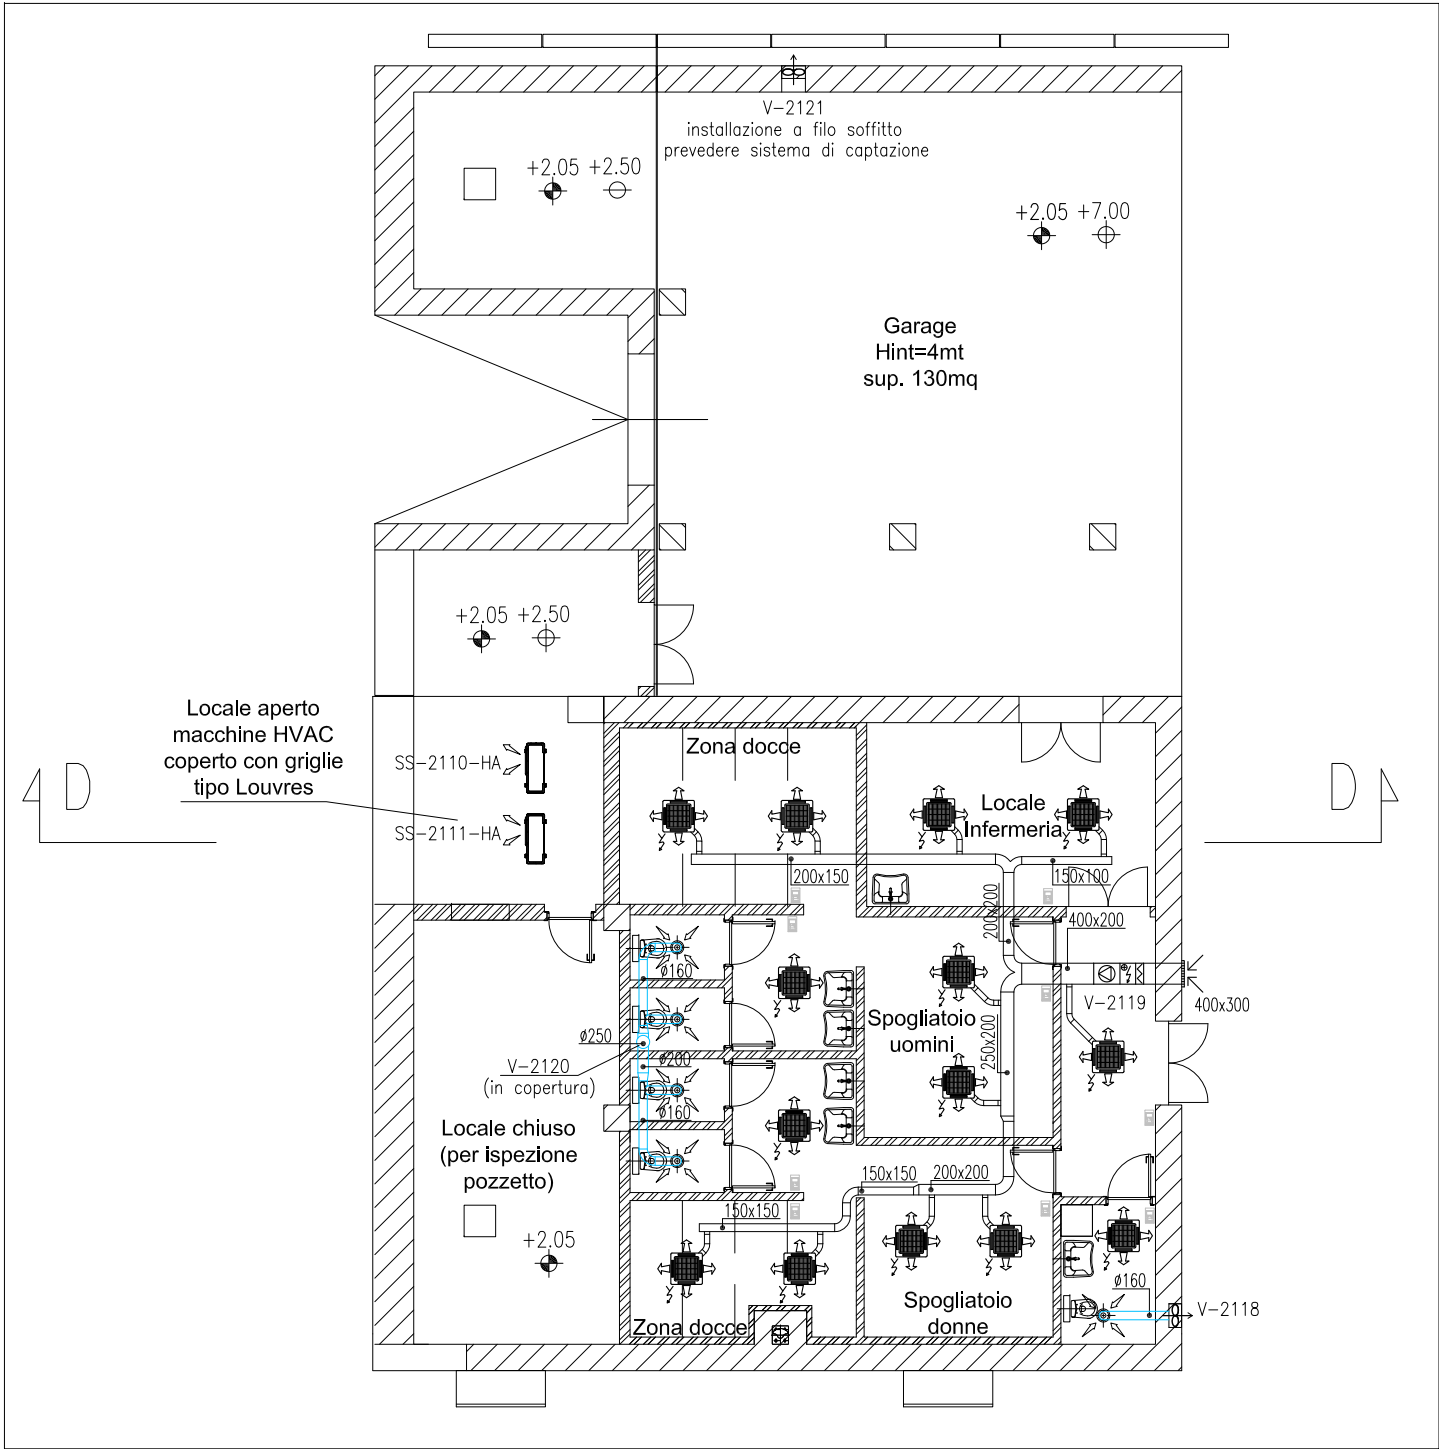

PIANTA CON DISPOSIZIONE APPARECCHIATURE - SCALA 1:50

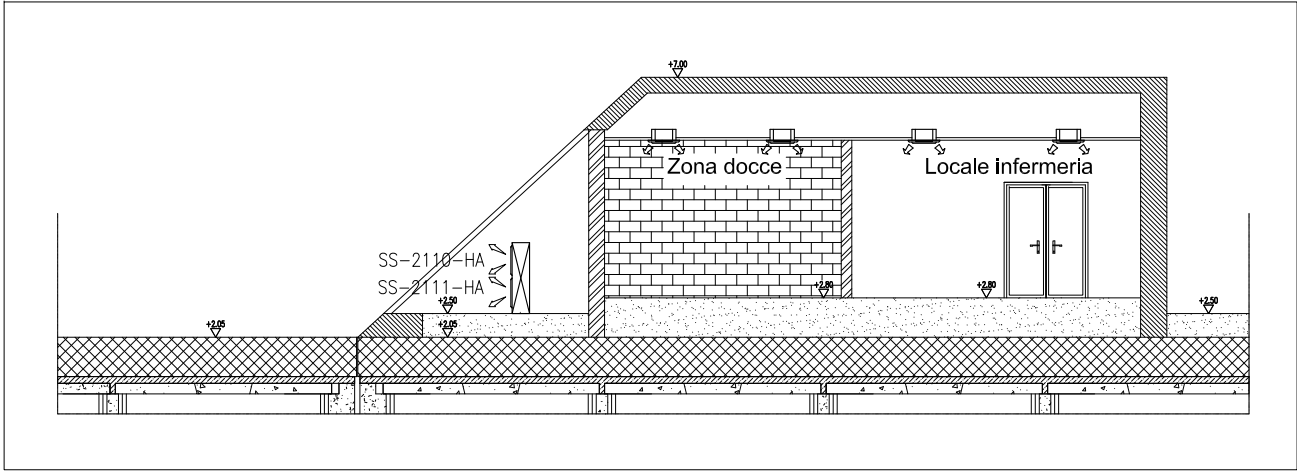

SEZIONE D-D CON DISPOSIZIONE APPARECCHIATURE - SCALA 1:50

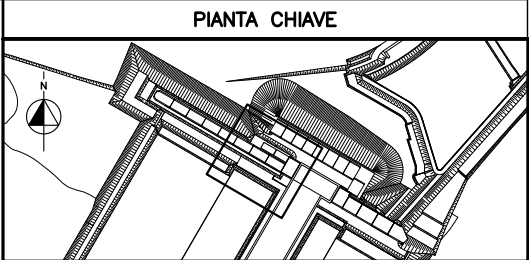

DISEGNI DI RIFERIMENTO


- 1 - IMPIANTO VENTILAZIONE E CONDIZIONAMENTO EDIFICIO LATO LAGUNA
SCHEMA FUNZIONALE - MV100P-PE-NHK-3600
- 2 - SIMBOLOGIA PER SISTEMI HVAC VEDERE ELABORATO MV100P-PE-GHD-0001
- 3 - PER PARTICOLARI VEDERE ELABORATO MV100P-PE-NHD-4534

NOTE


- 1 - DISEGNO VALIDO SOLAMENTE PER IMPIANTI DI CONDIZIONAMENTO E VENTILAZIONE
- 2 - TUTTE LE DIMENSIONI SONO ESPRESSE IN mm
- 3 - TUTTE LE QUOTE ALTIMETRICHE SONO ESPRESSE IN m l.m.m
- 4 - TUTTI GLI SCARICHI CONDENSA DOVRANNO ESSERE CONVOGLIATI AL PUNTO DI RECAPITO PIU' VICINO
- 5 - TUTTI I CANALI, ALL'INTERNO DEGLI AMBIENTI, DOVRANNO ESSERE INSTALLATI IN PROSSIMITA' DEL SOFFITTO



CO 16/06/14 EMISSIONE		FU	AG	YE
REVISIONE		EL	CON	APP.
MINISTERO DELLE INFRASTRUTTURE E DEI TRASPORTI				
MAGISTRATO ALLE ACQUE				
NUOVI INTERVENTI PER LA SALVAGUARDIA DI VENEZIA				
LEGGE N. 798 DEL 29-11-1984				
CONVENZIONE REP. 7191 DEL 04-10-1991				
ATTO ATTUATIVO REP. 8602 DEL 08-02-2013 (LAVORI)				
INTERVENTI ALLE BOCCHE LAGUNARI PER LA REGOLAZIONE DEI FLUSSI DI MAREA				
CUP: D51B02000050AC1 (LAVORI)				
PROGETTO ESECUTIVO (estratto ed aggiornamento del progetto esecutivo di WBS LN.LI.50, favorevolmente esaminato dal CTM del 19.11.2008 con voto n. 176, del progetto esecutivo di WBS MA.LI.50, favorevolmente esaminato dal Comitato Tecnico di Magistratura del 21.04.2010 con voto n. 66 e del progetto esecutivo di WBS CH.LI.50, favorevolmente esaminato dal CTM del 18.09.2009 con voto n. 158)				
WBS: LN.LI.50 - MA.LI.50 - CH.LI.50				
WBS: LN.LI.50.PE.11 - MA.LI.50.PE.15 - CH.LI.50.PE.15				
BOCCA DI SAN NICOLÒ IMPIANTI				
IMPIANTI DI VENTILAZIONE E CONDIZIONAMENTO				
EDIFICIO LATO LAGUNA				
DISPOSIZIONE APPARECCHIATURE - PIANTA A QUOTA +2.80				
ELABORATO	CONTROLLATO	APPROVATO		
F. JACOBELLI	A.GANDINI	Y.EPRIM		
N. ELABORATO	CODICE FILE	DATA		
MV100P-PE-NHD-4550-11-CO	MV100P-PE-NHD-4550-11-CO.dwg	16 GIUGNO 2014		
CONSORZIO "VENEZIA NUOVA"				
COORDINAMENTO PROGETTAZIONE		PROGETTAZIONE		
VERIFICATO: L. Corretto		CONTROLLATO: V. Ardene		
 CONSORZIO VENEZIA NUOVA		 Il Responsabile: Ing. Alberto Scotti		
OPERA PROGETTA IN SENSO DELLA LEGGE 22 APRILE 1984 N. 488 TUTTI I DIRITTI RISERVATI QUALSIASI RIPRODUZIONE O UTILIZZAZIONE NON AUTORIZZATA SOSPONDE PENSAGLI A MOORE & LEONE				

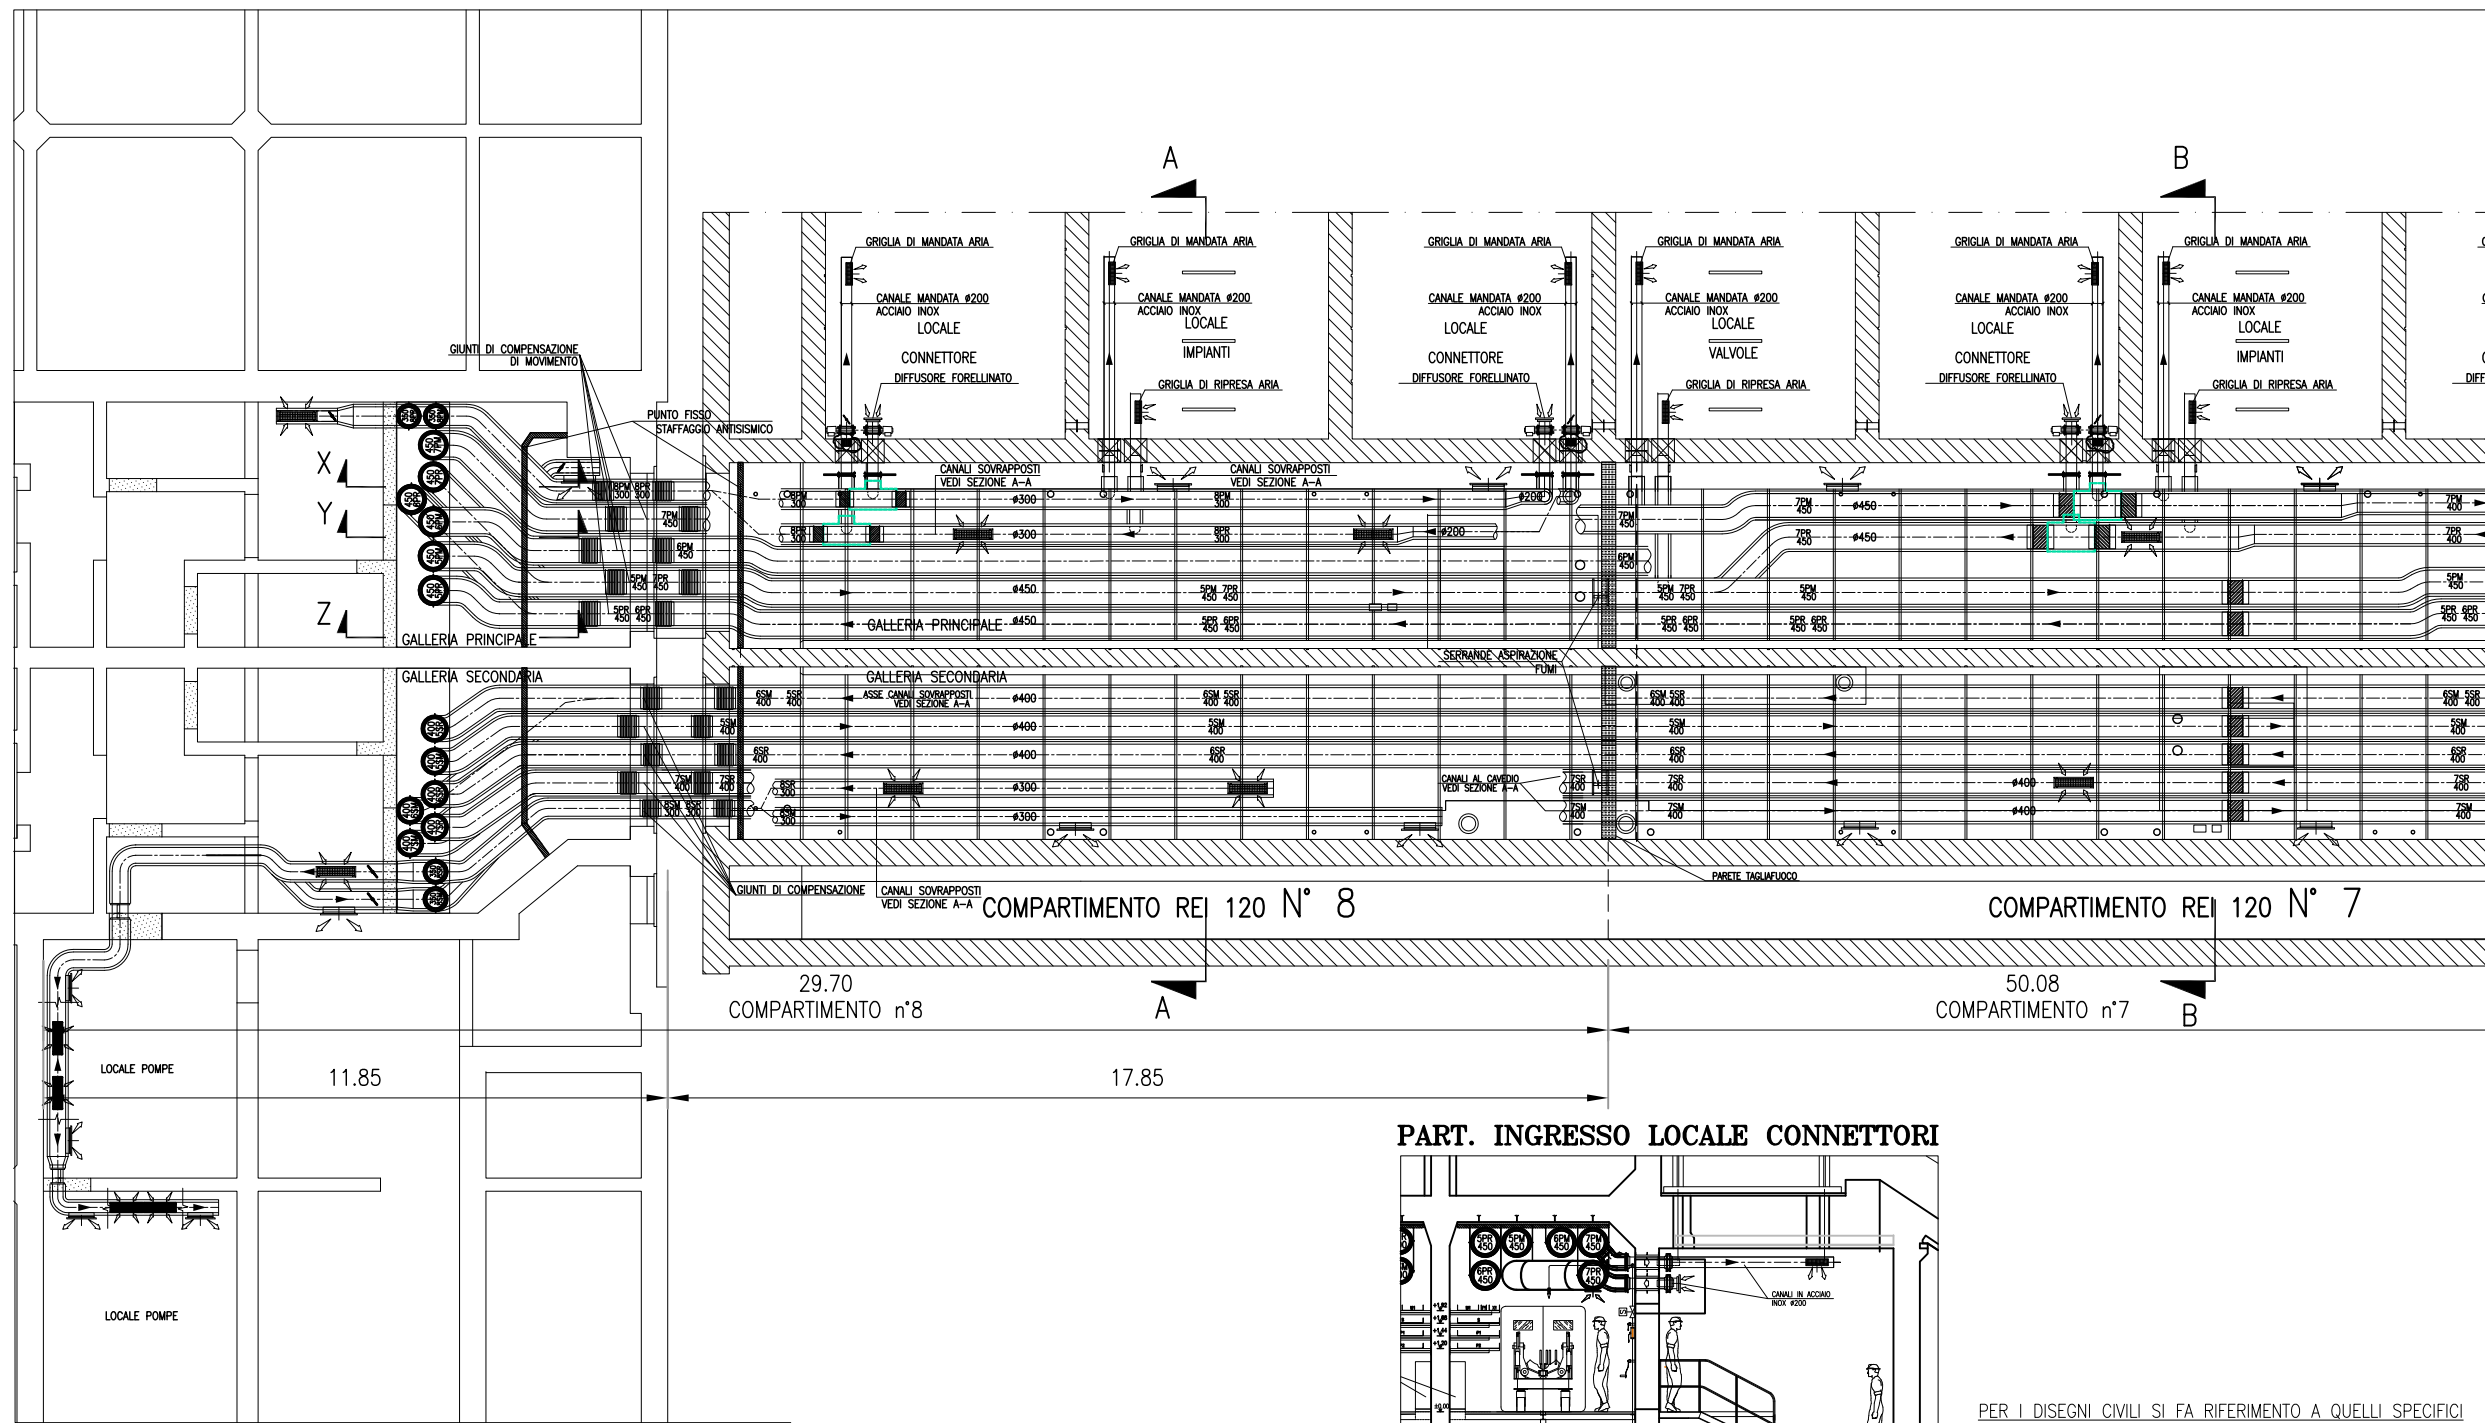


CANALI HVAC GALLERIA SAN NICOLO' - SCALA 1:50

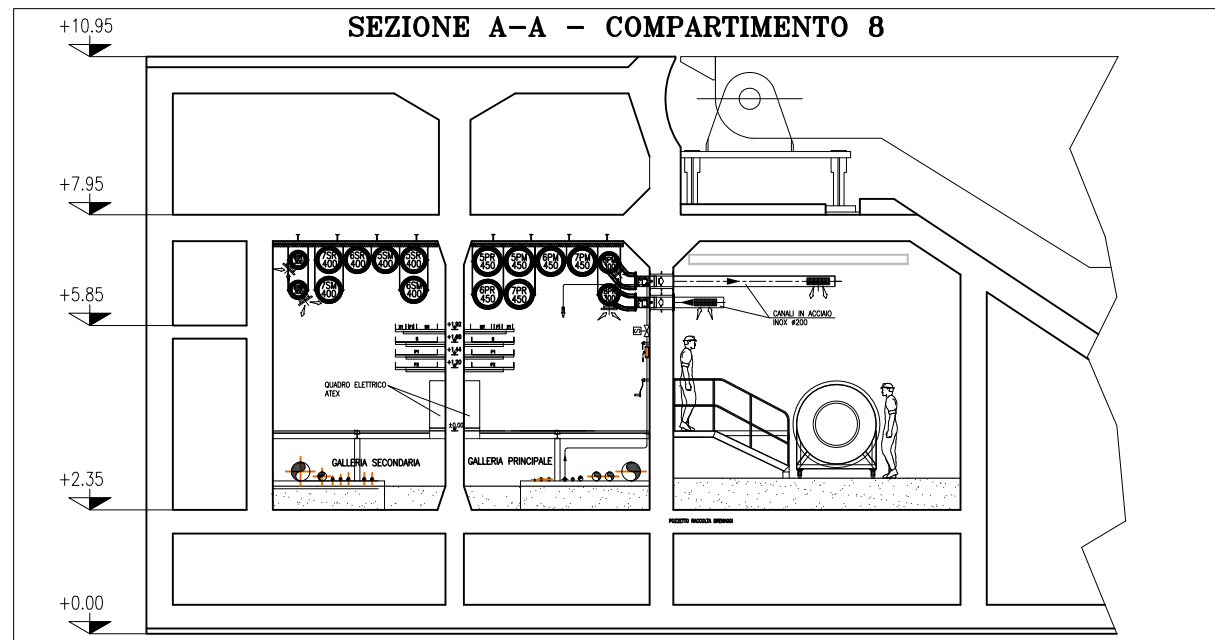


SEZIONE A-A - SCALA 1:50


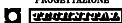
PART. INGRESSO LOCALE CONNETTORI

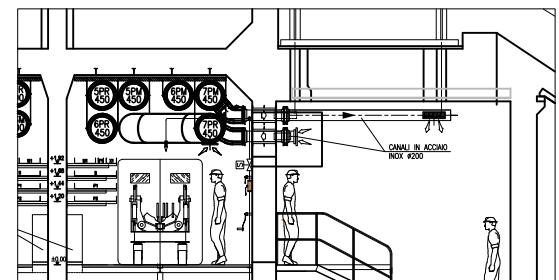


PER I DISEGNI CIVILI SI FA RIFERIMENTO A QUELLI SPECIFICI DEL PROGETTO AS-BUILT

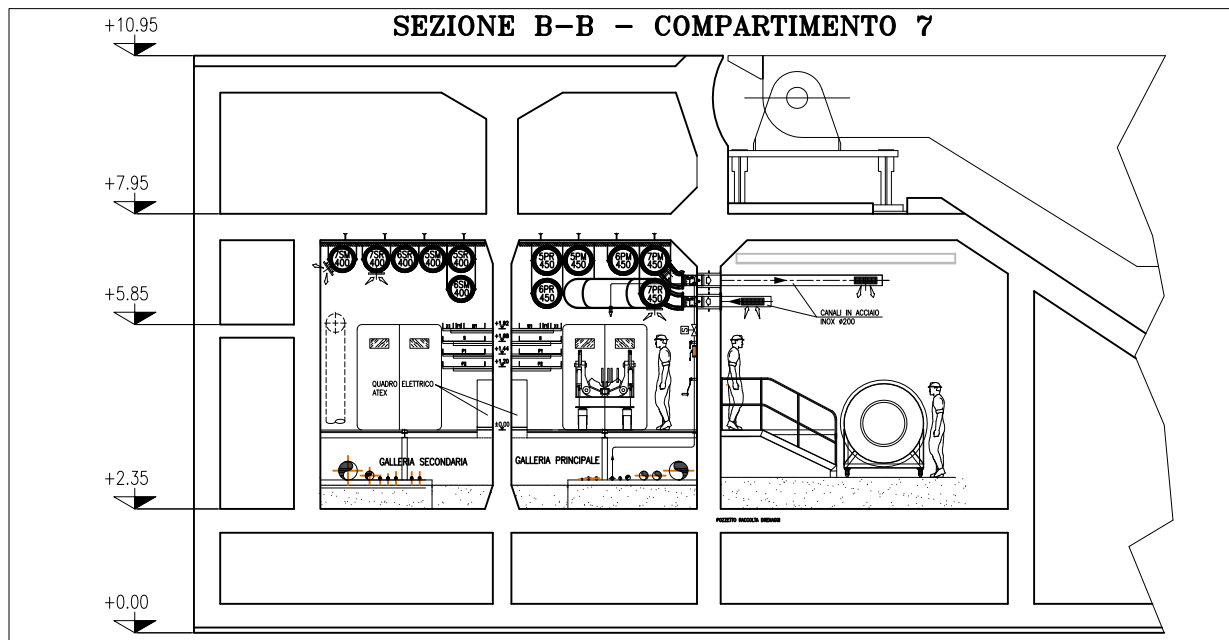


SEZIONE B-B - SCALA 1:50

CD	16/06/14	EMISSIONE		FJ	AG	YE
REVISIONE		DESCRIZIONE		EL	CON	APP.
MINISTERO DELLE INFRASTRUTTURE E DEI TRASPORTI						
MAGISTRATO ALLE ACQUE						
NUOVI INTERVENTI PER LA SALVAGUARDIA DI VENEZIA						
LEGGE N. 798 DEL 29-11-1984						
CONVENZIONE REP. 7191 DEL 04-10-1991						
ATTO ATTUATIVO REP. 8602 DEL 08-02-2013 (LAVORI)						
INTERVENTI ALLE BOCHE LAGUNARI PER LA REGOLAZIONE DEI FLUSSI DI MAREA						
CUP: D51B02000050AC1 (LAVORI)						
PROGETTO ESECUTIVO						
(estratto ed aggiornamento del progetto esecutivo di WBS LN.L1.50, favorevolmente esaminato dal CTM del 19.11.2008 con voto n. 176, del progetto esecutivo di WBS MALI.50, favorevolmente esaminato dal Comitato Tecnico di Magistratura del 21.04.2010 con voto n. 66 e del progetto esecutivo di WBS CHLI.50, favorevolmente esaminato dal CTM del 18.09.2009 con voto n. 158)						
WBS: LN.L1.50 - MALI.50 - CH.LI.50						
WBS: LN.L1.50.PE.11 - MALI.50.PE.15 - CH.LI.50.PE.15						
BOCCA DI SAN NICOLO'						
IMPIANTI						
IMPIANTI DI VENTILAZIONE E CONDIZIONAMENTO						
GALLERIA DI SAN NICOLO' - TAV. 01 DI 08						
COMPARTIMENTO DI SPALLA SUD						
ELABORATO	F. JACOBELLI		CONTROLLATO	A. GANDINI		APPROVATO
					Y.EPRIM	
N. ELABORATO	MY100P-PE-NHD-5001-11-CO		CODICE FILE	MY100P-PE-NHD-5001-11-CO.dwg		DATA
					16 GIUGNO 2014	
CONSORZIO "VENEZIA NUOVA"						
COORDINAMENTO PROGETTAZIONE			PROGETTAZIONE			
VERIFICATO: L. Corretto			CONTROLLATO: V. Andone			
 CONSORZIO VENEZIA NUOVA			 Il Responsabile: Ing. Alberto Scotti			
Ing. H. Redi						
OPERA PROGETTA AI SENSI DELLA LEGGE 22 APRILE 1941 N° 633 TUTTI I DIRITTI RISERVATI						

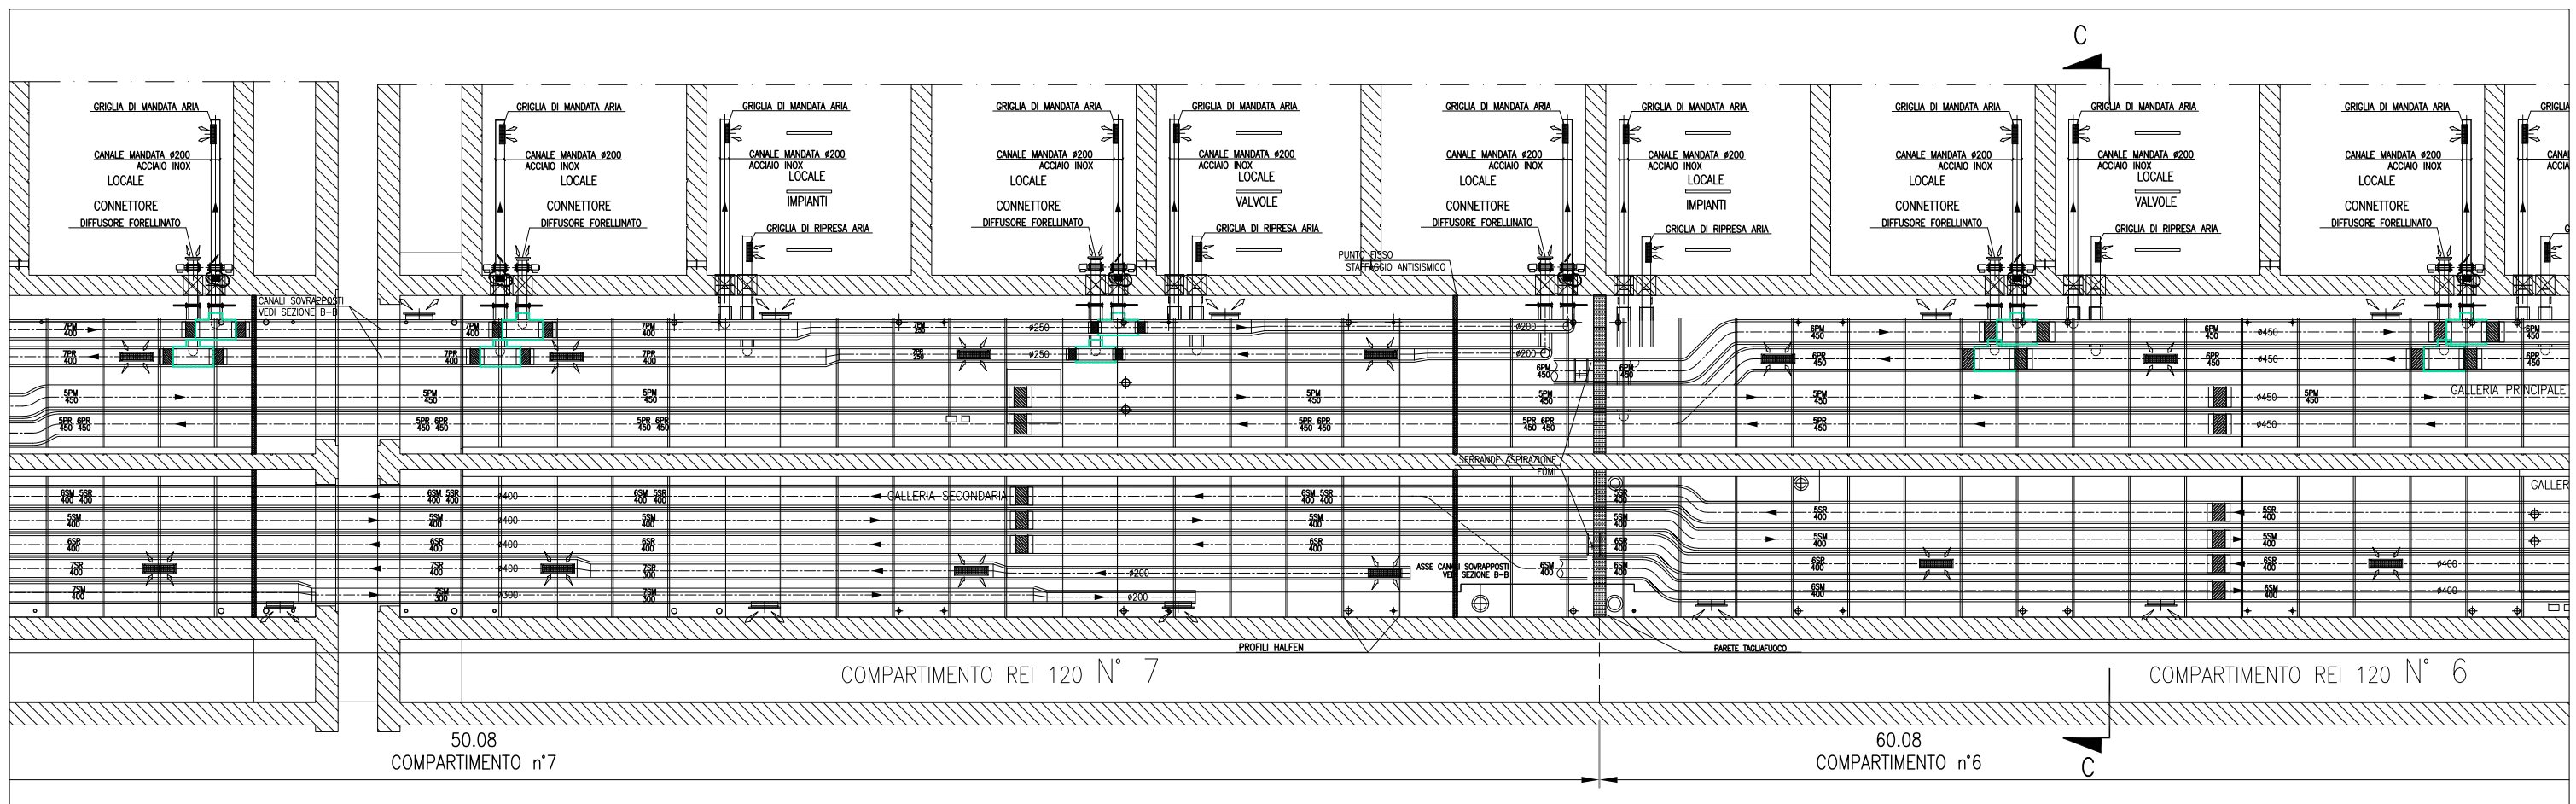


CANALI HVAC GALLERIA SAN NICOLO' - SCALA 1:50

PART. INGRESSO LOCALE CONNETTORI

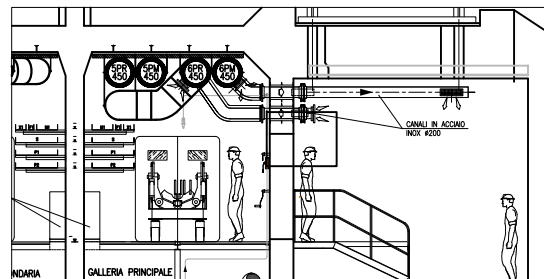

SEZIONE C-C - COMPARTIMENTO 6

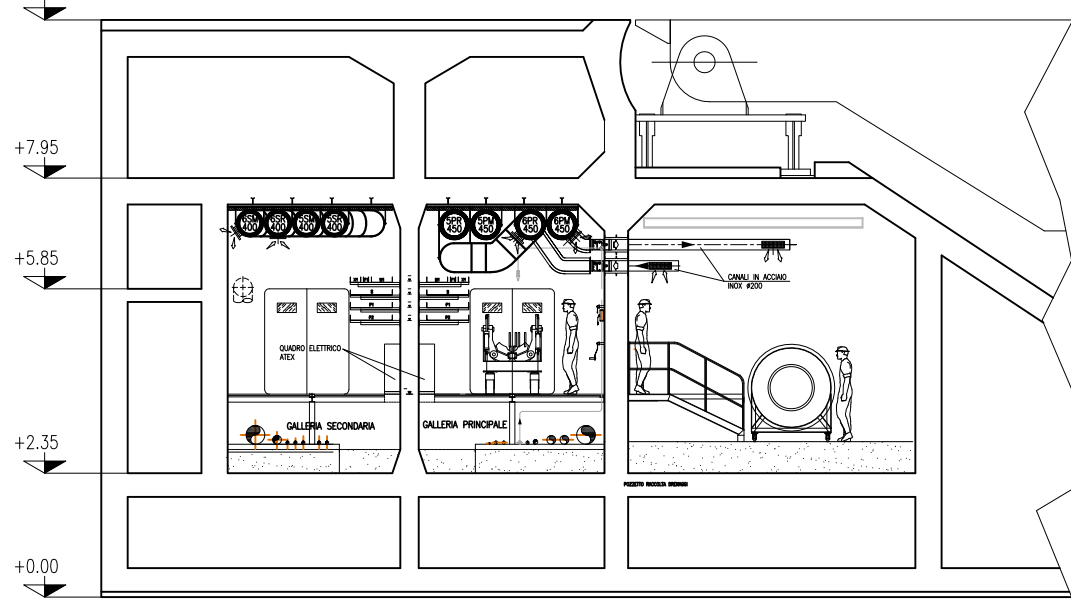


SEZIONE C-C - SCALA 1:50


NOTE

- TUTTE LE QUOTE ALTIMETRICHE SONO ESPRESSE IN mm SU l.m.m.
- TUTTE LE DIMENSIONI SONO ESPRESSE IN mm SALVO DOVE DIVERSAMENTE SPECIFICATO
- RICAMBI D'ARIA PREVISTI A PROGETTO NELLE GALLERIE IMPIANTI:
IN ASSENZA DI PERSONALE: 2.5 VOL/H IN TUTTI I LOCALI;
IN PRESENZA DI PERSONALE: 4 VOL/H IN TUTTI I LOCALI;
IN SITUAZIONE DI INCENDIO: 6 VOL/H NEL COMPARTIMENTO COLPITO - NON APPLICABILE AI LOCALI TECNICI O DVERO CHIUSURA DELLE RELATIVE SERRANDE TAGLIAFUOCO (CON ESCLUSIONE DELLE S.T. DEI LOCALI POMPE).
- LE BOCCHE (SIA DI MANDATA CHE DI RIPRESA) SONO DOTATE DI SERRANDA DI REGOLAZIONE MANUALE. LE BOCCHE DI MANDATA SARANNO RIVOLTE VERSO IL BASSO, QUELLE DI PRESA VERSO L'ALTO E SARANNO MONTATE SFALDATE FRA DI LORO
- LE SERRANDE TAGLIAFUOCO PER LA VENTILAZIONE DEI LOCALI IMPIANTI E DEI LOCALI VALVOLE SONO DOTATE DI SERVOCOMANDO (POSIZIONATO FUORI DAL LOCALE) PER DISARMO E RIARMO SIA AUTOMATICO (DA CENTRO GESTIONE EMERGENZE) CHE MANUALE. IN CASO DI INCENDIO IN UN COMPARTIMENTO, TALI SERRANDE TAGLIAFUOCO IN CASO DI COMPARTIMENTO COLPITO SI PORTERANNO IN POSIZIONE DI CHIUSURA.
- NEI LOCALI CONNETTORI LA FUNZIONE DI SERRANDA TAGLIAFUOCO E' DATA DALLE VALVOLE ANTALLAGAMENTO E DA VERNICIATURA INTUMESCENTE DEL RELATIVO TRATTO DI CANALE. IN CASO DI INCENDIO IN UN COMPARTIMENTO, LE SERRANDE TAGLIAFUOCO DEL COMPARTIMENTO COLPITO SI PORTERANNO IN POSIZIONE DI CHIUSURA.
- IN CORRISPONDENZA DI OGNI SERRANDA TAGLIAFUOCO PREVEDERE PORTINE DI ISPEZIONE SUL CANALE, PER CARATTERISTICHE VEDERE SPECIFICA TECNICA HVAC.
- L'INDICAZIONE "R" DEI CANALI HVAC A SERVIZIO DELLE GALLERIE E' RIFERITA ALLA CARATTERISTICA REI 120, REALIZZATA CON CANALI IN AISI 316 COIBENTATO.
- CARATTERISTICHE, INTERASSE E DIMENSIONI DEI SUPPORTI, CANALI, BARRE FILETTATE, ETC., DA SVILUPPARI CON PROGETTO COSTRUTTIVO IN FUNZIONE DEGLI EFFETTIVI CARICHI DA SOSTENERE E DELLA RESISTENZA AL FUOCO DA GARANTIRE.
- LA SCELTA DEL METODO DI FISSAGGIO DEI PROFILI/ANCORAGGI DEI CANALI ALLA STRUTTURA DEL CASSONE DOVRÀ ESSERE DEFINITA DALLO STRUTTURISTA ANCHE IN FUNZIONE DEGLI EFFETTIVI CARICHI APPLICATI E DELLA RESISTENZA AL FUOCO DA GARANTIRE.
- VERIFICARE IN FASE DI INSTALLAZIONE L'INGRESSO CANALI NEI LOCALI CON POSIZIONE ESATTA FOROMETRIE.
- PER POSIZIONI E CARATTERISTICHE CANOTTI DI PASSAGGIO FARE RIFERIMENTO ALLE FOROMETRIE ED AL RELATIVO DETTAGLIO
- PER INCOMBRO PASSERELLE E INCOMBRO VIE CAVI, FARE RIFERIMENTO AI DISEGNI ELETTRICI
- LE CONNESSIONI TRA SERRANDE TAGLIAFUOCO DEI LOCALI IMPIANTI E VALVOLE ANTALLAGAMENTO DEI LOCALI CONNETTORI CON I RELATIVI CANALI DOVRANNO ESSERE VERIFICATE IN SEDE DI MONTAGGIO
- LE DIMENSIONI DEI GIUNTI DI COMPENSAZIONE DOVRANNO ESSERE DEFINITE IN FUNZIONE DELLE CARATTERISTICHE DEL PRODOTTO UTILIZZATO
- IN CORRISPONDENZA DEI GIUNTI DI COMPENSAZIONE IL FISSAGGIO E LA POSIZIONE DEI SUPPORTI DEGLI STESSI CANALI DOVRÀ ESSERE CONTROLLATA CON IL GIUNTO ACQUISITO PER GARANTIRNE LA CORRETTA FUNZIONALITA'
- LE QUOTE DEI CANALI HVAC SARANNO DA VERIFICARE E CONFERMARE IN SEDE DI MONTAGGIO
- LE CONDOTTE VERTICALI CONTENUTE NEI CAVEDI DI SPALLA, RICHIEDONO REQUISITI DI RESISTENZA AL FUOCO REI 120
- IL DIFFUSORE A MAGIA FORELLINATO NEL LOCALE CONNETTORI SARA' POSTO IN OPERA IN MODO DA NON INTRALCIARE LA MANUTENZIONE DEL TIRANTE DELLA CERNIERA

PIANTA CHIAVE

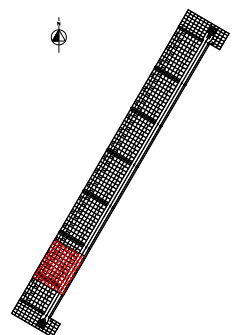


CD	16/06/14	EMISSIONE		F3	AG YE
	REVISIONE		DESCRIZIONE	EL	CON. APP.
MINISTERO DELLE INFRASTRUTTURE E DEI TRASPORTI					
MAGISTRATO ALLE ACQUE					
NUOVI INTERVENTI PER LA SALVAGUARDIA DI VENEZIA					
LEGGE N. 798 DEL 29-11-1984					
CONVENZIONE REP. 7191 DEL 04-10-1991					
ATTO ATTUATIVO REP. 8602 DEL 08-02-2013 (LAVORI)					
INTERVENTI ALLE BOCCHE LAGUNARI PER LA REGOLAZIONE DEI FLUSSI DI MAREA					
CUP: D51B02000050AC1 (LAVORI)					
PROGETTO ESECUTIVO					
(estratto ed aggiornamento del progetto esecutivo di WBS LN.LI.50, favorevolmente esaminato dal C.T.M. del 19.11.2008 con voto n. 176, del progetto esecutivo di WBS MALI.50, favorevolmente esaminato dal Comitato Tecnico di Magistratura del 21.04.2010 con voto n. 66 e del progetto esecutivo di WBS CH.LI.50, favorevolmente esaminato dal C.T.M. del 18.09.2009 con voto n. 158)					
WBS: LN.LI.50 - MALI.50 - CH.LI.50					
WBE: LN.LI.50.PE.11 - MALI.50.PE.15 - CH.LI.50.PE.15					
BOCCA DI SAN NICOLÒ					
IMPIANTI					
IMPIANTI DI VENTILAZIONE E CONDIZIONAMENTO					
GALLERIA DI SAN NICOLÒ - TAV. 02 DI 08					
ELABORATO	F. JACOBELLI		CONTROLLATO	A. GANDINI	
			APPROVATO		Y. EPRIM
N. ELABORATO	MY100P-PE-NHD-5002-11-CO		CODICE FILE	DATA	
			16 GIUGNO 2014		
CONSORZIO "VENEZIA NUOVA"					
COORDINAMENTO PROGETTAZIONE					
VERIFICATO:		CONTROLLATO:		PROGETTAZIONE	
L. Corsetti		V. Ardene			
		CONSORZIO VENEZIA NUOVA		Il Responsabile: Ing. Alberto Scotti	
		Ing. H. Redi			
OPERA PROTETTA AI SENSI DELLA LEGGE 22 APRILE 1961 N° 845 TURRI E TURRI BRESKIN					
QUALSIVIA RIPRODUZIONE ED UTILIZZAZIONE NON AUTORIZZATE SARANNO PERSICUTE A SEGUE DI LEGGE					

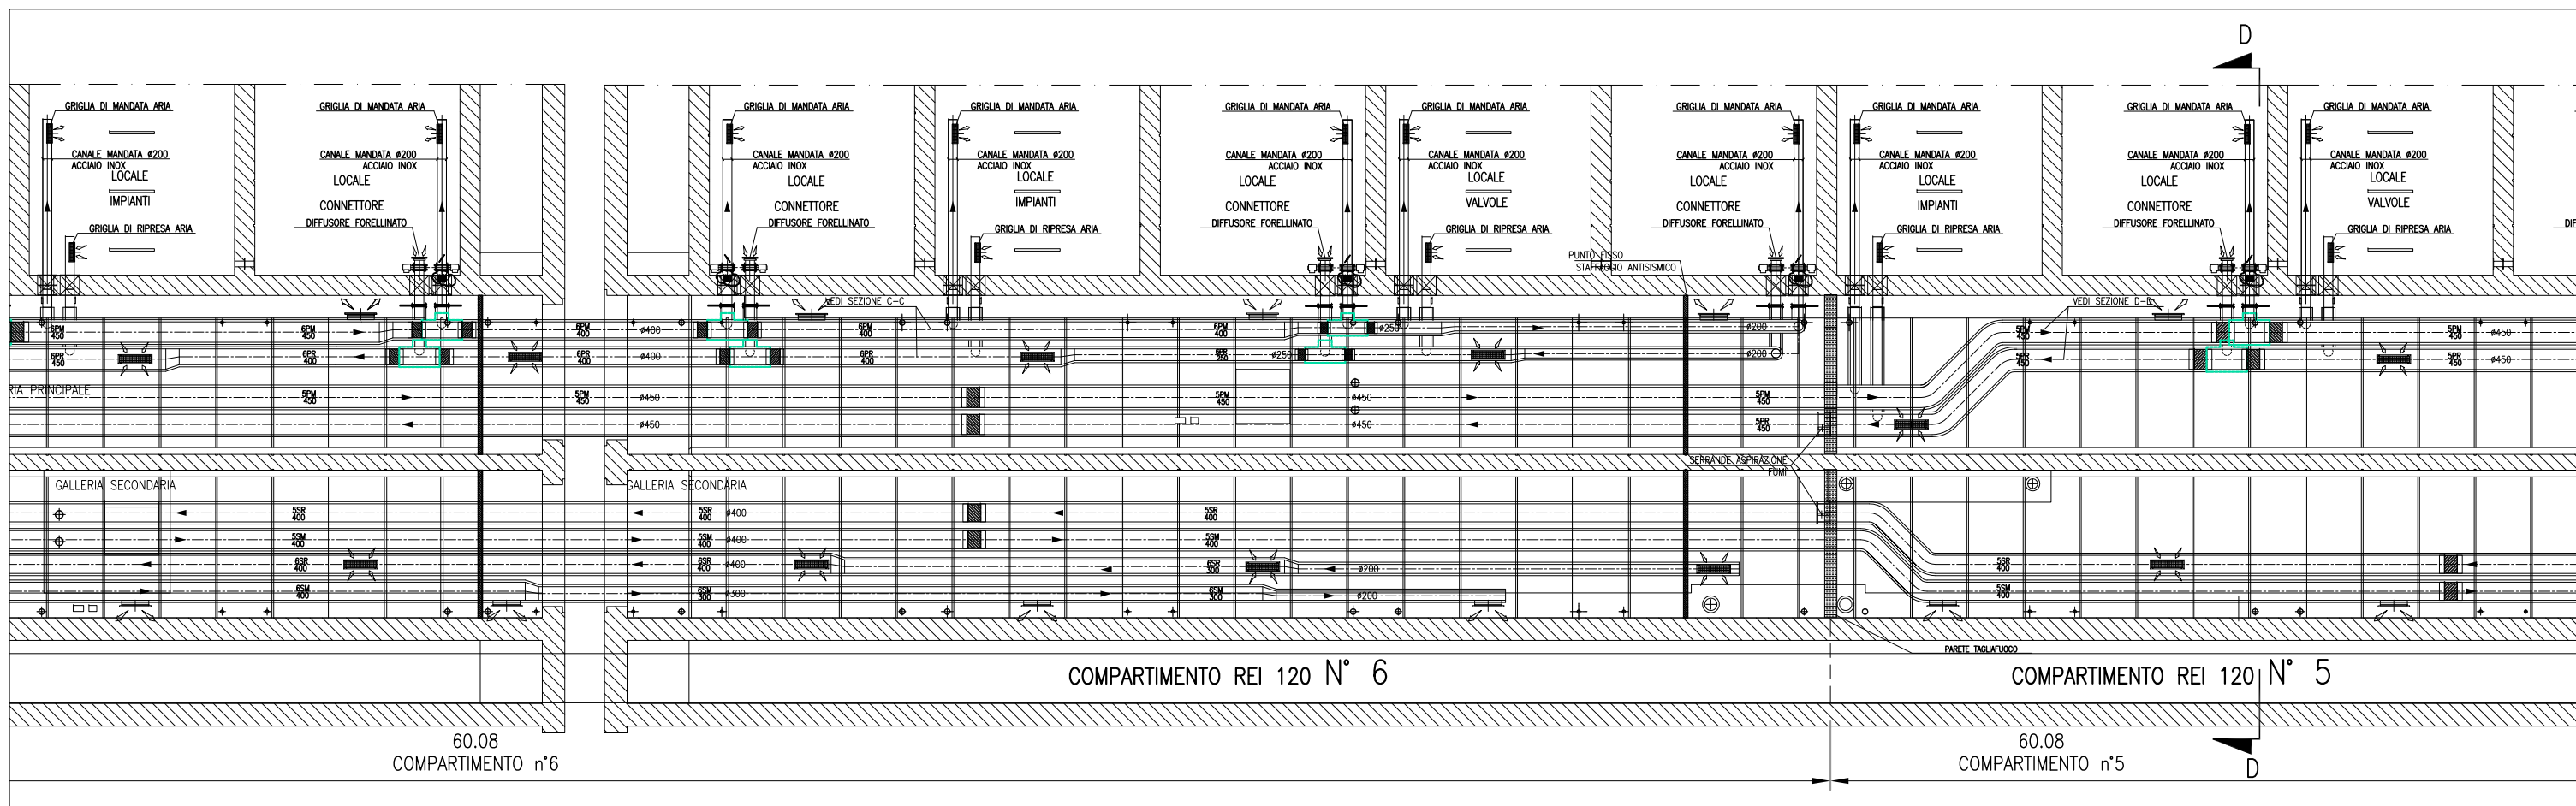


CANALI HVAC GALLERIA SAN NICOLÒ' - SCALA 1:50

PART. INGRESSO LOCALE CONNETTORI

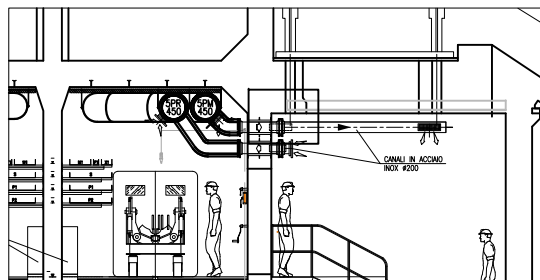

SEZIONE D-D - COMPARTIMENTO 5

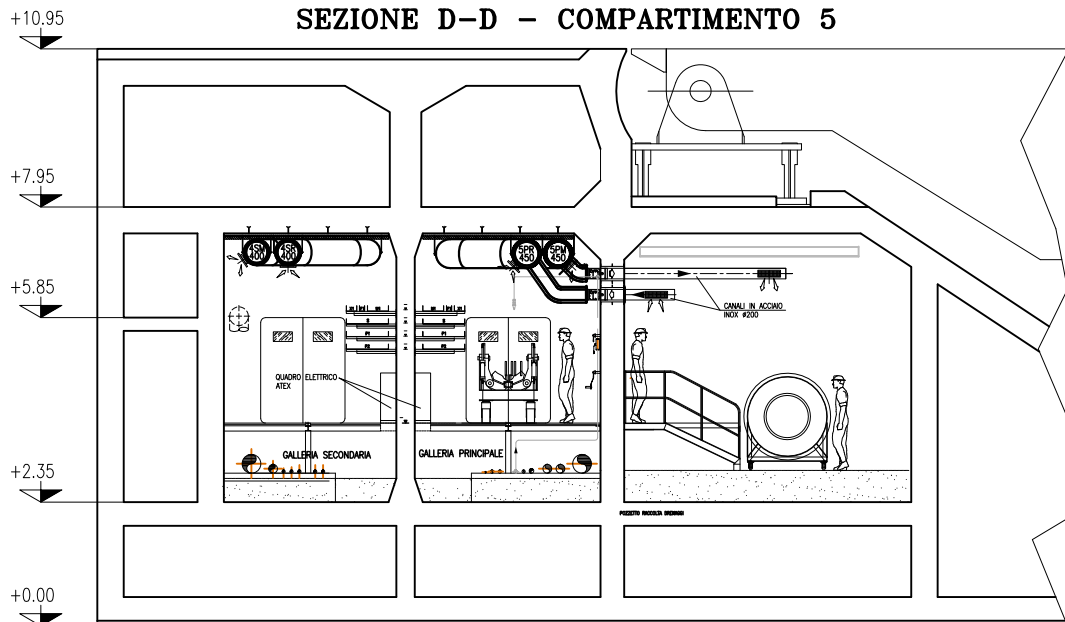





SEZIONE D-D - SCALA 1:50


NOTE

- 1: TUTTE LE QUOTE ALTIMETRICHE SONO ESPRESSE IN mm SU l.m.m.
- 2: TUTTE LE DIMENSIONI SONO ESPRESSE IN mm SALVO DOVE DIVERSAMENTE SPECIFICATO
- 3: RICAMBI D'ARIA PREVISTI A PROGETTO NELLE GALLERIE IMPIANTI:
IN ASSENZA DI PERSONALE: 2,5 VOL/H IN TUTTI I LOCALI;
IN PRESENZA DI PERSONALE: 4 VOL/H IN TUTTI I LOCALI;
IN SITUAZIONE DI INCENDIO: 6 VOL/H NEL COMPARTIMENTO COLPITO - NON APPLICABILE AI LOCALI TECNICI O DIVERO CHIUSURA DELLE RELATIVE SERRANDE TAGLIAFUOCO (CON ESCLUSIONE DELLE S.T. DEI LOCALI POMPE).
- 4: LE BOCCHE (SIA DI MANDATA CHE DI RIPRESA) SONO DOTATE DI SERRANDA DI REGOLAZIONE MANUALE. LE BOCCHE DI MANDATA SARANNO RIVOLTE VERSO IL BASSO, QUELLE DI PRESA VERSO L'ALTO E SARANNO MONTATE SFALDATE FRA DI LORO
- 5: LE SERRANDE TAGLIAFUOCO PER LA VENTILAZIONE DEI LOCALI IMPIANTI E DEI LOCALI VALVOLE SONO DOTATE DI SERVOCOMANDO (POSIZIONATO FUORI DAL LOCALE) PER DISARMO E RIARMO SIA AUTOMATICO (DA CENTRO GESTIONE EMERGENZE) CHE MANUALE. IN CASO DI INCENDIO IN UN COMPARTIMENTO, TALI SERRANDE TAGLIAFUOCO IN CASO DI COMPARTIMENTO COLPITO SI PORTERANNO IN POSIZIONE DI CHIUSURA.
- 6: NEI LOCALI CONNETTORI LA FUNZIONE DI SERRANDA TAGLIAFUOCO E' DATA DALLE VALVOLE ANTILAGAMENTO E DA VERNICIATURA INTUMESCENTE DEL RELATIVO TRATTO DI CANALE. IN CASO DI INCENDIO IN UN COMPARTIMENTO, LE SERRANDE TAGLIAFUOCO DEL COMPARTIMENTO COLPITO SI PORTERANNO IN POSIZIONE DI CHIUSURA.
- 7: IN CORRISPONDENZA DI OGNI SERRANDA TAGLIAFUOCO PREVEDERE PORTINE DI ISPEZIONE SUL CANALE, PER CARATTERISTICHE VEDERE SPECIFICA TECNICA HVAC.
- 8: L'INDICAZIONE "R" DEI CANALI HVAC A SERVIZIO DELLE GALLERIE E' RIFERITA ALLA CARATTERISTICA REI 120, REALIZZATA CON CANALI IN AISI 316 COIBENTATO.
- 9: CARATTERISTICHE, INTERASSE E DIMENSIONI DEI SUPPORTI, CANALI, BARRE FILETTATE, ETC., DA SVILUPPARE CON PROGETTO COSTRUTTIVO IN FUNZIONE DEGLI EFFETTIVI CARICHI DA SOSTENERE E DELLA RESISTENZA AL FUOCO DA GARANTIRE.
- 10: LA SCELTA DEL METODO DI FISSAGGIO DEI PROFILI/ANCORAGGI DEI CANALI ALLA STRUTTURA DEL CASSONE DOVRÀ ESSERE DEFINITA DALLO STRUTTURISTA ANCHE IN FUNZIONE DEGLI EFFETTIVI CARICHI APPLICATI E DELLA RESISTENZA AL FUOCO DA GARANTIRE.
- 11: VERIFICARE IN FASE DI INSTALLAZIONE L'INGRESSO CANALI NEI LOCALI CON POSIZIONE ESATTA FOROMETRICE.
- 12: PER POSIZIONI E CARATTERISTICHE CANOTTI DI PASSAGGIO FARE RIFERIMENTO ALLE FOROMETRIE ED AL RELATIVO DETTAGLIO
- 13: PER INCOMBRO PASSERELLE E INCOMBRO VIE CAVI, FARE RIFERIMENTO AI DISEGNI ELETTRICI
- 14: LE CONNESSIONI TRA SERRANDE TAGLIAFUOCO DEI LOCALI IMPIANTI E VALVOLE ANTILAGAMENTO DEI LOCALI CONNETTORI CON I RELATIVI CANALI DOVRANNO ESSERE VERIFICATE IN SEDE DI MONTAGGIO
- 15: LE DIMENSIONI DEI GIUNTI DI COMPENSAZIONE DOVRANNO ESSERE DEFINITE IN FUNZIONE DELLE CARATTERISTICHE DEL PRODOTTO UTILIZZATO
- 16: IN CORRISPONDENZA DEI GIUNTI DI COMPENSAZIONE IL FISSAGGIO E LA POSIZIONE DEI SUPPORTI DEGLI STESSI CANALI DOVRÀ ESSERE CONTROLLATA CON IL GIUNTO ACQUISITO PER GARANTIRNE LA CORRETTA FUNZIONALITÀ
- 17: LE QUOTE DEI CANALI HVAC SARANNO DA VERIFICARE E CONFERMARE IN SEDE DI MONTAGGIO
- 18: LE CONDOTTE VERTICALI CONTENUTE NEI CAVEDI DI SPALLA, RICHIEDONO REQUISITI DI RESISTENZA AL FUOCO REI 120
- 19: IL DIFFUSORE A MAGIA FORELLINATO NEL LOCALE CONNETTORI SARÀ POSTO IN OPERA IN MODO DA NON INTRALCIARE LA MANUTENZIONE DEL TIRANTE DELLA CERNIERA

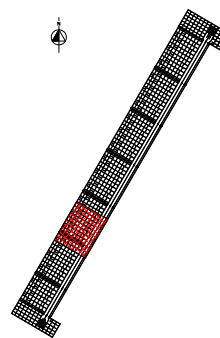PIANTA CHIAVE




CD	16/06/14	EMISSIONE		FJ	AG
REVISIONE			DESCRIZIONE	EL	CON
MINISTERO DELLE INFRASTRUTTURE E DEI TRASPORTI					
MAGISTRATO ALLE ACQUE					
NUOVI INTERVENTI PER LA SALVAGUARDIA					
DI VENEZIA					
LEGGE N. 798 DEL 29-11-1984					
CONVENZIONE REP. 7191 DEL 04-10-1991					
ATTO ATTUATIVO REP. 8602 DEL 08-02-2013 (LAVORI)					
INTERVENTI ALLE BOCHE LAGUNARI PER					
LA REGOLAZIONE DEI FLUSSI DI MAREA					
CUP: D51B02000050AC1 (LAVORI)					
PROGETTO ESECUTIVO					
(estratto ed aggiornamento del progetto esecutivo di WBS LN.LI.50, favorevolmente esaminato dal CTM del 19.11.2008 con voto n. 176, del progetto esecutivo di WBS MA.LI.50, favorevolmente esaminato dal Comitato Tecnico di Magistratura del 21.04.2010 con voto n. 66 e del progetto esecutivo di WBS CH.LI.50, favorevolmente esaminato dal CTM del 18.09.2009 con voto n. 158)					
WBS: LN.LI.50 - MA.LI.50 - CH.LI.50					
WBS: LN.LI.50.PE.11 - MA.LI.50.PE.15 - CH.LI.50.PE.15					
BOCCA DI SAN NICOLO'					
IMPIANTI					
IMPIANTI DI VENTILAZIONE E CONDIZIONAMENTO					
GALLERIA DI SAN NICOLO' - TAV. 03 DI 08					
ELABORATO	F. JACOBELLI		CONTROLLATO	A. GANDINI	
				APPROVATO	
				Y. EPRIM	
N. ELABORATO	MY100P-PE-NHD-5003-11-CO		CODICE FILE	DATA	
				16 GIUGNO 2014	
CONSORZIO "VENEZIA NUOVA"					
COORDINAMENTO PROGETTAZIONE					
VERIFICATO:	L. Corretto		CONTROLLATO:	V. Ardore	
PROGETTAZIONE					
      					
Il Responsabile:					
Ing. Alberto Scotti					
 CONSORZIO VENEZIA NUOVA					
Ing. H. Redi					
OPERA PROTETTA AI SENSI DELLA LEGGE 22 APRILE 1961 N° 1085 TITOLO I ART. 10					
QUALSIUNO RIPRODUZIONE ED UTILIZZAZIONE NON AUTORIZZATE SARANNO PERSECUTE A SEGUITO DI LEGGE					

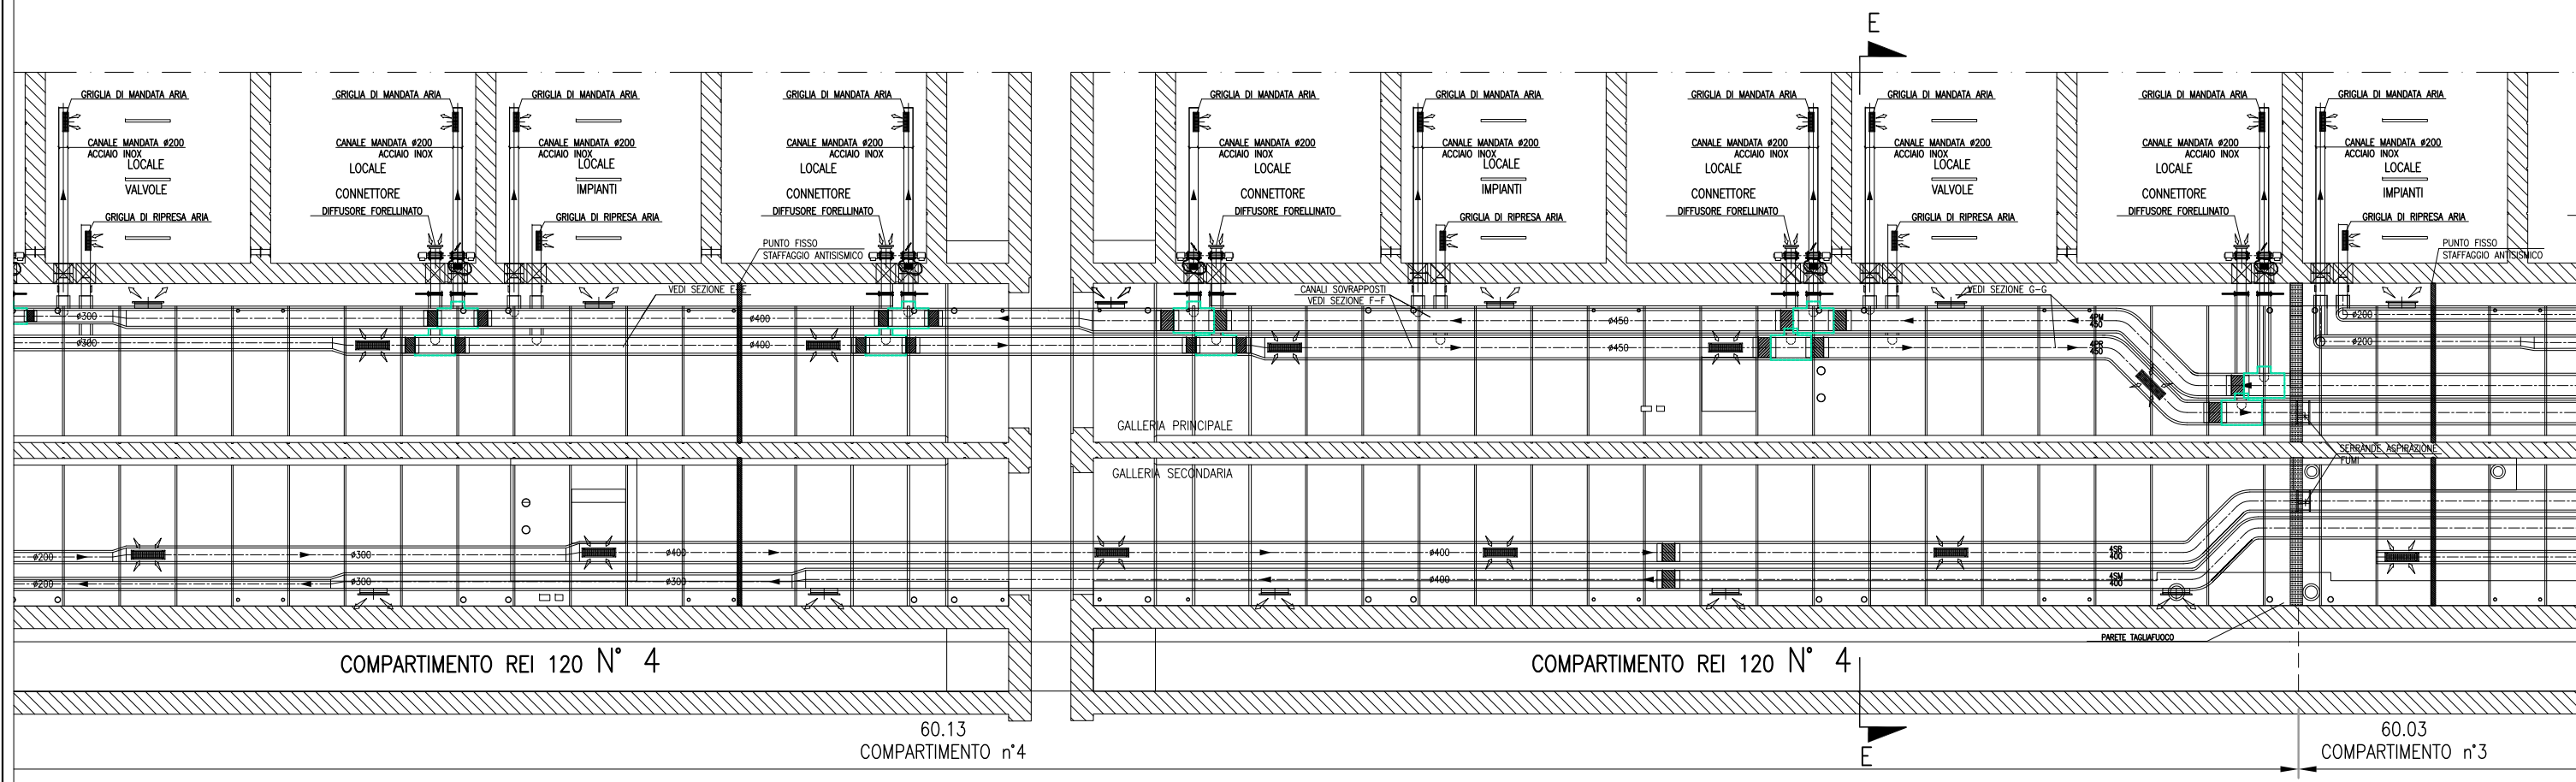


CANALI HVAC GALLERIA SAN NICOLÒ' - SCALA 1:50

PART. INGRESSO LOCALE CONNETTORI

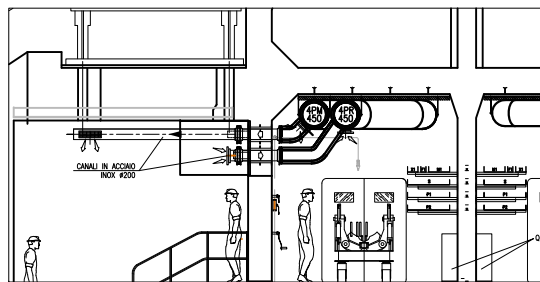

SEZIONE E-E - COMPARTIMENTO 4

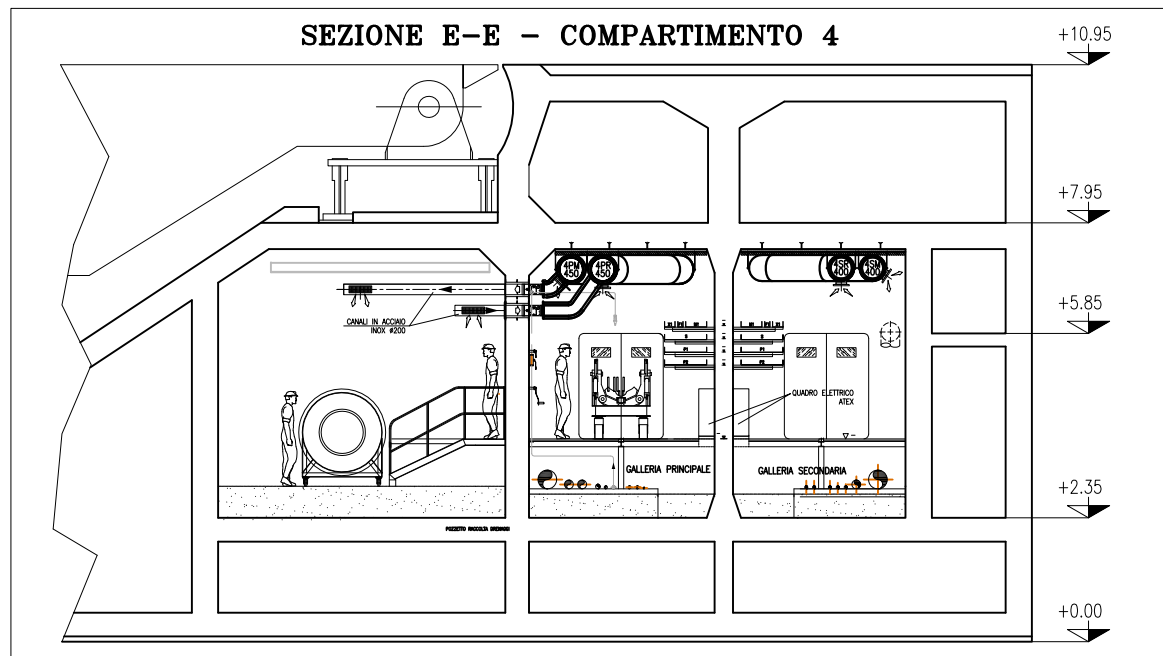



SEZIONE E-E - SCALA 1:50

NOTE

- 1: TUTTE LE QUOTE ALTRIMENTI SONO ESPRESSE IN mm SALVO Lm.m.
- 2: TUTTE LE DIMENSIONI SONO ESPRESSE IN mm SALVO DOVE DIVERSAMENTE SPECIFICATO
- 3: RICAMBI D'ARIA PREVISTI A PROGETTO NELLE GALLERIE IMPIANTI:
IN ASSENZA DI PERSONALE: 2,5 VOL/H IN TUTTI I LOCALI;
IN PRESENZA DI PERSONALE: 4 VOL/H IN TUTTI I LOCALI;
IN SITUAZIONE DI INCENDIO: 6 VOL/H NEL COMPARTIMENTO COLPITO - NON APPLICABILE AI LOCALI TECNICI OVVERO CHIUSURA DELLE RELATIVE SERRANDE TAGLIAFUOCO (CON ESCLUSIONE DELLE S.T. DEI LOCALI POMPE).
- 4: LE BOCCHETTIE (SIA DI MANDATA CHE DI RIPRESA) SONO DOTATE DI SERRANDA DI REGOLAZIONE MANUALE. LE BOCCHETTIE DI MANDATA SARANNO RIVOLTE VERSO IL BASSO, QUELLE DI PRESA VERSO L'ALTO E SARANNO MONTATE SFALDATE FRA DI LORO
- 5: LE SERRANDE TAGLIAFUOCO PER LA VENTILAZIONE DEI LOCALI IMPIANTI E DEI LOCALI VALVOLE SONO DOTATE DI SERVOCOMANDO (POSIZIONATO FUORI DAL LOCALE) PER DISARMO E RIARMO SIA AUTOMATICO (DA CENTRALE GESTIONE EMERGENZE) CHE MANUALE. IN CASO DI INCENDIO IN UN COMPARTIMENTO, TALI SERRANDE TAGLIAFUOCO IN CASO DI COMPARTIMENTO COLPITO SI PORTERANNO IN POSIZIONE DI CHIUSURA.
- 6: NEI LOCALI CONNETTORI LA FUNZIONE DI SERRANDA TAGLIAFUOCO E' DATA DALLE VALVOLE ANTILAMBIAMENTO E DA VERNICIATURA INTUMESCENTE DEL RELATIVO TRATTO DI CANALE. IN CASO DI INCENDIO IN UN COMPARTIMENTO, LE SERRANDE TAGLIAFUOCO DEL COMPARTIMENTO COLPITO SI PORTERANNO IN POSIZIONE DI CHIUSURA.
- 7: IN CORRISPONDENZA DI OGNI SERRANDA TAGLIAFUOCO PREVEDERE PORTINE DI ISPEZIONE SUL CANALE, PER CARATTERISTICHE VEDERE SPECIFICA TECNICA HVAC.
- 8: L'INDICAZIONE "RIF" DEI CANALI HVAC A SERVIZIO DELLE GALLERIE E' RIFERITA ALLA CARATTERISTICA REI 120, REALIZZATA CON CANALI IN AISI 316 COIBENTATO.
- 9: CARATTERISTICHE, INTERASSE E DIMENSIONI DEI SUPPORTI, CANALI, BARRE FILETTATE, ETC, DA SVILUPPARE CON PROGETTO COSTRUTTIVO IN FUNZIONE DEGLI EFFETTIVI CARICHI DA SOSTENERE E DELLA RESISTENZA AL FUOCO DA GARANTIRE.
- 10: LA SCELTA DEL METODO DI FISSAGGIO DEI PROFILI/ANCORAGGI DEI CANALI ALLA STRUTTURA DEL CASSONE DOVRA' ESSERE DEFINITA DALLI STRUTTURISTI ANCHE IN FUNZIONE DEGLI EFFETTIVI CARICHI APPLICATI E DELLA RESISTENZA AL FUOCO DA GARANTIRE.
- 11: VERIFICARE IN FASE DI INSTALLAZIONE L'INGRESSO CANALI NEI LOCALI CON POSIZIONE ESATTA FOROMETRIE
- 12: PER POSIZIONI E CARATTERISTICHE CANOTTI DI PASSAGGIO FARE RIFERIMENTO ALLE FOROMETRIE ED AL RELATIVO DELTAGGIO
- 13: PER INGOMBRO PASSERELLE E INGOMBRO VIE CAVI, FARE RIFERIMENTO AI DISegni ELETTRICI
- 14: LE CONNESSIONI TRA SERRANDE TAGLIAFUOCO DEI LOCALI IMPIANTI E VALVOLE ANTILAMBIAMENTO DEI LOCALI CONNETTORI CON I RELATIVI CANALI DOVRANNO ESSERE VERIFICATE IN SEDE DI MONTAGGIO
- 15: LE DIMENSIONI DEI GIUNTI DI COMPENSAZIONE DOVRANNO ESSERE DEFINITE IN FUNZIONE DELLE CARATTERISTICHE DEL PRODOTTO UTILIZZATO
- 16: IN CORRISPONDENZA DEI GIUNTI DI COMPENSAZIONE IL FISSAGGIO E LA POSIZIONE DEI SUPPORTI DEGLI STESSI CANALI DOVRA' ESSERE CONTROLLATA CON IL GIUNTO ACQUISTO PER GARANTIRNE LA CORRETTA FUNZIONALITA'
- 17: LE QUOTE DEI CANALI HVAC SARANNO DA VERIFICARE E CONFERMARE IN SEDE DI MONTAGGIO
- 18: LE CONDOTTE VERTICALI CONTENUTE NEI CAVEDI DI SPALLA, RICHIEDONO REQUISITI DI RESISTENZA AL FUOCO REI 120
- 19: IL DIFFUSORE A MAGLIA FORELLINATA NEL LOCALE CONNETTORI SARAN' POSTO IN OPERA IN MODO DA NON INTERALCIARE LA MANUTENZIONE DEL TIRANTE DELLA CERNIERA


PIANTA CHIAVE

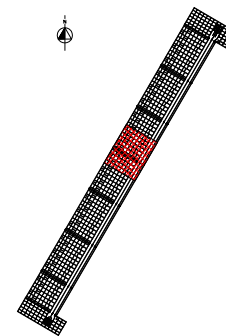[illegible]

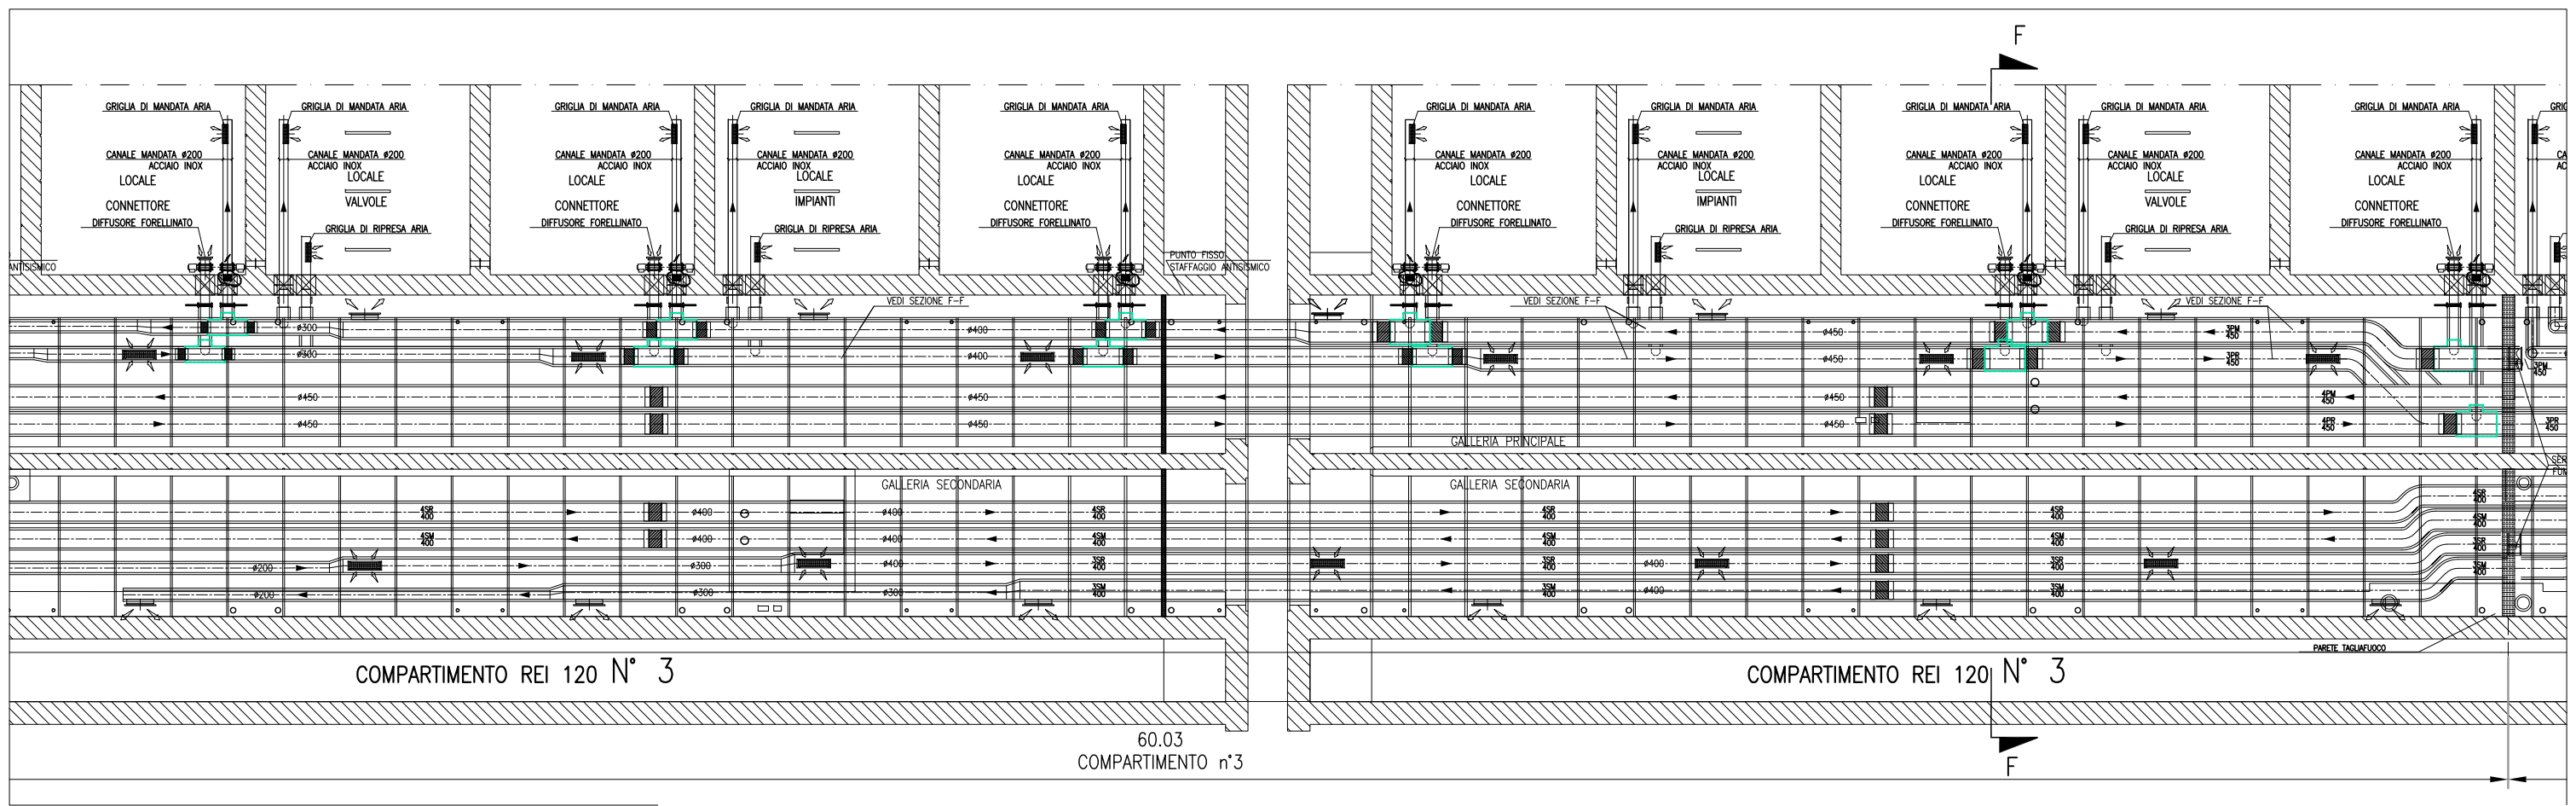


CANALI HVAC GALLERIA SAN NICOLÒ' - SCALA 1:50

PART. INGRESSO LOCALE CONNETTORI

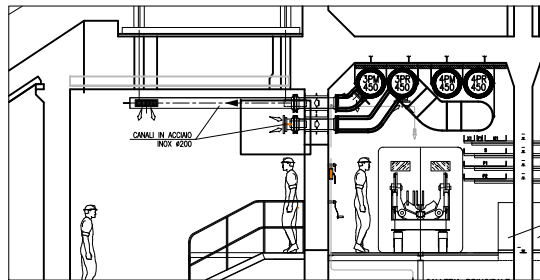

SEZIONE F-F - COMPARTIMENTO 3

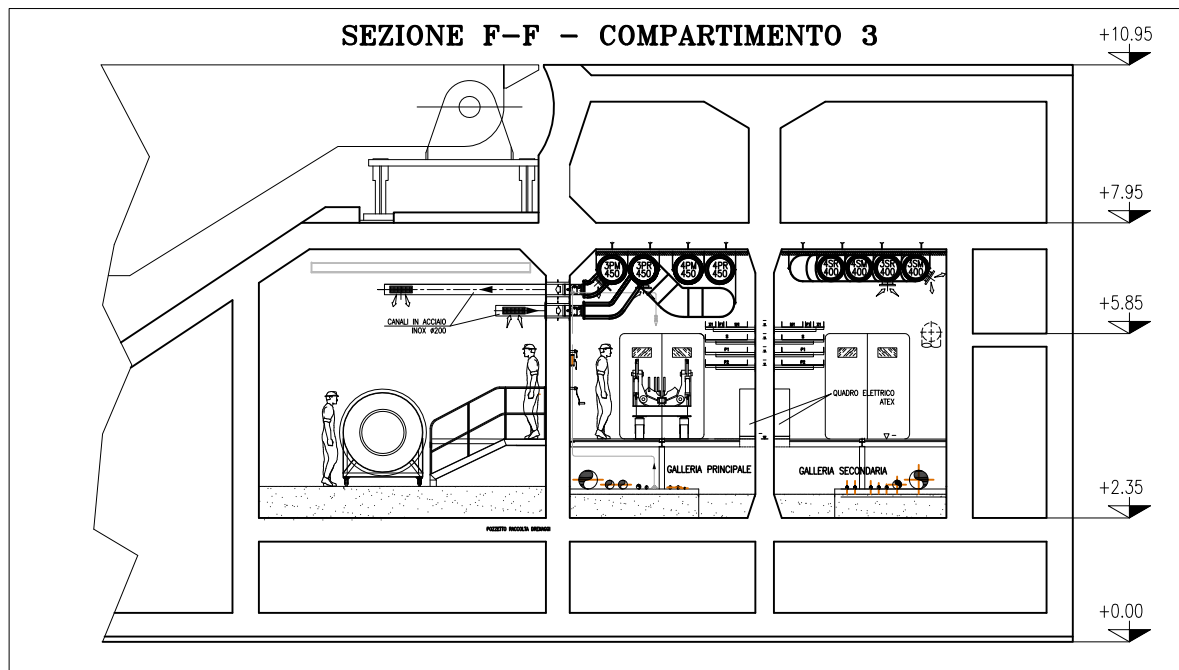



SEZIONE F-F - SCALA 1:50


NOTE

- 1: TUTTE LE QUOTE ALTIMETRICHE SONO ESPRESSE IN mm SU l.m.m.
- 2: TUTTE LE DIMENSIONI SONO ESPRESSE IN mm SALVO DOVE DIVERSAMENTE SPECIFICATO
- 3: RICAMBI D'ARIA PREVISTI A PROGETTO NELLE GALLERIE IMPIANTI:
IN ASSENZA DI PERSONALE: 2,5 VOL/H IN TUTTI I LOCALI;
IN PRESENZA DI PERSONALE: 4 VOL/H IN TUTTI I LOCALI;
IN SITUAZIONE DI INCENDIO: 6 VOL/H NEL COMPARTIMENTO COLPITO - NON APPLICABILE AI LOCALI TECNICI O DIVERSE CHIUSSURE DELLE RELATIVE SERRANDE TAGLIAFUOCO (CON ESCLUSIONE DELLE S.T. DEI LOCALI POMPE).
- 4: LE BOCCHE (SIA DI MANDATA CHE DI RIPRESA) SONO DOTATE DI SERRANDA DI REGOLAZIONE MANUALE. LE BOCCHE DI MANDATA SARANNO RIVOLTE VERSO IL BASSO, QUELLE DI PRESA VERSO L'ALTO E SARANNO MONTATE SFALDATE FRA DI LORO
- 5: LE SERRANDE TAGLIAFUOCO PER LA VENTILAZIONE DEI LOCALI IMPIANTI E DEI LOCALI VALVOLE SONO DOTATE DI SERVOCOMANDO (POSIZIONATO FUORI DAL LOCALE) PER DISARMO E RIARMO SIA AUTOMATICO (DA CENTRO GESTIONE EMERGENZE) CHE MANUALE. IN CASO DI INCENDIO IN UN COMPARTIMENTO, TALI SERRANDE TAGLIAFUOCO IN CASO DI COMPARTIMENTO COLPITO SI PORTERANNO IN POSIZIONE DI CHIUSURA.
- 6: NEI LOCALI CONNETTORI LA FUNZIONE DI SERRANDA TAGLIAFUOCO E' DATA DALLE VALVOLE ANTALLAGAMENTO E DA VERNICIATURA INTUMESCENTE DEL RELATIVO TRATTO DI CANALE. IN CASO DI INCENDIO IN UN COMPARTIMENTO, LE SERRANDE TAGLIAFUOCO DEL COMPARTIMENTO COLPITO SI PORTERANNO IN POSIZIONE DI CHIUSURA.
- 7: IN CORRISPONDENZA DI OGNI SERRANDA TAGLIAFUOCO PREVEDERE PORTINE DI ISPEZIONE SUL CANALE, PER CARATTERISTICHE VEDERE SPECIFICA TECNICA HVAC.
- 8: L'INDICAZIONE "R" DEI CANALI HVAC A SERVIZIO DELLE GALLERIE E' RIFERITA ALLA CARATTERISTICA REI 120, REALIZZATA CON CANALI IN AISI 316 COIBENTATO.
- 9: CARATTERISTICHE, INTERASSE E DIMENSIONI DEI SUPPORTI, CANALI, BARRE FILETTATE, ETC., DA SVILUPPARE CON PROGETTO COSTRUTTIVO IN FUNZIONE DEGLI EFFETTIVI CARICHI DA SOSTENERE E DELLA RESISTENZA AL FUOCO DA GARANTIRE.
- 10: LA SCELTA DEL METODO DI FISSAGGIO DEI PROFILI/ANCORAGGI DEI CANALI ALLA STRUTTURA DEL CASSONE DOVRÀ ESSERE DEFINITA DALLO STRUTTURISTA ANCHE IN FUNZIONE DEGLI EFFETTIVI CARICHI APPLICATI E DELLA RESISTENZA AL FUOCO DA GARANTIRE.
- 11: VERIFICARE IN FASE DI INSTALLAZIONE L'INGRESSO CANALI NEI LOCALI CON POSIZIONE ESATTA FOROMETRICE.
- 12: PER POSIZIONI E CARATTERISTICHE CANOTTI DI PASSAGGIO FARE RIFERIMENTO ALLE FOROMETRIE ED AL RELATIVO DETTAGLIO
- 13: PER INCOMBRO PASSERELLE E INCOMBRO VIE CAVI, FARE RIFERIMENTO AI DISEGNI ELETTRICI
- 14: LE CONNESSIONI TRA SERRANDE TAGLIAFUOCO DEI LOCALI IMPIANTI E VALVOLE ANTALLAGAMENTO DEI LOCALI CONNETTORI CON I RELATIVI CANALI DOVRANNO ESSERE VERIFICATE IN SEDE DI MONTAGGIO
- 15: LE DIMENSIONI DEI GIUNTI DI COMPENSAZIONE DOVRANNO ESSERE DEFINITE IN FUNZIONE DELLE CARATTERISTICHE DEL PRODOTTO UTILIZZATO
- 16: IN CORRISPONDENZA DEI GIUNTI DI COMPENSAZIONE IL FISSAGGIO E LA POSIZIONE DEI SUPPORTI DEGLI STESSI CANALI DOVRÀ ESSERE CONTROLLATA CON IL GIUNTO ACQUISITO PER GARANTIRNE LA CORRETTA FUNZIONALITÀ
- 17: LE QUOTE DEI CANALI HVAC SARANNO DA VERIFICARE E CONFERMARE IN SEDE DI MONTAGGIO
- 18: LE CONDOTTE VERTICALI CONTENUTE NEI CAVEDI DI SPALLA, RICHIEDONO REQUISITI DI RESISTENZA AL FUOCO REI 120
- 19: IL DIFFUSORE A MAGLIA FORELLINATA NEL LOCALE CONNETTORI SARA' POSTO IN OPERA IN MODO DA NON INTRALCIARE LA MANUTENZIONE DEL TIRANTE DELLA CERNIERA

PIANTA CHIAVE

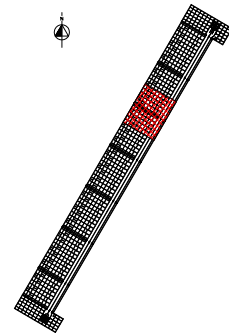


MINISTERO DELLE INFRASTRUTTURE E DEI TRASPORTI					
MAGISTRATO ALLE ACQUE					
NUOVI INTERVENTI PER LA SALVAGUARDIA DI VENEZIA					
LEGGE N. 798 DEL 29-11-1984					
CONVENZIONE REP. 7191 DEL 04-10-1991					
ATTO ATTUATIVO REP. 8602 DEL 08-02-2013 (LAVORI)					
INTERVENTI ALLE BOCHE LAGUNARI PER LA REGOLAZIONE DEI FLUSSI DI MAREA					
CUP: D51B02000050AC1 (LAVORI)					
PROGETTO ESECUTIVO (estratto ed aggiornamento del progetto esecutivo di WBS LN.L1.50, favorevolmente esaminato dal CTM del 19.11.2008 con voto n. 176, del progetto esecutivo di WBS MA.L1.50, favorevolmente esami- nato dal Comitato Tecnico di Magistratura del 21.04.2010 con voto n. 66 e del progetto esecutivo di WBS CH.L1.50, favorevolmente esaminato dal CTM del 18.09.2009 con voto n. 158)					
WBS: LN.L1.50 - MA.L1.50 - CH.L1.50					
WBE: LN.L1.50.PE.11 - MA.L1.50.PE.15 - CH.L1.50.PE.15					
BOCCA DI SAN NICOLO' IMPIANTI					
IMPIANTI DI VENTILAZIONE E CONDIZIONAMENTO					
GALLERIA DI SAN NICOLO' - TAV. 06 DI 08					
ELABORATO	F. JACOBELLI	CONTROLLATO	A. GANDINI	APPROVATO	Y. EPRIM
N. ELABORATO	MY100P-PE-NHD-5006-11-CO	CODICE FILE	MY100P-PE-NHD-5006-11-CO.dwg	DATA	16 GIUGNO 2014
CONSORZIO "VENEZIA NUOVA"					
COORDINAMENTO PROGETTAZIONE			PROGETTAZIONE		
VERIFICATO: L. Carretto		CONTROLLATO: V. Ardore		<input checked="" type="checkbox"/> PROGETTATO Ing. Alberto Scotti	
 CONSORZIO VENEZIA NUOVA Ing. H. Redi					
OPERA PROTETTA AI SENSI DELLA LEGGE 12 APRILE 1964 N° 645 TITOLO I ART. 1015 E 1016 QUALSIUNO RIPRODUZIONE ED UTILIZZAZIONE NON AUTORIZZATE SARANNO PERSICUTE A SEGUITO DI LEGGE					

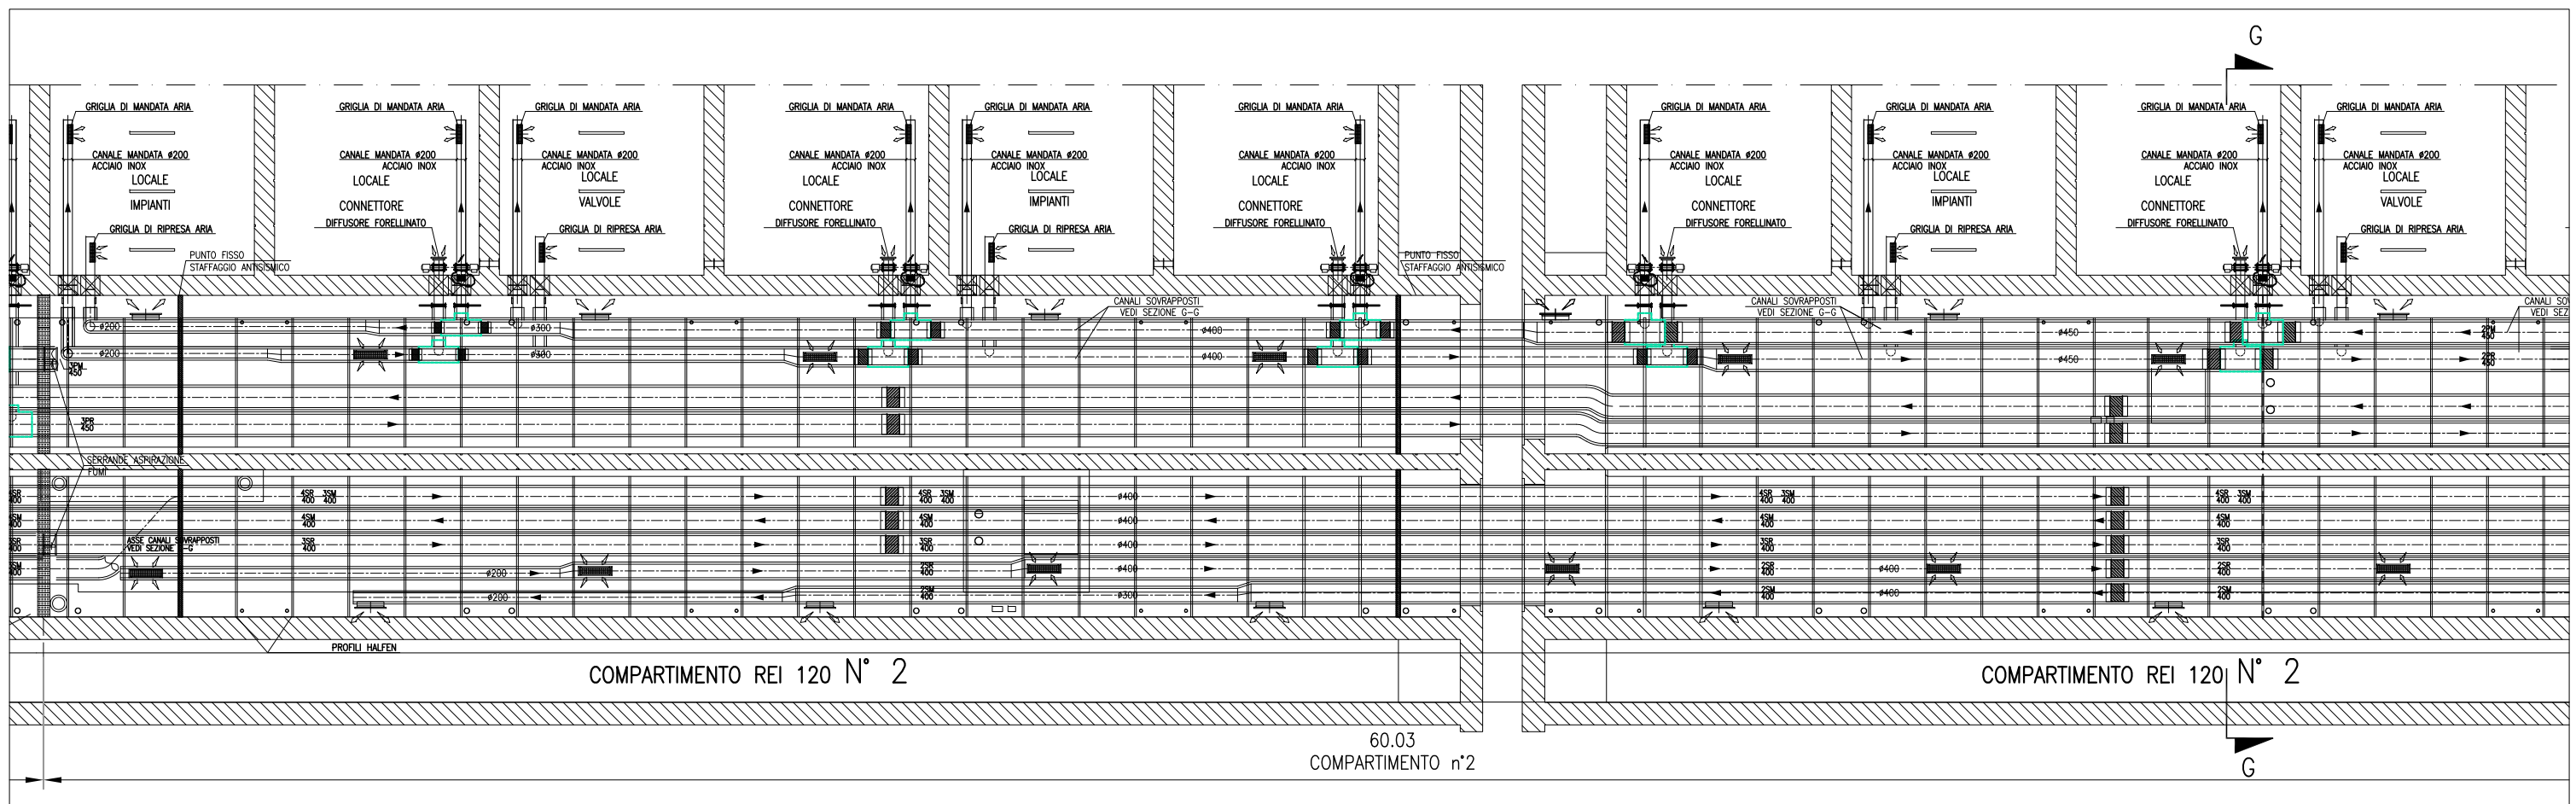


CANALI HVAC GALLERIA SAN NICOLO' - SCALA 1:50

PART. INGRESSO LOCALE CONNETTORI

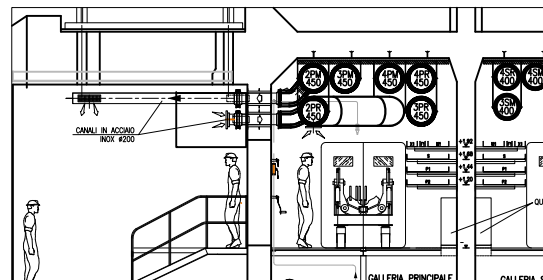

SEZIONE G-G - COMPARTIMENTO 2

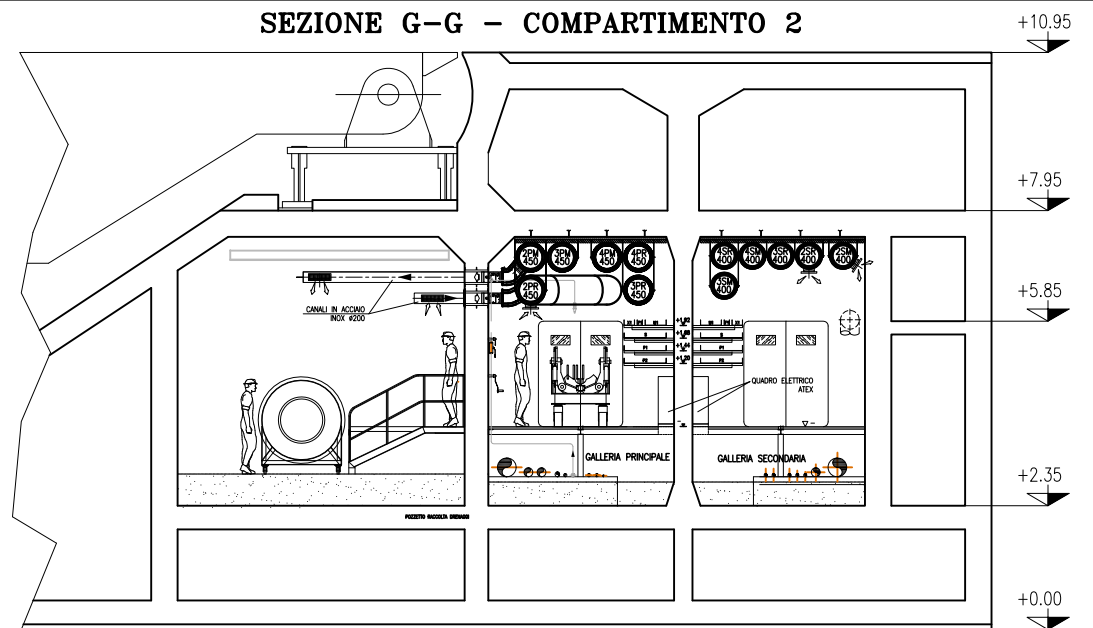


SEZIONE G-G - SCALA 1:50


NOTE

- 1: TUTTE LE QUOTE ALTIMETRICHE SONO ESPRESSE IN mm SU l.m.m.
- 2: TUTTE LE DIMENSIONI SONO ESPRESSE IN mm SALVO DOVE DIVERSAMENTE SPECIFICATO
- 3: RICAMBI D'ARIA PREVISTI A PROGETTO NELLE GALLERIE IMPIANTI:
IN ASSENZA DI PERSONALE: 2,5 VOL/H IN TUTTI I LOCALI;
IN PRESENZA DI PERSONALE: 4 VOL/H IN TUTTI I LOCALI;
IN SITUAZIONE DI INCENDIO: 6 VOL/H NEL COMPARTIMENTO COLPITO - NON APPLICABILE AI LOCALI TECNICI O DIVERSE CHIUSSURE DELLE RELATIVE SERRANDE TAGLIAFUOCO (CON ESCLUSIONE DELLE S.T. DEI LOCALI POMPE).
- 4: LE BOCCHE (SIA DI MANDATA CHE DI RIPRESA) SONO DOTATE DI SERRANDA DI REGOLAZIONE MANUALE. LE BOCCHE DI MANDATA SARANNO RIVOLTE VERSO IL BASSO, QUELLE DI PRESA VERSO L'ALTO E SARANNO MONTATE SFALDATE FRA DI LORO
- 5: LE SERRANDE TAGLIAFUOCO PER LA VENTILAZIONE DEI LOCALI IMPIANTI E DEI LOCALI VALVOLE SONO DOTATE DI SERVOCOMANDO (POSIZIONATO FUORI DAL LOCALE) PER DISARMO E RIARMO SIA AUTOMATICO (DA CENTRO GESTIONE EMERGENZE) CHE MANUALE. IN CASO DI INCENDIO IN UN COMPARTIMENTO, TALI SERRANDE TAGLIAFUOCO IN CASO DI COMPARTIMENTO COLPITO SI PORTERANNO IN POSIZIONE DI CHIUSURA.
- 6: NEI LOCALI CONNETTORI LA FUNZIONE DI SERRANDA TAGLIAFUOCO E' DATA DALLE VALVOLE ANTIALLAGAMENTO E DA VERNICIATURA INTUMESCENTE DEL RELATIVO TRATTO DI CANALE. IN CASO DI INCENDIO IN UN COMPARTIMENTO, LE SERRANDE TAGLIAFUOCO DEL COMPARTIMENTO COLPITO SI PORTERANNO IN POSIZIONE DI CHIUSURA.
- 7: IN CORRESPONDENZA DI OGNI SERRANDA TAGLIAFUOCO PREVEDERE PORTINE DI ISPEZIONE SUL CANALE, PER CARATTERISTICHE VEDERE SPECIFICA TECNICA HVAC.
- 8: L'INDICAZIONE "R" DEI CANALI HVAC A SERVIZIO DELLE GALLERIE E' RIFERITA ALLA CARATTERISTICA REI 120, REALIZZATA CON CANALI IN AISI 316 COIBENTATO.
- 9: CARATTERISTICHE, INTERASSE E DIMENSIONI DEI SUPPORTI, CANALI, BARRE FILETTATE, ETC., DA SVILUPPARE CON PROGETTO COSTRUTTIVO IN FUNZIONE DEGLI EFFETTIVI CARICHI DA SOSTENERE E DELLA RESISTENZA AL FUOCO DA GARANTIRE.
- 10: LA SCELTA DEL METODO DI FISSAGGIO DEI PROFILI/ANCORAGGI DEI CANALI ALLA STRUTTURA DEL CASSONE DOVRÀ ESSERE DEFINITA DALLO STRUTTURISTA ANCHE IN FUNZIONE DEGLI EFFETTIVI CARICHI APPLICATI E DELLA RESISTENZA AL FUOCO DA GARANTIRE.
- 11: VERIFICARE IN FASE DI INSTALLAZIONE L'INGRESSO CANALI NEI LOCALI CON POSIZIONE ESATTA FOROMETRICE.
- 12: PER POSIZIONI E CARATTERISTICHE CANOTTI DI PASSAGGIO FARE RIFERIMENTO ALLE FOROMETRIE ED AL RELATIVO DETTAGLIO
- 13: PER INCOMBRO PASSERELLE E INCOMBRO VIE CAVI, FARE RIFERIMENTO AI DISEGNI ELETTRICI
- 14: LE CONNESSIONI TRA SERRANDE TAGLIAFUOCO DEI LOCALI IMPIANTI E VALVOLE ANTIALLAGAMENTO DEI LOCALI CONNETTORI CON I RELATIVI CANALI DOVRANNO ESSERE VERIFICATE IN SEDE DI MONTAGGIO
- 15: LE DIMENSIONI DEI GIUNTI DI COMPENSAZIONE DOVRANNO ESSERE DEFINITE IN FUNZIONE DELLE CARATTERISTICHE DEL PRODOTTO UTILIZZATO
- 16: IN CORRESPONDENZA DEI GIUNTI DI COMPENSAZIONE IL FISSAGGIO E LA POSIZIONE DEI SUPPORTI DEGLI STESSI CANALI DOVRÀ ESSERE CONTROLLATA CON IL GIUNTO ACQUISITO PER GARANTIRE LA CORRETTA FUNZIONALITA'
- 17: LE QUOTE DEI CANALI HVAC SARANNO DA VERIFICARE E CONFERMARE IN SEDE DI MONTAGGIO
- 18: LE CONDOTTE VERTICALI CONTENUTE NEI CAVEDI DI SPALLA, RICHIEDONO REQUISITI DI RESISTENZA AL FUOCO REI 120
- 19: IL DIFFUSORE A MAGLIA FORELLINATA NEL LOCALE CONNETTORI SARA' POSTO IN OPERA IN MODO DA NON INTRALCIARE LA MANUTENZIONE DEL TIRANTE DELLA CERNIERA

PIANTA CHIAVE

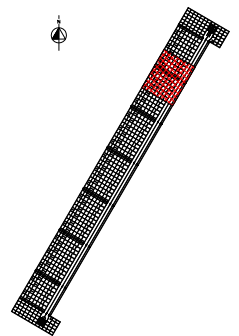


CD	16/06/14	EMISSIONE		F3	AG YE
REVISIONE		DESCRIZIONE		EL	CON APP.
MINISTERO DELLE INFRASTRUTTURE E DEI TRASPORTI					
MAGISTRATO ALLE ACQUE					
NUOVI INTERVENTI PER LA SALVAGUARDIA					
DI VENEZIA					
LEGGE N. 798 DEL 29-11-1984					
CONVENZIONE REP. 7191 DEL 04-10-1991					
ATTO ATTUATIVO REP. 8602 DEL 08-02-2013 (LAVORI)					
INTERVENTI ALLE BOCHE LAGUNARI PER					
LA REGOLAZIONE DEI FLUSSI DI MAREA					
CUP: D51B02000050AC1 (LAVORI)					
PROGETTO ESECUTIVO					
(estratto ed aggiornamento del progetto esecutivo di WBS LN.L1.50, favorevolmente esaminato dal C.T.M. del 19.11.2008 con voto n. 176, del progetto esecutivo di WBS MA.L1.50, favorevolmente esaminato dal Comitato Tecnico di Magistratura del 21.04.2010 con voto n. 66 e del progetto esecutivo di WBS CH.L1.50, favorevolmente esaminato dal C.T.M. del 18.09.2009 con voto n. 158)					
WBS: LN.L1.50 - MA.L1.50 - CH.L1.50					
WBS: LN.L1.50.PE.11 - MA.L1.50.PE.15 - CH.L1.50.PE.15					
BOCCA DI SAN NICOLO'					
IMPIANTI					
IMPIANTI DI VENTILAZIONE E CONDIZIONAMENTO					
GALLERIA DI SAN NICOLO' - TAV. 07 DI 08					
ELABORATO	F. JACOBELLI		CONTROLLATO	A. GANDINI	
				APPROVATO	
				Y. EPRIM	
N. ELABORATO	MY100P-PE-NHD-5007-11-CO		CODICE FILE	DATA	
				16 GIUGNO 2014	
CONSORZIO "VENEZIA NUOVA"					
COORDINAMENTO PROGETTAZIONE			PROGETTAZIONE		
VERIFICATO: L. Corretto			CONTROLLATO: V. Ardore		
CONSORZIO VENEZIA NUOVA			Il Responsabile: Ing. Alberto Scotti		
Ing. H. Redi					
OPERA PROTETTA AI SENSI DELLA LEGGE 22 APRILE 1961 N° 1157 TITOLO I ART. 1017 E 1018 E 1019					
QUALUNQUE RIPRODUZIONE ED UTILIZZAZIONE NON AUTORIZZATE SARANNO PERSECUTE A SEGUITO DI LEGGE					

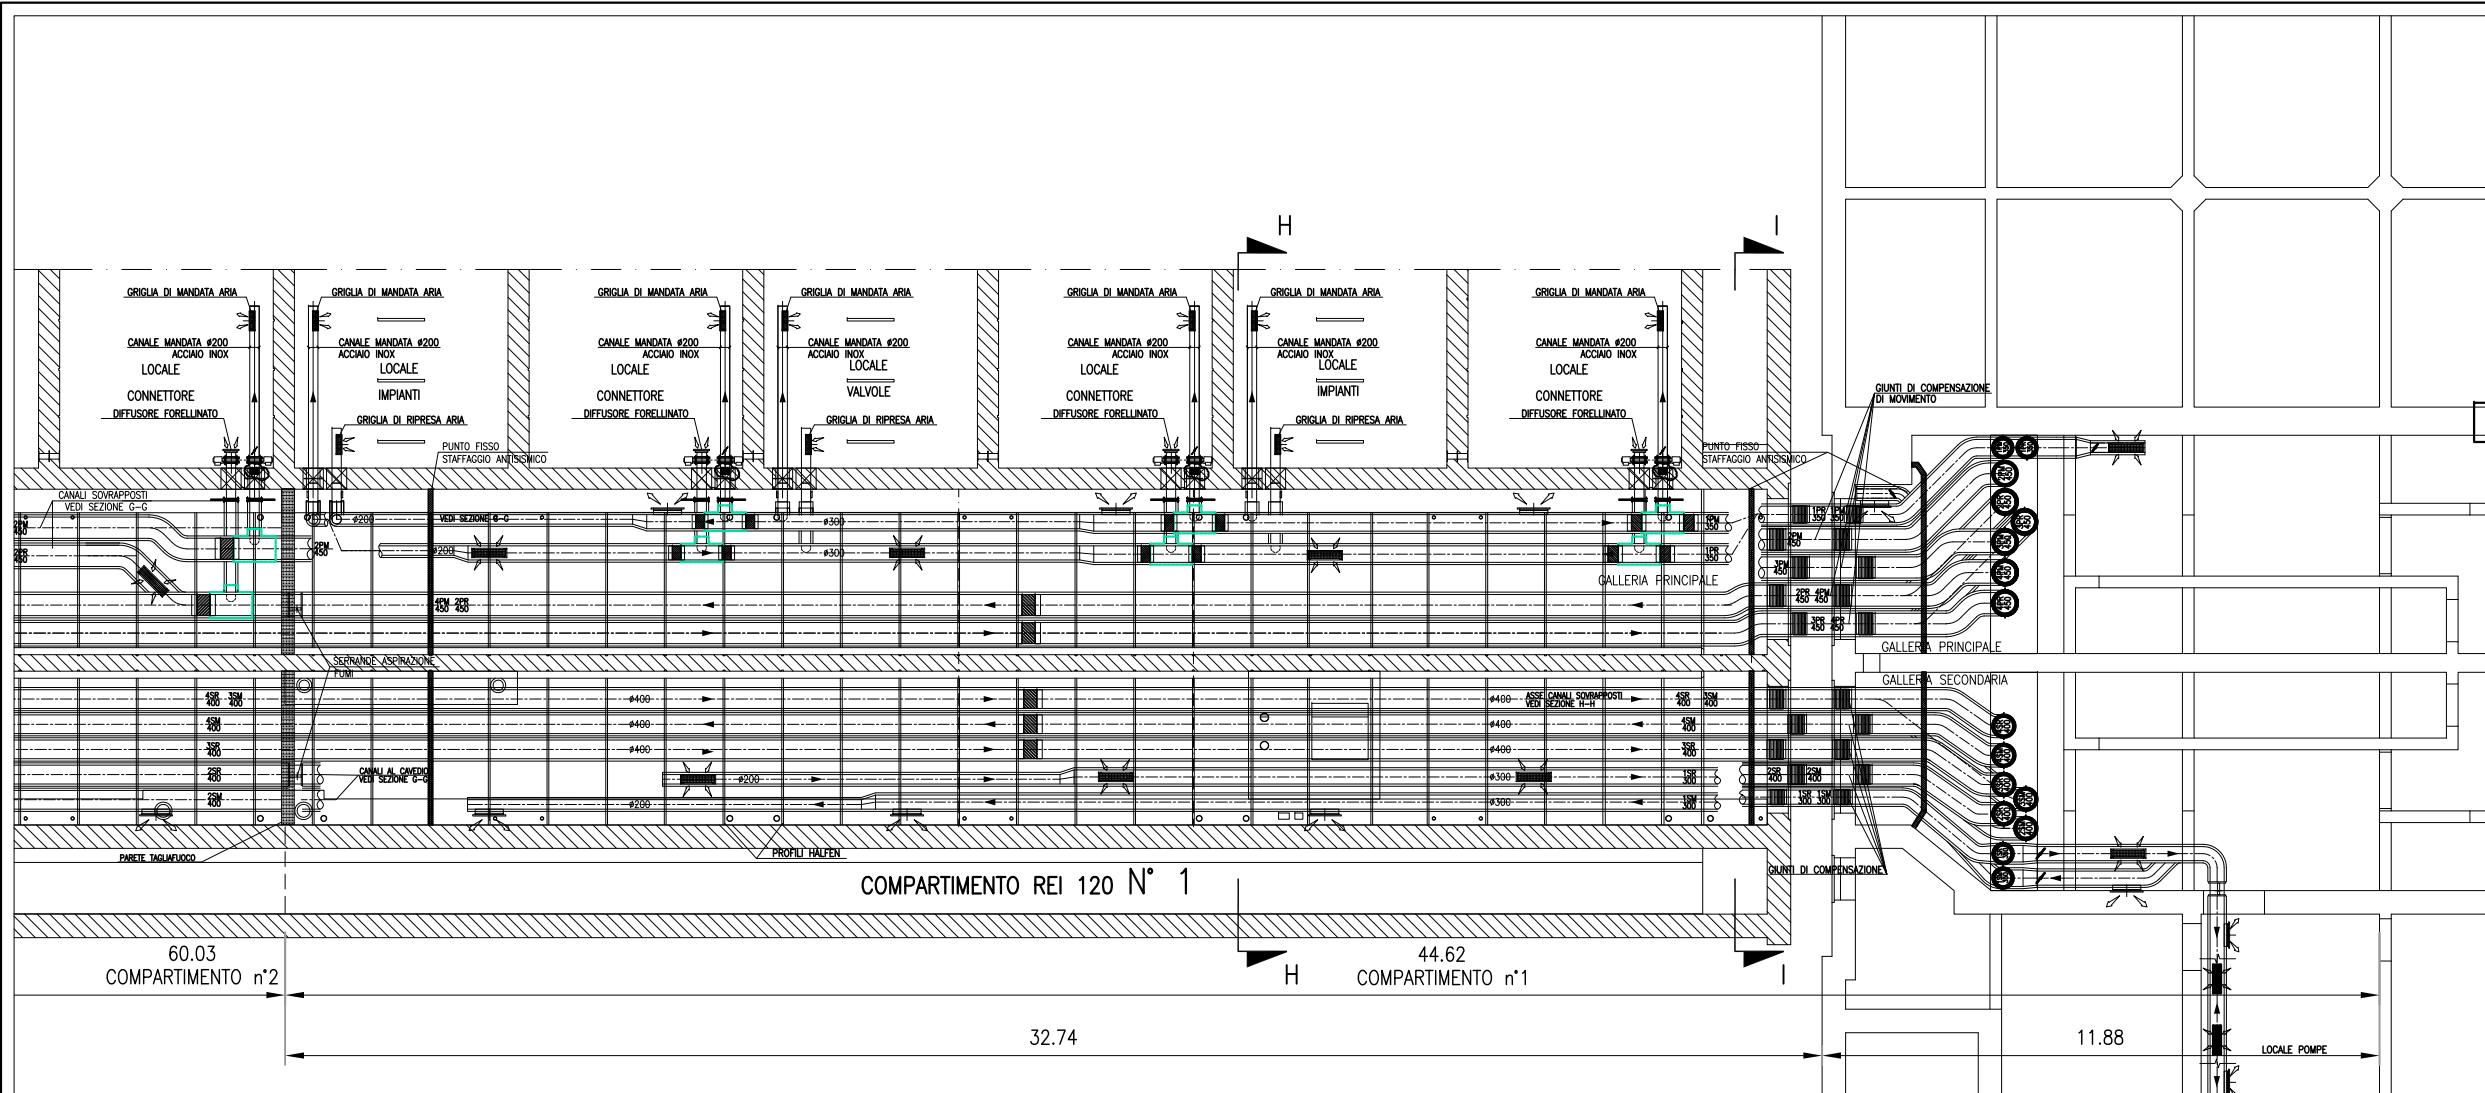


CANALI HVAC GALLERIA SAN NICOLO' - SCALA 1:50

PART. INGRESSO LOCALE CONNETTORI

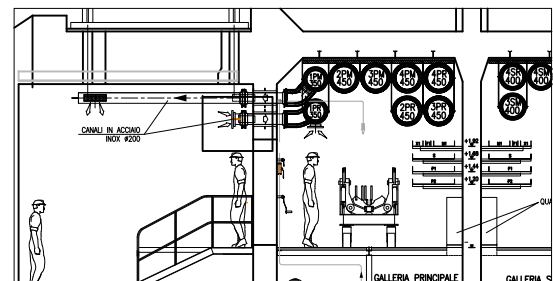

PER I DISEGNI CIVILI SI FA RIFERIMENTO A QUELLI SPECIFICI DEL PROGETTO AS-BUILT


PIANTA CHIAVE

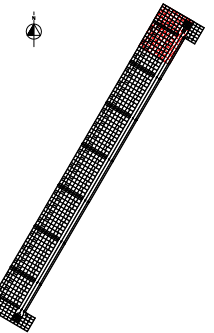

NOTE


- 1: TUTTE LE QUOTE ALTIMETRICHE SONO ESPRESSE IN mm SU l.m.m.
- 2: TUTTE LE DIMENSIONI SONO ESPRESSE IN mm SALVO DOVE DIVERSAMENTE SPECIFICATO
- 3: RICAMBI D'ARIA PREVISTI A PROGETTO NELLE GALLERIE IMPIANTI:
IN ASSENZA DI PERSONALE: 2,5 VOL/H IN TUTTI I LOCALI;
IN PRESENZA DI PERSONALE: 4 VOL/H IN TUTTI I LOCALI;
IN SITUAZIONE DI INCENDIO: 6 VOL/H NEL COMPARTIMENTO COLPITO - NON APPLICABILE AI LOCALI TECNICI OVEVERO CHIUSURA DELLE RELATIVE SERRANDE TAGLIAFUOCO (CON ESCLUSIONE DELLE S.T. DEI LOCALI POMPE).
- 4: LE BOCCHETTE (SIA DI MANDATA CHE DI RIPRESA) SONO DOTATE DI SERRANDA DI REGOLAZIONE MANUALE. LE BOCCHETTE DI MANDATA SARANNO RIVOLTE VERSO IL BASSO, QUELLE DI PRESA VERSO L'ALTO E SARANNO MONTATE SFALDATE FRA DI LORO
- 5: LE SERRANDE TAGLIAFUOCO PER LA VENTILAZIONE DEI LOCALI IMPIANTI E DEI LOCALI VALVOLE SONO DOTATE DI SERVOCOMANDO (POSIZIONATO FUORI DAL LOCALE) PER DISARMO E RIARMO SIA AUTOMATICO (DA CENTRO GESTIONE EMERGENZE) CHE MANUALE. IN CASO DI INCENDIO IN UN COMPARTIMENTO, TALI SERRANDE TAGLIAFUOCO IN CASO DI COMPARTIMENTO COLPITO SI PORTERANNO IN POSIZIONE DI CHIUSURA.
- 6: NEI LOCALI CONNETTORI LA FUNZIONE DI SERRANDA TAGLIAFUOCO E' DATA DALLE VALVOLE ANTALLAGAMENTO E DA VERNICIATURA INTUMESCENTE DEL RELATIVO TRATTO DI CANALE. IN CASO DI INCENDIO IN UN COMPARTIMENTO, LE SERRANDE TAGLIAFUOCO DEL COMPARTIMENTO COLPITO SI PORTERANNO IN POSIZIONE DI CHIUSURA.
- 7: IN CORRISPONDENZA DI OGNI SERRANDA TAGLIAFUOCO PREVEDERE PORTINE DI ISPEZIONE SUL CANALE, PER CARATTERISTICHE VEDERE SPECIFICA TECNICA HVAC.
- 8: L'INDICAZIONE "RF" DEI CANALI HVAC A SERVIZIO DELLE GALLERIE E' RIFERITA ALLA CARATTERISTICA REI 120, REALIZZATA CON CANALI IN ASI 316 COIBENTATO.
- 9: CARATTERISTICHE, INTERASSE E DIMENSIONI DEI SUPPORTI, CANALI, BARRE FILETTATE, ETC. DA SVILUPPARI CON PROGETTO COSTRUTTIVO IN FUNZIONE DEGLI EFFETTIVI CARICHI DA SOSTENERE E DELLA RESISTENZA AL FUOCO DA GARANTIRE.
- 10: LA SCELTA DEL METODO DI FISSAGGIO DEI PROFILI/ANCORAGGI DEI CANALI ALLA STRUTTURA DEL CASSONE DOVRA' ESSERE DEFINITA DALLO STRUTTURISTA ANCHE IN FUNZIONE DEGLI EFFETTIVI CARICHI APPLICATI E DELLA RESISTENZA AL FUOCO DA GARANTIRE
- 11: VERIFICARE IN FASE DI INSTALLAZIONE L'INGRESSO CANALI NEI LOCALI CON POSIZIONE ESATTA FOROMETRIE
- 12: PER POSIZIONI E CARATTERISTICHE CANOTTI DI PASSAGGIO FARE RIFERIMENTO ALLE FOROMETRIE ED AL RELATIVO DETTAGLIO
- 13: PER INGOMBRO PASSERELLE E INGOMBRO VIE CAVI, FARE RIFERIMENTO AI DISEGNI ELETTRICI
- 14: LE CONNESSIONI TRA SERRANDE TAGLIAFUOCO DEI LOCALI IMPIANTI E VALVOLE ANTALLAGAMENTO DEI LOCALI CONNETTORI CON I RELATIVI CANALI DOVRANNO ESSERE VERIFICATE IN SEDE DI MONTAGGIO
- 15: LE DIMENSIONI DEI GIUNTI DI COMPENSAZIONE DOVRANNO ESSERE DEFINITE IN FUNZIONE DELLE CARATTERISTICHE DEL PRODOTTO UTILIZZATO
- 16: IN CORRISPONDENZA DEI GIUNTI DI COMPENSAZIONE IL FISSAGGIO E LA POSIZIONE DEI SUPPORTI DEGLI STESSI CANALI DOVRA' ESSERE CONTROLLATA CON IL GIUNTO ACQUISITO PER GARANTIRNE LA CORRETTA FUNZIONALITA'
- 17: LE QUOTE DEI CANALI HVAC SARANNO DA VERIFICARE E CONFERMARE IN SEDE DI MONTAGGIO
- 18: LE CONDOTTE VERTICALI CONTENUTE NEI CAVEDI DI SPALLA, RICHIEDONO REQUISITI DI RESISTENZA AL FUOCO REI 120
- 19: IL DIFFUSORE A MAGLIA FORELLINATO NEL LOCALE CONNETTORI SARA' POSTO IN OPERA IN MODO DA NON INTRALCIARE LA MANUTENZIONE DEL TIRANTE DELLA CERNIERA

SEZIONE H-H - COMPARTIMENTO 1

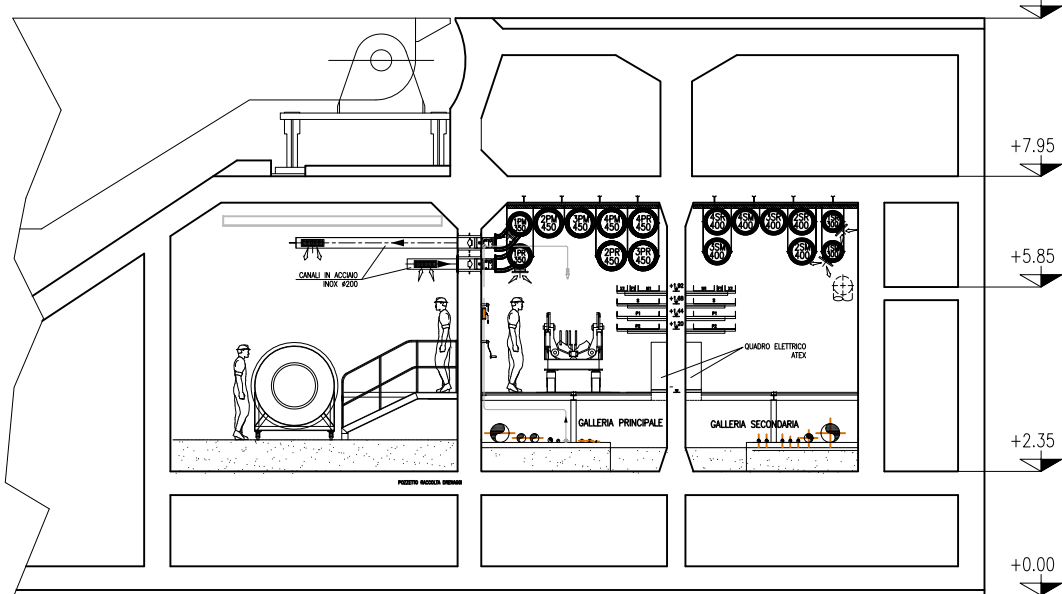



SEZIONE H-H - SCALA 1:50

SEZIONE I-I - VISTA SETTO T1


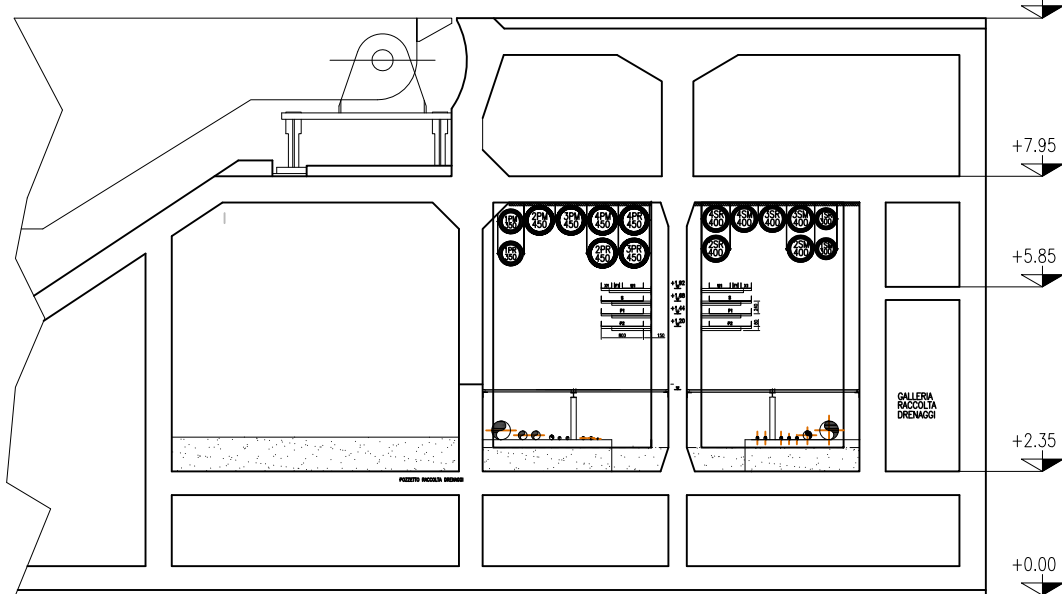


SEZIONE I-I - SCALA 1:50


CD 16/06/14	EMISSIONE	FJ	AG	YE
REVISIONE	DESCRIZIONE	EL	CON	APP.
MINISTERO DELLE INFRASTRUTTURE E DEI TRASPORTI MAGISTRATO ALLE ACQUE NUOVI INTERVENTI PER LA SALVAGUARDIA DI VENEZIA LEGGE N. 798 DEL 29-11-1984 CONVENZIONE REP. 7191 DEL 04-10-1991 ATTO ATTUATIVO REP. 8602 DEL 08-02-2013 (LAVORI) INTERVENTI ALLE BOCHE LAGUNARI PER LA REGOLAZIONE DEI FLUSSI DI MAREA CUP: D51B0200050AC1 (LAVORI) PROGETTO ESECUTIVO (estratto ed aggiornamento del progetto esecutivo di WBS LN.L1.50, favorevolmente esaminato dal CTM del 19.11.2008 con voto n. 176, del progetto esecutivo di WBS MA.L1.50, favorevolmente esami- nato dal Comitato Tecnico di Magistratura del 21.04.2010 con voto n. 66 e del progetto esecutivo di WBS CH.L1.50, favorevolmente esaminato dal CTM del 18.09.2009 con voto n. 158) WBS: LN.L1.50 - MA.L1.50 - CH.L1.50 WBS: LN.L1.50.PE.11 - MA.L1.50.PE.15 - CH.L1.50.PE.15 BOCCA DI SAN NICOLO' IMPIANTI IMPIANTI DI VENTILAZIONE E CONDIZIONAMENTO GALLERIA DI SAN NICOLO' - TAV. 08 DI 08 COMPARTIMENTO DI SPALLA NORD				
ELABORATO F. JACOBELLI	CONTROLLATO A. GANDINI	APPROVATO Y. EPRIM		
N. ELABORATO MY100P-PE-NHD-5008-11-CO	CODICE FILE MY100P-PE-NHD-5008-11-CO.dwg	DATA 16 GIUGNO 2014		
CONSORZIO "VENEZIA NUOVA"				
COORDINAMENTO PROGETTAZIONE VERIFICATO: L. Corretto		PROGETTAZIONE Il Responsabile: Ing. Alberto Scotti		
CONSORZIO VENEZIA NUOVA Ing. H. Redi				

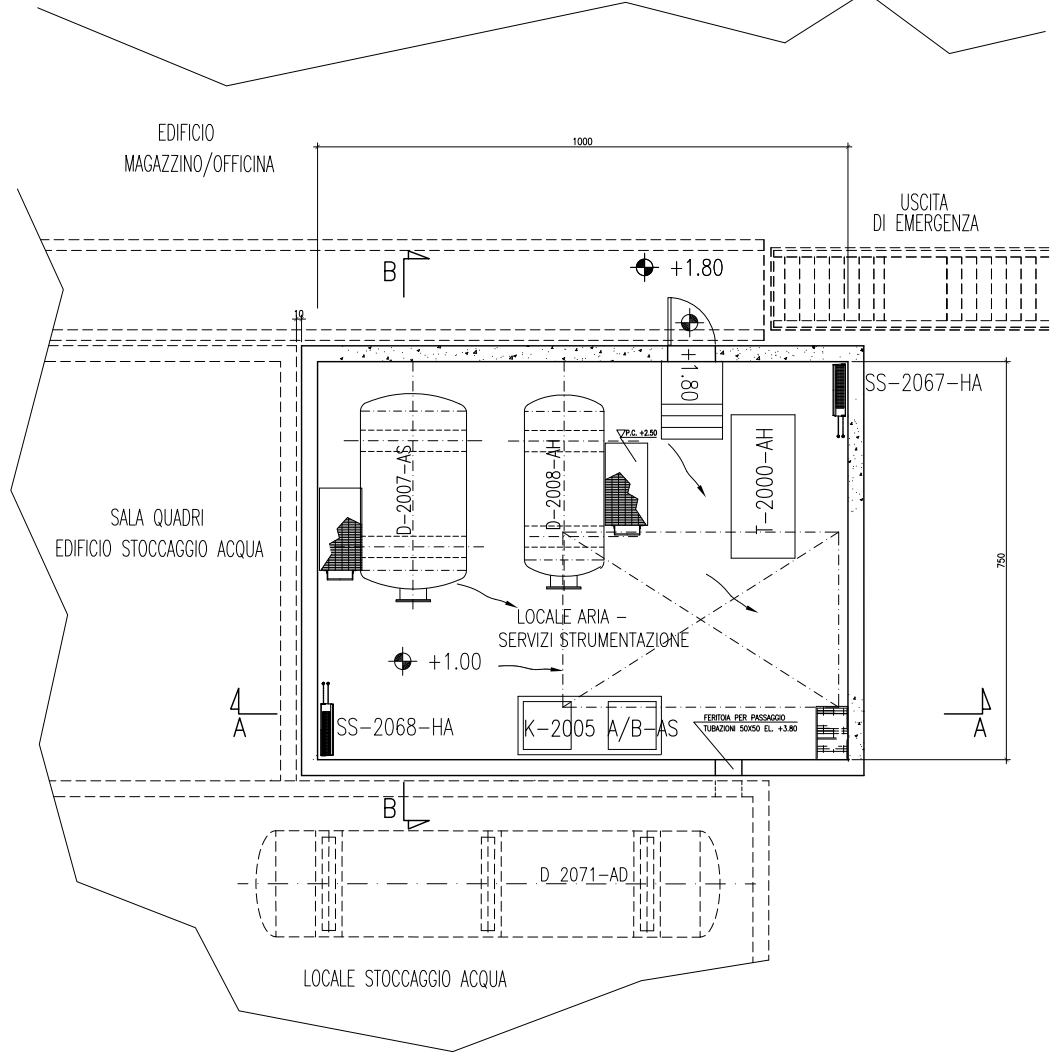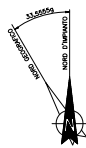


PIANTA COPERTURA

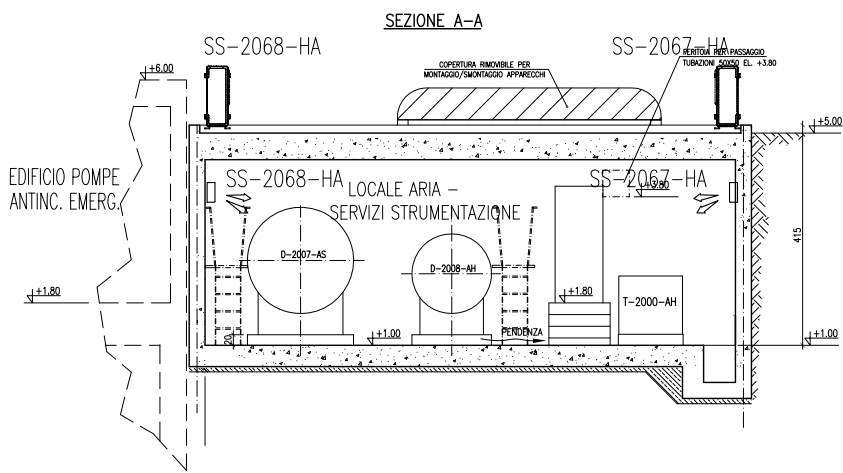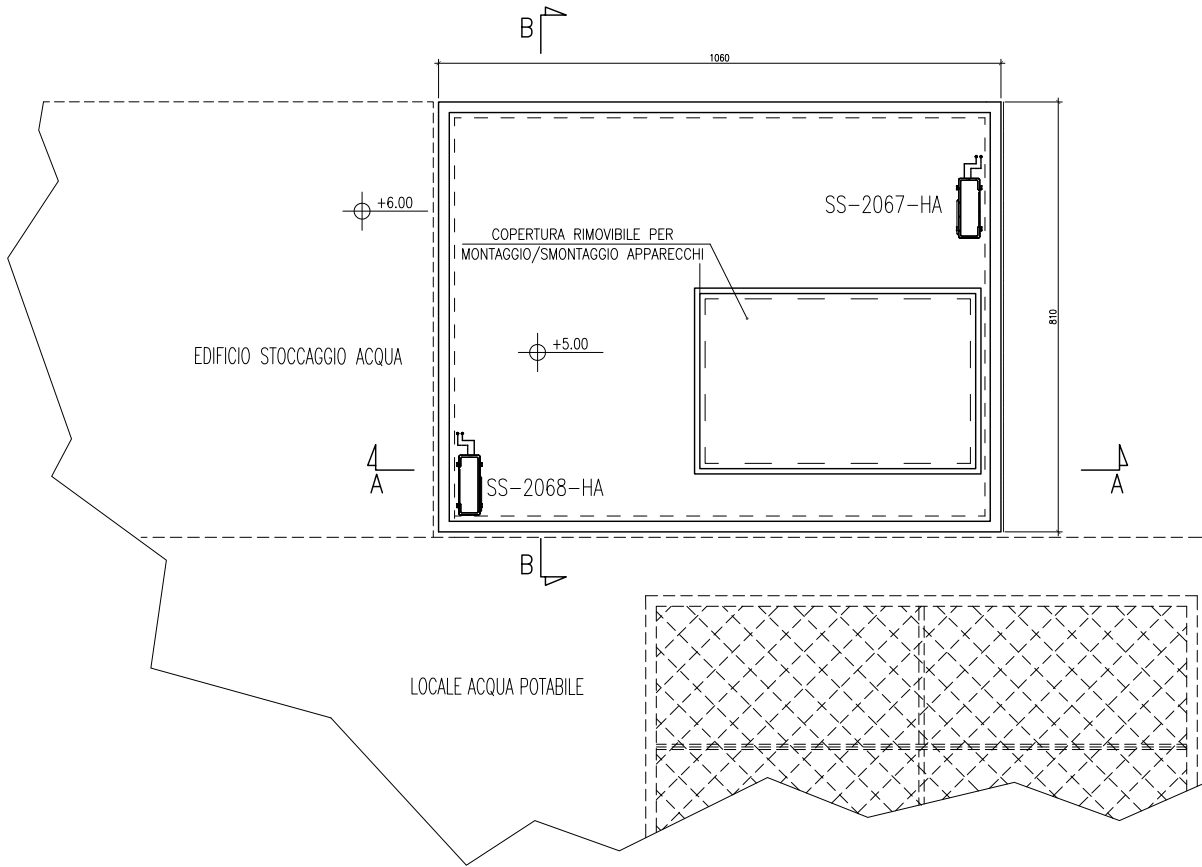

SEZIONE B-B

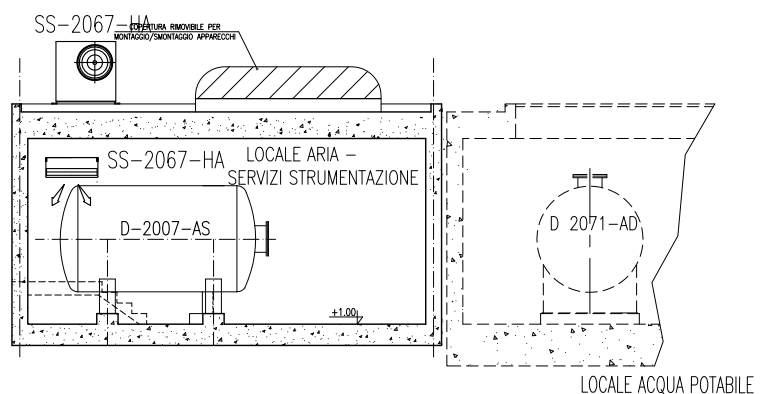

PIANTA CHIAVE

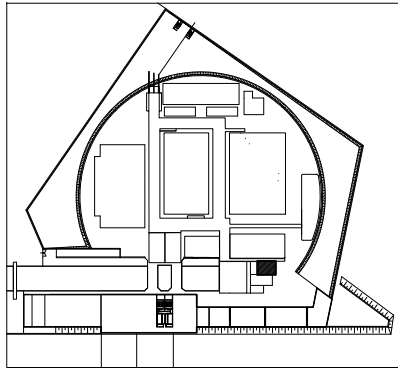

DISEGNI DI RIFERIMENTO

MV100P-PE-NMD-4001	PLANIMETRIA GENERALE
MV100P-PE-NPD-5090	TUBAZIONI LOCALE COMPRESSORE ARIA/ESSICCATORE PIANTA E SEZIONE
MV100P-PE-NPD-4507	LOCALE COMPRESSORE ARIA/ESSICCATORE-DISPOSIZIONE APPARECCHI PIANTA E SEZIONE
MV100P-PE-NHK-3535	IMPIANTO DI VENTILAZIONE E CONDIZIONAMENTO EDIFICIO ANTINCENDIO SCHEMA SPLIT-SYSTEM
MV100P-PE-NHK-4527	IMPIANTO DI VENTILAZIONE E CONDIZIONAMENTO EDIFICIO ANTINCENDIO SPLIT-SYSTEM


NOTE

- 1 - TUTTE LE DIMENSIONI SONO ESPRESSE IN CM SALVO DOVE DIVERSAMENTE SPECIFICATO
- 2 - TUTTE LE QUOTE ALTIMETRICHE SONO ESPRESSE IN M I.M.M.


NOTE PER HVAC
PERCORSO TUBAZIONI DA DEFINIRE IN FASE DI MONTAGGIO
COORDINATO CON INGOMBRI ALTRI IMPIANTI

VALIDO SOLO PER IMPIANTI HVAC


CD 16/06/14 EMISSIONE		FU	AG	YE	
REVISIONE	DESCRIZIONE	EL	CON	APP.	
MINISTERO DELLE INFRASTRUTTURE E DEI TRASPORTI MAGISTRATO ALLE ACQUE NUOVI INTERVENTI PER LA SALVAGUARDIA DI VENEZIA LEGGE N. 798 DEL 29-11-1984 CONVENZIONE REP. 7191 DEL 04-10-1991 ATTO ATTUATIVO REP. 8602 DEL 08-02-2013 (LAVORI) INTERVENTI ALLE BOCCHE LAGUNARI PER LA REGOLAZIONE DEI FLUSSI DI MAREA CUP: D51B02000050AC1 (LAVORI) PROGETTO ESECUTIVO (estratto ed aggiornamento del progetto esecutivo di WBS LN.LI.50, favorevolmente esaminato dal CTM del 19.11.2008 con voto n. 176, del progetto esecutivo di WBS MA.LI.50, favorevolmente esaminato dal Comitato Tecnico di Magistratura del 21.04.2010 con voto n. 56 e del progetto esecutivo di WBS CH.LI.50, favorevolmente esaminato dal CTM del 18.09.2009 con voto n. 158) WBS: LN.LI.50 - MA.LI.50 - CH.LI.50 WBS: LN.LI.50.PE.11 - MA.LI.50.PE.15 - CH.LI.50.PE.15 BOCCA DI SAN NICOLÒ IMPIANTI IMPIANTI DI VENTILAZIONE E CONDIZIONAMENTO EDIFICIO ARIA SERVIZI / STRUMENTI PLANIMETRIE					
ELABORATO	F. JACOBELLI	CONTROLLATO	A. GANDINI	APPROVATO	Y. EPRIM
N. ELABORATO		CODICE FILE		DATA	
MV100P-PE-NMD-5039-11-00		MV100P-PE-NMD-5039-11-00.dwg		16 GIUGNO 2014	
CONSORZIO "VENEZIA NUOVA"					
COORDINAMENTO PROGETTAZIONE VERIFICATO: L. Corretto		PROGETTAZIONE CONTROLLATO: V. Ardone Responsabile: Ing. Alberto Scotti			
CONSORZIO VENEZIA NUOVA Ing. H. Redi					

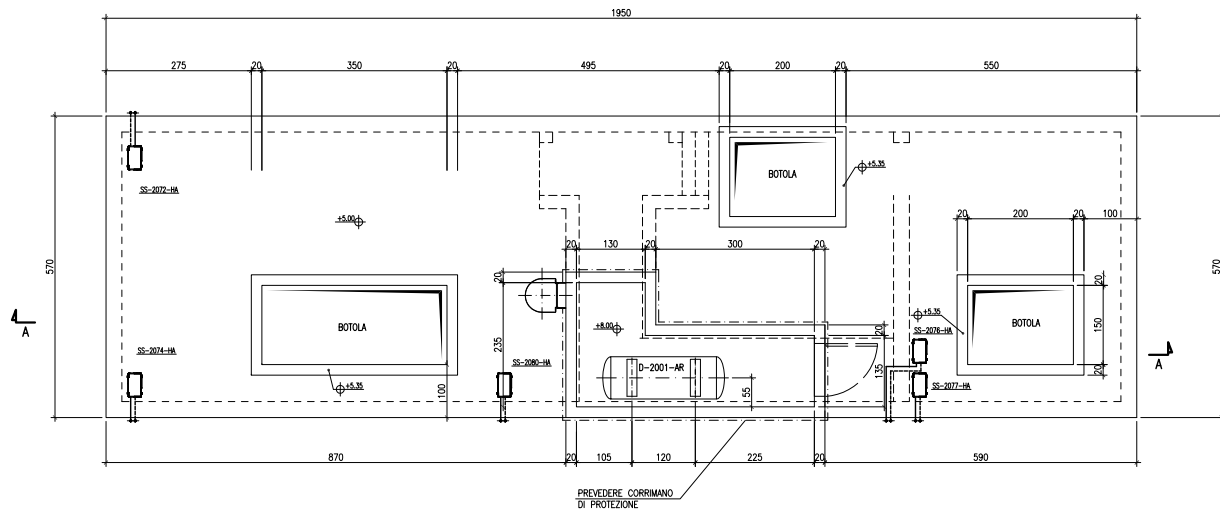


PIANTA COPERTURA

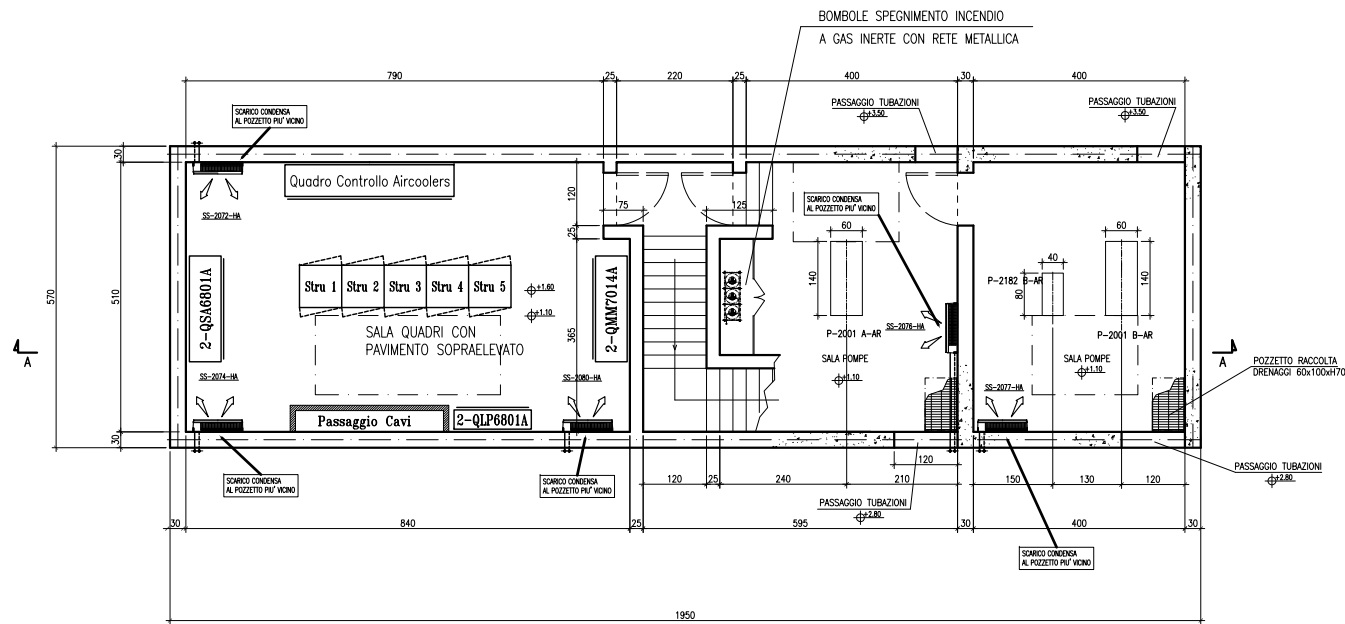

PIANTA A Q.TA +1.10 P.F.

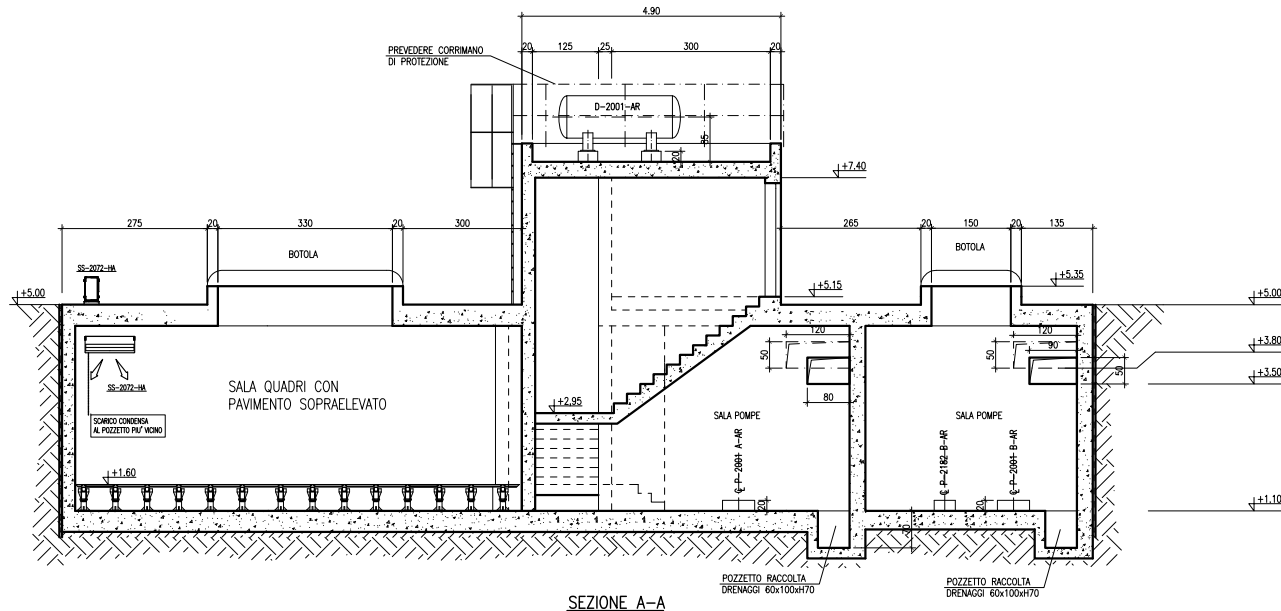


SEZIONE A-A

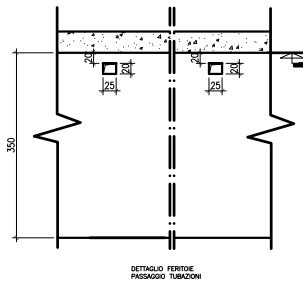

VALIDO SOLO PER IMPIANTI HVAC

PIANTA CHIAVE

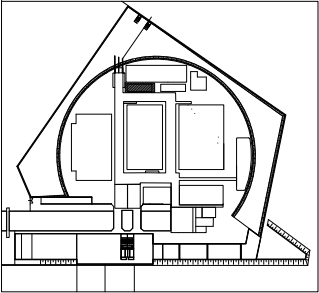

DISEGNI DI RIFERIMENTO


MV100P-PE-NMD-4001 PLANIMETRIA GENERALE
MV100P-PE-NRD-4515 PIANIA AREA AIR COOLERS

NOTE

- 1 - TUTTE LE DIMENSIONI SONO ESPRESSE IN CM. (TRANNE DOVE DIVERSAMENTE INDICATO)
- 2 - TUTTE LE QUOTE ALTIMETRICHE SONO ESPRESSE IN M s.l.m.m.
- 3 - TUTTE LE DIMENSIONI ANGOLARI SONO ESPRESSE IN GRADI DECIMALI

QUOTE ALTIMETRICHE RIFERITE AL PIANO FINITO
QUOTE PLANIMETRICHE RIFERITE AL PIANO FINITO

NOTE PER HVAC
PERCORSO TUBAZIONI DA DEFINIRE IN FASE DI MONTAGGIO
COORDINATO CON INGOMBRI ALTRI IMPIANTI
COLLEGARE TUBAZIONE SCARICO CONDENZA DELLE UNITA' INTERNE
AL POZZETTO SIFONATO PIU' VICINO

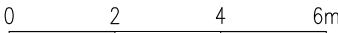

REVISIONE	DESCRIZIONE	FJ	AG	YE
01	16/06/14			

MINISTERO DELLE INFRASTRUTTURE E DEI TRASPORTI
MAGISTRATO ALLE ACQUE
NUOVI INTERVENTI PER LA SALVAGUARDIA
DI VENEZIA

LEGGE N. 798 DEL 29-11-1984
CONVENZIONE REP. 7191 DEL 04-10-1991
ATTO ATTUATIVO REP. 8602 DEL 08-02-2013 (LAVORI)

INTERVENTI ALLE BOCCHE LAGUNARI PER
LA REGOLAZIONE DEI FLUSSI DI MAREA
CUP: D51B02000050AC1 (LAVORI)

PROGETTO ESECUTIVO
(estratto ed aggiornamento del progetto esecutivo di WBS LN.LI.50, favorevolmente esaminato dal
CTM del 19.11.2008 con voto n. 178, del progetto esecutivo di WBS MALI.50, favorevolmente esami-
nato dal Comitato Tecnico di Magistratura del 21.04.2010 con voto n. 66 e del progetto esecutivo di
WBS CHLI.50, favorevolmente esaminato dal CTM del 18.09.2009 con voto n. 158)





WBS: LN.LI.50 - MALI.50 - CH.LI.50
WBE: LN.LI.50.PE.11 - MALI.50.PE.15 - CH.LI.50.PE.15
BOCCHIE DI SAN NICOLO' - MALAMOCCO - CHIOGGIA
IMPIANTI

IMPIANTI DI VENTILAZIONE E CONDIZIONAMENTO
AREA RAFFREDDAMENTO COMPRESSORI "A"
LOCALE POMPE - PIANTE E SEZIONE A-A


ELABORATO	CONTROLLATO	APPROVATO	
F. JACOBELLI	A.GANDINI		Y.EPRIM
N. ELABORATO	CODICE FILE	DATA	
MV100P-PE-NMD-5303-11-CO	MV100P-PE-NMD-5303-11-CO.dwg	16 GIUGNO 2014	

CONSORZIO "VENEZIA NUOVA"

COORDINAMENTO PROGETTAZIONE	PROGETTAZIONE
VERIFICATO: L. Corsetti	CONTROLLATO: V. Ardine
CONSORZIO VENEZIA NUOVA Ing. H. Redi	Il Responsabile: Ing. Alberto Scotti

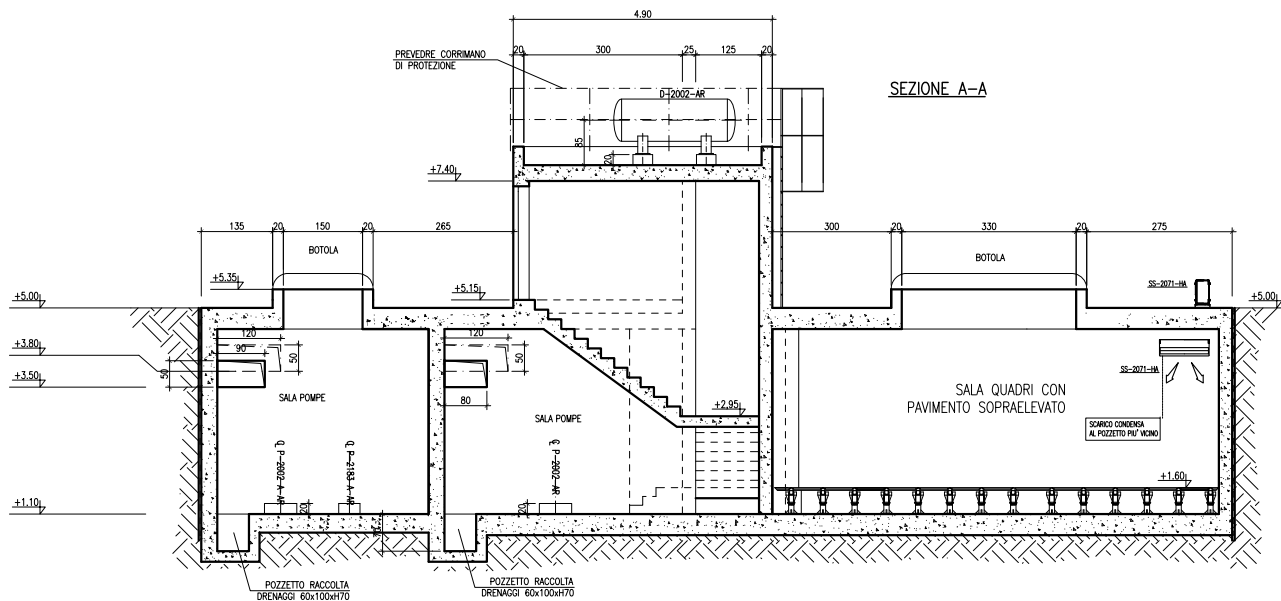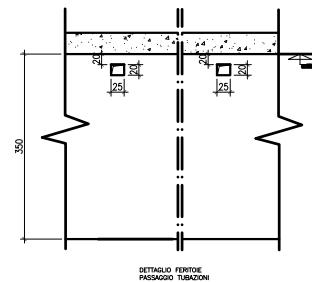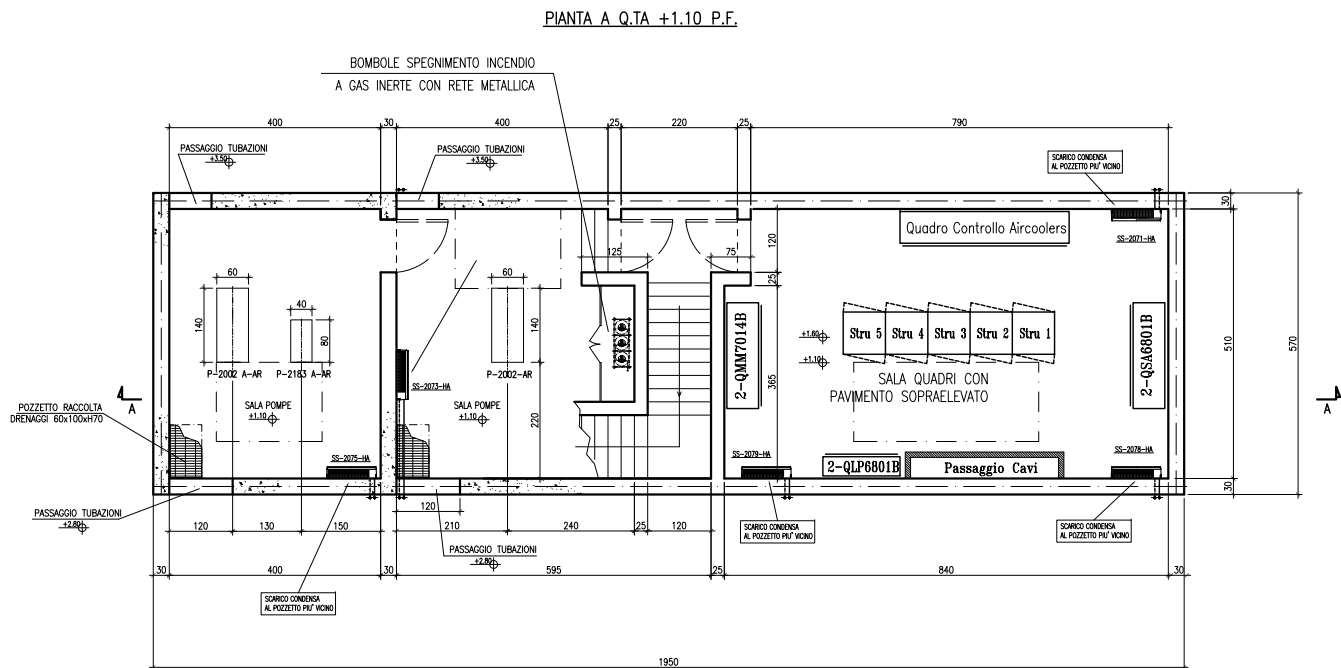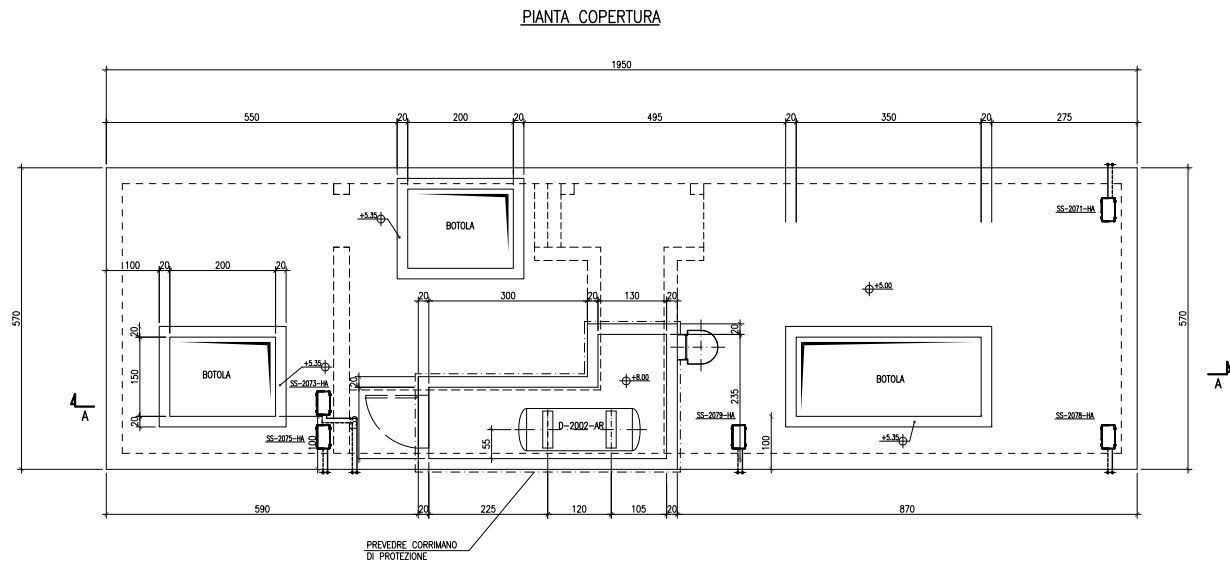

PIANTA CHIAVE

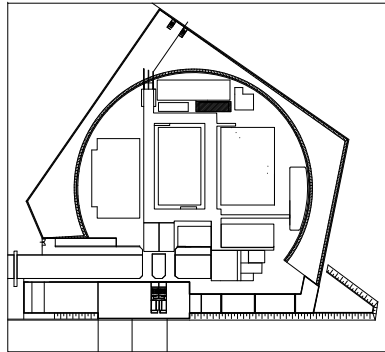

DISEGNI DI RIFERIMENTO

MV100P-PE-NMD-4001 PLANIMETRIA GENERALE
MV100P-PE-NRD-4515 PIANIA AREA AIR COOLERS

NOTE

- 1 - TUTTE LE DIMENSIONI SONO ESPRESSE IN CM. (TRANNE DOVE DIVERSAMENTE INDICATO)
- 2 - TUTTE LE QUOTE ALTIMETRICHE SONO ESPRESSE IN M s.l.m.m.
- 3 - TUTTE LE DIMENSIONI ANGOLARI SONO ESPRESSE IN GRADI DECIMALI

← QUOTE ALTIMETRICHE RIFERITE AL PIANO FINITO
⊕ QUOTE PLANIMETRICHE RIFERITE AL PIANO FINITO

NOTE PER HVAC
PERCORSO TUBAZIONI DA DEFINIRE IN FASE DI MONTAGGIO
COORDINATO CON INGOMBRI ALTRI IMPIANTI
COLLEGARE TUBAZIONE SCARICO CONDENZA DELLE UNITA' INTERNE
AL POZZETTO SIFONATO PIU' VICINO

0 2 4 6m

REVISIONE	DESCRIZIONE	FJ	AG	YE
01	16/06/14	EMISSIONE		

MINISTERO DELLE INFRASTRUTTURE E DEI TRASPORTI
MAGISTRATO ALLE ACQUE
NUOVI INTERVENTI PER LA SALVAGUARDIA
DI VENEZIA

LEGGE N. 798 DEL 29-11-1984
CONVENZIONE REP. 7191 DEL 04-10-1991
ATTO ATTUATIVO REP. 8602 DEL 08-02-2013 (LAVORI)

INTERVENTI ALLE BOCCHE LAGUNARI PER
LA REGOLAZIONE DEI FLUSSI DI MAREA
CUP: D51B02000050AC1 (LAVORI)

PROGETTO ESECUTIVO
(estratto ed aggiornamento del progetto esecutivo di WBS LN.L1.50, favorevolmente esaminato dal
CTM del 19.11.2008 con voto n. 178, del progetto esecutivo di WBS MALI.50, favorevolmente esami-
nato dal Comitato Tecnico di Magistratura del 21.04.2010 con voto n. 66 e del progetto esecutivo di
WBS CH.L1.50, favorevolmente esaminato dal CTM del 18.09.2009 con voto n. 158)

WBS: LN.L1.50 - MALI.50 - CH.L1.50
WBE: LN.L1.50.PE.11 - MALI.50.PE.15 - CH.L1.50.PE.15

BOCHE DI SAN NICOLO' - MALAMOCCO - CHIOGGIA
IMPIANTI



IMPIANTI DI VENTILAZIONE E CONDIZIONAMENTO
AREA RAFFREDDAMENTO COMPRESSORI "B"
LOCALE POMPE - PIANTE E SEZIONE A-A

ELABORATO	CONTROLLATO	APPROVATO	
F. JACOBELLI	A.GANDINI	Y.EPRIM	
N. ELABORATO	CODICE FILE	DATA	
MV100P-PE-NMD-5304-11-CO	MV100P-PE-NMD-5304-11-CO.dwg	16 GIUGNO 2014	


CONSORZIO "VENEZIA NUOVA"

COORDINAMENTO PROGETTAZIONE	PROGETTAZIONE
VERIFICATO: L. Corsetti	CONTROLLATO: V. Ardene
CONSORZIO VENEZIA NUOVA Ing. H. Redi	Il Responsabile: Ing. Alberto Scotti


VALIDO SOLO PER IMPIANTI HVAC

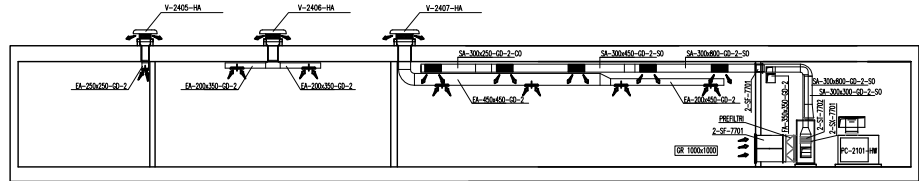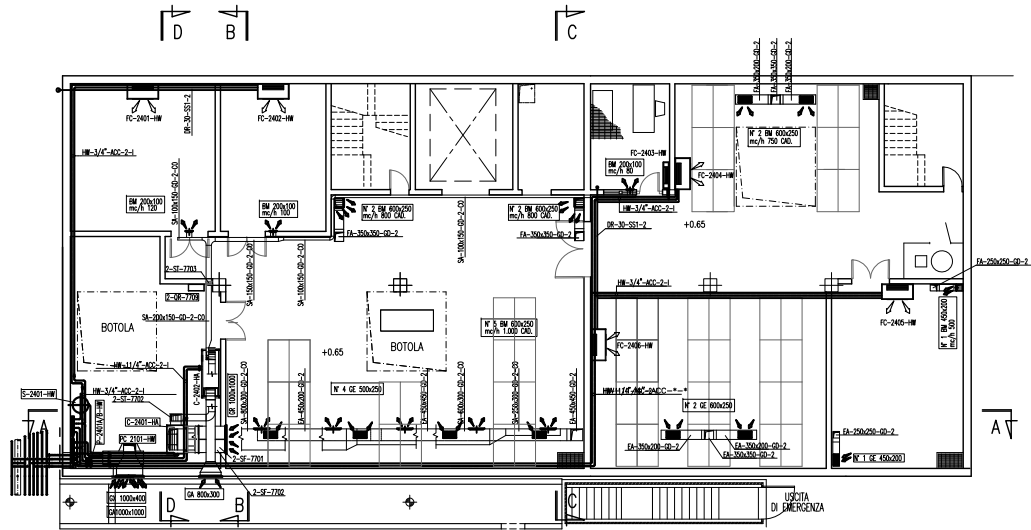


SEZIONE A-A

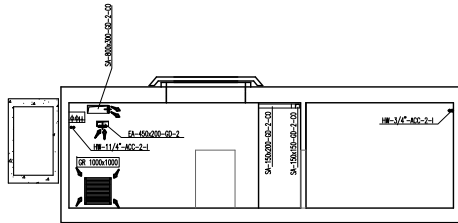


SEZIONE B-B

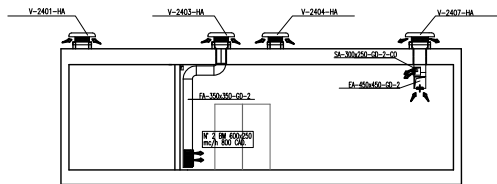


SEZIONE C-C

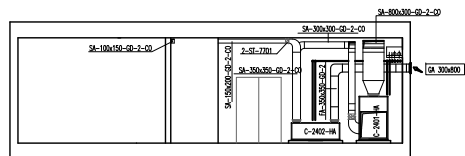

SEZIONE D-D

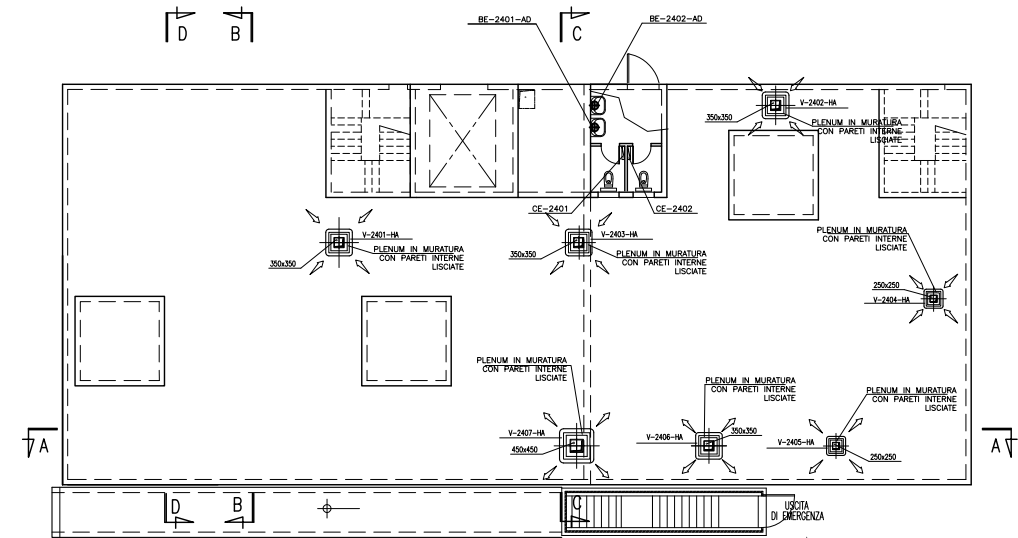

PIANTA CHIAVE

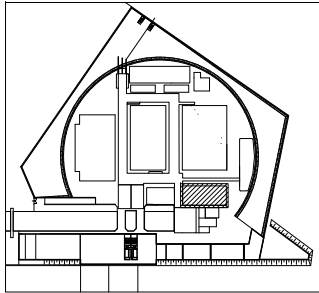

DISEGNI DI RIFERIMENTO


MV100P-PE-NMD-4001 PLANIMETRIA GENERALE

NOTE

- 1 - TUTTE LE DIMENSIONI SONO ESPRESSE IN mm SALVO DOVE DIVERSAMENTE SPECIFICATO
- 2 - TUTTE LE QUOTE ALTIMETRICHE SONO ESPRESSE IN m Lm.m.

DISEGNO VALIDO SOLO PER IMPIANTI HAVC

CD	16/06/14	EMISSIONE		FJ	AG					
REVISIONE		DESCRIZIONE		EL	CON					
MINISTERO DELLE INFRASTRUTTURE E DEI TRASPORTI										
MAGISTRATO ALLE ACQUE										
NUOVI INTERVENTI PER LA SALVAGUARDIA										
DI VENEZIA										
LEGGE N. 798 DEL 29-11-1984										
CONVENZIONE REP. 7191 DEL 04-10-1991										
ATTO ATTUATIVO REP. 8602 DEL 08-02-2013 (LAVORI)										
INTERVENTI ALLE BOCCHE LAGUNARI PER										
LA REGOLAZIONE DEI FLUSSI DI MAREA										
CUP: D51B02000050AC1 (LAVORI)										
PROGETTO ESECUTIVO										
(estratto ed aggiornamento del progetto esecutivo di WBS LN.LI.50, favorevolmente esaminato dal										
CTM del 19.11.2008 con voto n. 176, del progetto esecutivo di WBS MA.LI.50, favorevolmente esami-										
nato dal Comitato Tecnico di Magistratura del 21.04.2010 con voto n. 66 e del progetto esecutivo di										
WBS CH.LI.50, favorevolmente esaminato dal CTM del 18.09.2009 con voto n. 158)										
WBS: LN.LI.50 - MA.LI.50 - CH.LI.50 - CH.LI.50										
WBS: LN.LI.50.PE.11 - MA.LI.50.PE.15 - CH.LI.50.PE.15										
BOCCE DI SAN NICOLO' - MALAMOCCO - CHIOGGIA										
IMPIANTI										
IMPIANTI DI VENTILAZIONE E CONDIZIONAMENTO										
EDIFICIO MAGAZZINO										
DISPOSIZIONE APPARECCHIATURE - PIANTE E SEZIONE										
ELABORATO	CONTROLLATO		APPROVATO							
F. JACOBELLI	A.GANDINI		Y.EPRIM							
N. ELABORATO	CODICE FILE		DATA							
MV100P-PE-NMD-5305-11-CD	MV100P-PE-NMD-5305-11-CD.dwg		16 GIUGNO 2014							
CONSORZIO "VENEZIA NUOVA"										
COORDINAMENTO PROGETTAZIONE			PROGETTAZIONE							
VERIFICATO: L. Carretta			CONTROLLATO: V. Ardore							
CONSORZIO VENEZIA NUOVA			Il Responsabile: Ing. Alberto Scotti							
Ing. H. Raddi										
OPERA PROTETTA AI SENSI DELLA LEGGE 22 APRILE 1941 N° 833 TUTTI I DIRITTI RISERVATI										
QUALUNQUE RIPRODUZIONE ED UTILIZZAZIONE NON AUTORIZZATE SANZIONATE PENEGGIATE A RICORSO DI LEGGE										

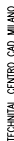

This architectural floor plan illustrates the interior layout of the 'House of the Future'. The central feature is a large, circular open space. To the left of this circle is a kitchen area equipped with a sink, stove, and refrigerator. To the right is a living area with a large sofa and a coffee table. In the foreground, there is a dining area with a table and chairs. The plan also shows a bathroom, a bedroom, and a study area. The entire house is enclosed within a triangular boundary, with a small entrance at the bottom. The drawing uses simple lines to represent walls, furniture, and fixtures.

MV100P-PE-IMD-4001	PLANIMETRIA GENERALE
MV100P-PE-LCD-5021	EDIFICIO STOCCAGGIO GASOLIO/GUICOLE OUT LINE CIVILE - PIANTE E SEZIONI
MV100P-PE-NPD-5035	EDIFICIO STOCCAGGIO GASOLIO/GUICOLE LOCALI STOCCAGGIO GASOLIO E GUICOLE PIANTA TUBAZIONI
MV100P-PE-NPD-5042	EDIFICIO STOCCAGGIO GASOLIO/GUICOLE LOCALI STOCCAGGIO GASOLIO E GUICOLE SEZIONI TUBAZIONI E VEDI
MV100P-PE-IMD-4528	EDIFICIO STOCCAGGIO GASOLIO/ACQUA CICLATA IMPIANTO VENTILAZIONE E CONDIZIONAMENTO PIANTE SEPT. SYSTEM

1 - TUTTE LE DIMENSIONI SONO ESPRESSE IN mt SALVO DOVE DIVERSAMENTE SPECIFICATO.
2 - TUTTE LE QUOTE ALTIMETRICHE SONO ESPRESSE IN m l.m.m.

 CONVOGLIARE LO SCARICO DELLA CONDENSA AL POZZETTO DI DRENAGGIO DELLE ACQUE BIANCHE O METEORICHE PIU' VICINO CON CONNESSIONE SIFONATA

VALIDO SOLO PER IMPIANTI HVAC

OPERA PROTETTA AI SENSI DELLA LEGGE 22 APRILE 1941 N° 633 TUTTI I DIRITTI RISERVATI
QUALSIASI RIPRODUZIONE ED UTILIZZAZIONE NON AUTORIZZATE SARANNO PERSEGUITE A RIGORE DI LEGGE